


PORTAFOLIO


ERNESTO

RESÉNDIZ

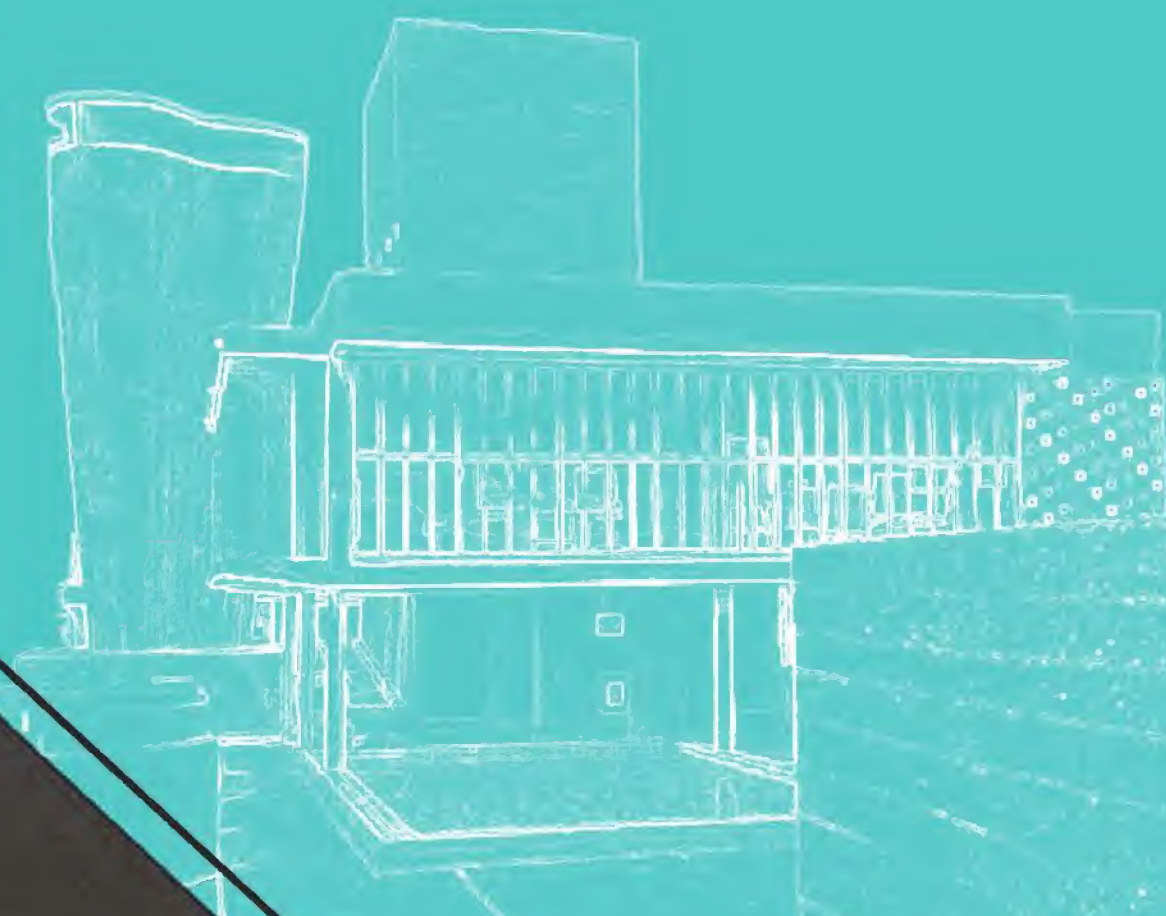

2019



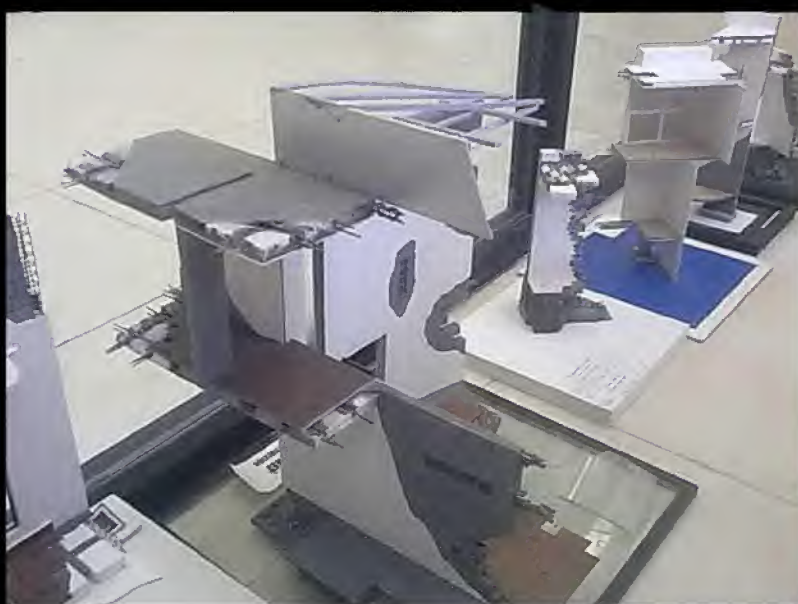



CASA DUPLEX PLANTA ALTA ESC. 1:50



CASA DUPLEX FACHADA PRINCIPAL ESC. 1:50

P LANTAS Y
FACHADAS
AMBIENTADAS
EN AUTOCAD
2D.

P ROYECTO
ARQUITECTÓNICO DE
VIVIENDA DUPLEX.

P ROGRAMAS:
-AUTOCAD 2D



CASA DUPLEX FACHADA POSTERIOR ESC. 1:50



CASA DUPLEX PLANTA BAJA ESC. 1:75



PLANTAS AMBIENTADAS

PROYECTO DE REMODELACIÓN DE VIVIENDA UNIFAMILIAR DE 2 NIVELES, UBICADA EN EL CENTRO DE LA CIUDAD DE MÉRIDA. PLANTAS ARQUITECTÓNICAS DIBUJADAS EN AUTOCAD Y POSTERIORMENTE AMBIENTADAS EN PHOTOSHOP.

PROGRAMAS:
-AUTOCAD 2D
-PHOTOSHOP



P ROGRAMAS:

- SKETCH UP
- PHOTOSHOP

PERSPECTIVAS EN SKETCH UP
ANTES DE SER RENDERIZADAS
CON V RAY.




PERSPECTIVA DE BAÑO 1



PERSPECTIVA DE ESTUDIO

CASA FIORINI | PROYECTO
MÉRIDA, YUCATÁN
AGO./2014

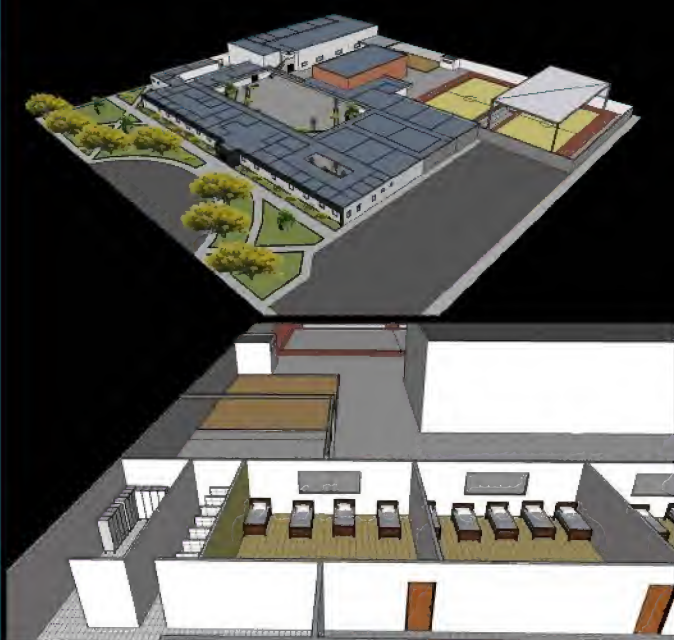

FACHADA PRINCIPAL



PROGRAMAS:
-SKETCH UP
-PHOTOSHOP



FACHADA AUDITORIO

MODELO 3D



PROGRAMAS:

-AUTOCAD
-PHOTOSHOP
-3D MAX



PERSPECTIVA FACHADA HACIA LA COSTA

PROYECTO EJECUTIVO DE COOPERATIVA PARA LA RECOLECCIÓN Y DISTRIBUCIÓN DE PULPO EN LA COSTA YUCATECA.

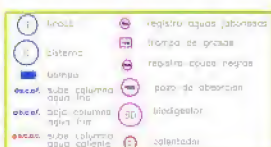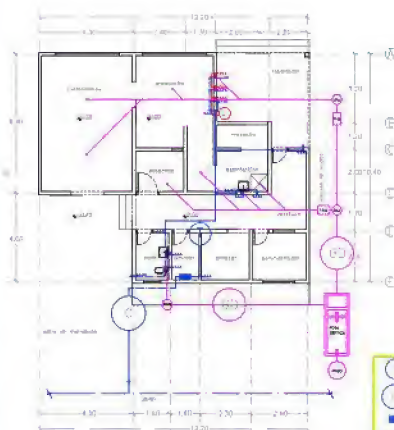

PLANTA INSTALACIONES HIDROSANITARIAS



PLANTA ARQUITECTÓNICA

PLANTA ARQUITECTÓNICA



PERSPECTIVA FACHADA PRINCIPAL

COOPERATIVA DE PULPO | PROYECTO
MÉRIDA, YUCATÁN
AGO./2015

PROYECTO EJECUTIVO DE CAFETERÍA EN LA PREPARATORIA 3 DE LA UADY, CON TALLER DE COCINA, ÁREA DE COMENSALES Y ÁREAS DE DESCANSO.



ANÁLISIS DE VIENTOS DOMINANTES



ANÁLISIS DE SOLEAMIENTO

PROGRAMAS:
-AUTOCAD 2D
-PHOTOSHOP
-3D MAX



PLANTA ARQUITECTÓNICA



CORTES

PROGRAMAS:

- AUTOCAD 2D
- PHOTOSHOP
- 3D MAX



FACHADAS



PROGRAMAS:
-AUTOCAD 2D
-PHOTOSHOP
-3D MAX



PERSPECTIVA 3D MAX



CORTE LONGITUDINAL



CORTE TRANSVERSAL



FACHADA PRINCIPAL



FACHADA POSTERIOR

LÁMINA 03






03 CASA DEL LECTOR



04 CASA DEL LECTOR



Espacio informal destinado a la promoción de la literatura en todas sus manifestaciones relacionadas hacia esta. El público principal tiene en sus juveniles.

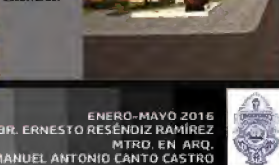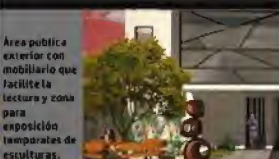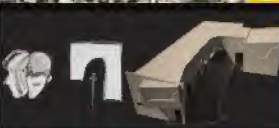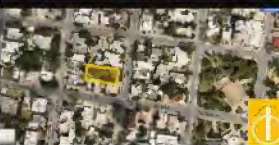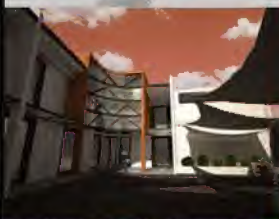


UNIVERSIDAD AUTÓNOMA DE YUCATÁN
FACULTAD DE ARQUITECTURA
PROGRAMA EDUCATIVO: LICENCIATURA EN ARQUITECTURA
UNIDAD DE APRENDIZAJE:
PROYECTOS B ARQUITECTURA Y ARTE

ENERO-MAYO 2016
BR. ERNESTO RESÉNDIZ RAMÍREZ
MTRO. EN ARQ.
MANUEL ANTONIO CANTO CASTRO



LÁMINA 04

PROGRAMAS:
-AUTOCAD 2D
-PHOTOSHOP
-3D MAX

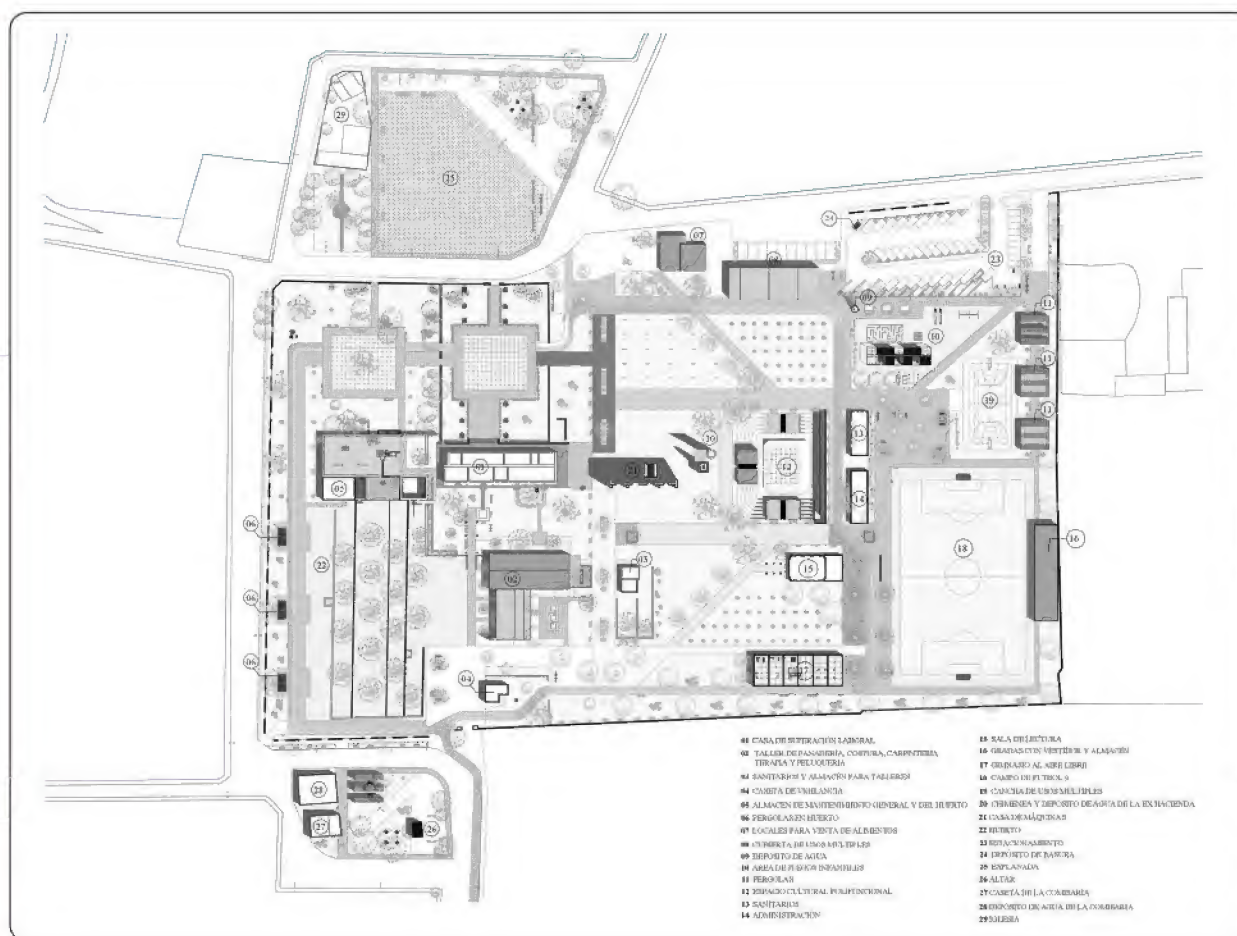

 	
UNIVERSIDAD AUTÓNOMA DE YUCATÁN	
FACULTAD DE ARQUITECTURA	
CROQUIS DE LOCALIZACIÓN:	
	
PROYECTO: PARQUE PATRIMONIAL SUSULÁ	
COMISARIA SUSULÁ	
AUTOR: MARCO ANTONIO LEONFLORES	
ALUMNO: EUSEBIO RESENDEZ RAMÍREZ	
ESCALA: 1:500	
ACOT. METROS	
PRIMA: 0.05 LITROS	
REVISADO:	
CLAVE: ARQ-01	SOLAS
PLANO: CONJUNTO	

PLANTA DE CONJUNTO

PARA LA ENTREGA FINAL DE LOS PLANOS EJECUTIVOS SE ENTREGARON 5 PLANOS 90 X 60 Y 100 PLANOS DOBLE CARTA, LOS CUALES INCLUIAN PLANOS ARQUITECTÓNICOS, ESTRUCTURALES, DE INSTALACIONES, DE UBICACIÓN, DE LEVANTAMIENTO, CANCELERÍAS, ACABADOS, VOZ Y DATOS Y DE JARDINERÍA.





PROYECTO PARA OBTENER EL TÍTULO DE ARQUITECTO EGRESADO DE LA UADY.

EL PROYECTO TUVO UNA PROPUESTA DE PERTINENCIA SOCIAL, PARA LA CUAL SE PROPUSO LA REUTILIZACIÓN Y RESTAURACIÓN DE UNA EX HACIENDA HENEQUENERA EN ABANDONO UBICADA EN LA PERIFERIA DE LA CIUDAD DE MÉRIDA, PARA LA CONSTRUCCIÓN DE UN PARQUE PATRIMONIAL, CON EL OBJETIVO DE DAR UNA NUEVA PROPUESTA PARA LA CONSERVACIÓN DEL PATRIMONIO CULTURAL ARQUITECTÓNICO Y LA REACTIVACIÓN SOCIAL EN LA COMISARÍA SUSULÁ.





MAQUETA-LÁMINA PARA PRESENTACIÓN DE PROYECTO COMBINANDO PERSPECTIVAS Y MAQUETAS DE UBICACIÓN DE DETALLE Y CONSTRUCTIVAS, ADEMÁS DE UNA PRESENTACIÓN PARA UNA MEJOR COMPRENSIÓN DEL PROYECTO.



SALA DE LECTURA



EL CONJUNTO DEL PARQUE DE MÁS DE 4 HECTÁREAS ESTÁ CONSISTIDO POR LA CASA DE SUPERACIÓN LABORAL CON TALLERES, TECHUMBRE DE USOS MÚLTIPLES, 2 LOCALES PARA LA VENTA DE ALIMENTOS CON ÁREA DE COMENSALES, CASETA DE VIGILANCIA, ESPACIO CULTURAL POLIFUNCIONAL, ÁREA DE JUEGOS INFANTILES, CANCHA DE BASQUETBOL, CAMPO DE FUTBOL 9 CON GRADAS, VESTIDOR Y ALMACÉN, SALA DE LECTURAS CON ÁREA DE EXPOSICIONES...

ADMINISTRACIÓN, SANITARIOS PÚBLICOS, GIMNASIO AL AIRE LIBRE, ESTACIONAMIENTO, HUERTO PÚBLICO, ASÍ COMO DIVERSOS ESPACIOS DE DESCANSO Y ÁREAS VERDES DISTRIBUIDAS EN TODO EL CONJUNTO.



ESPACIO CULTURAL POLIFUNCIONAL Y SALA DE LECTURA



GIMNASIO AL AIRE LIBRE Y SALA DE LECTURA

P

ERSPECTIVAS



LOCALES, ÁREA DE COMENSALES, TECHUMBRE DE USOS MÚLTIPLES, ESTACIONAMIENTO Y DEPÓSITO DE AGUA.

PARQUE PATRIMONIAL
HACIENDA SUSULÁ | UADY
MÉRIDA, YUCATÁN
JUN./2018




MAQUETA DE DETALLE DE
LA SALA DE LECTURA Y DE
EXPOSICIONES DEL PARQUE.



INTERIOR DE LA SALA DE LECTURA

Ubicación

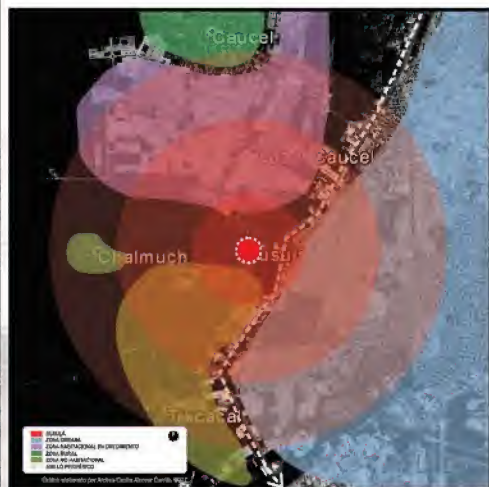

Susulá como punto de tensión entre distintas zonas




Susulá como punto articulador

PARA LA PRESENTACIÓN SE ELABORARON ESQUEMAS QUE EXPLICAN CONCEPTOS E INTENCIONES EN EL PROYECTO, EL ESTADO ACTUAL DEL SITIO Y ZONIFICACIONES.

ESQUEMAS

Análisis del sitio

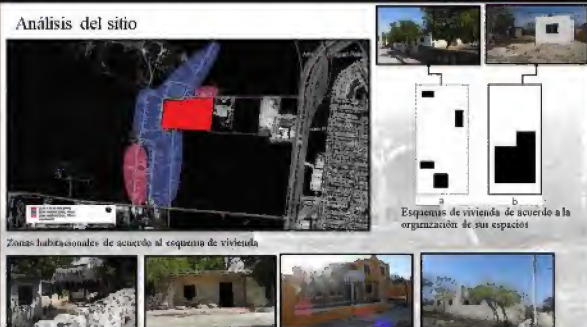

Propuesta conceptual a nivel urbano



Propuesta conceptual a nivel urbano





Zonificación y esquematización



Zona Recreativa Zona de Servicio Zona Cultural Límite del terreno Zona Educativa Zona Comercial Parques existentes


P
R
E
S
E
N
T
A
C
I
Ó
N

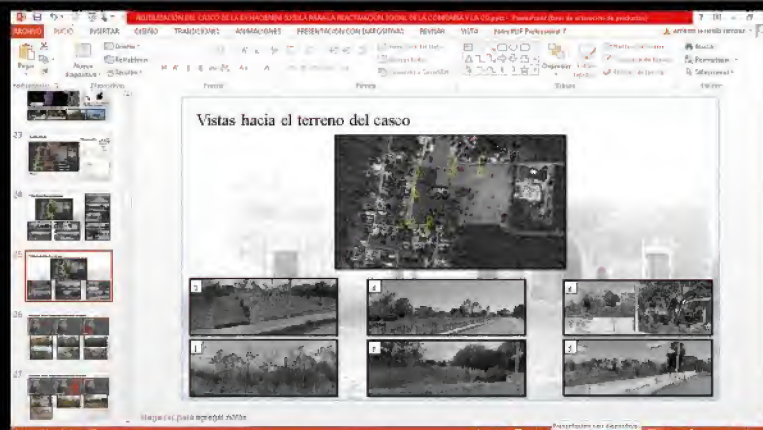

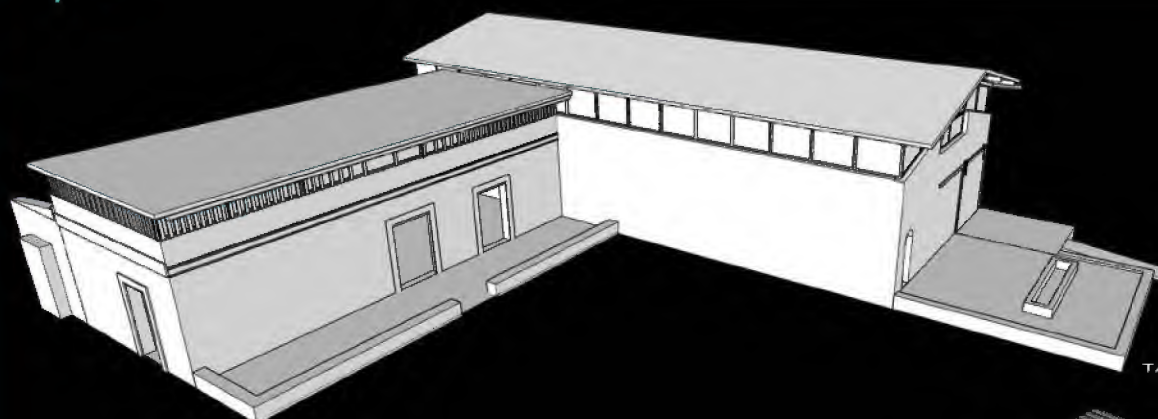


TALLERES


T ODD EL PROYECTO SE MODELO EN AUTOCAD 3D PARA POSTERIORMENTE EXPOSTARLO A 3D MAX Y HACER LAS PERSPECTIVAS EN DICHO PROGRAMA.

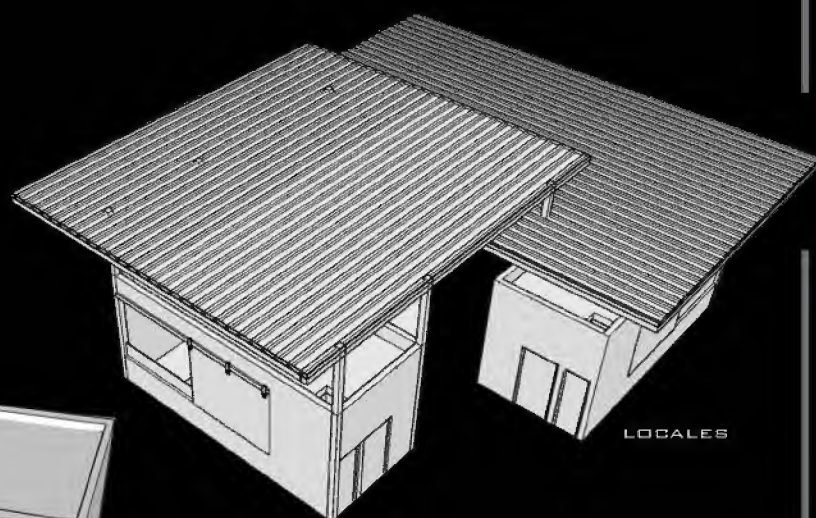


LOCALES

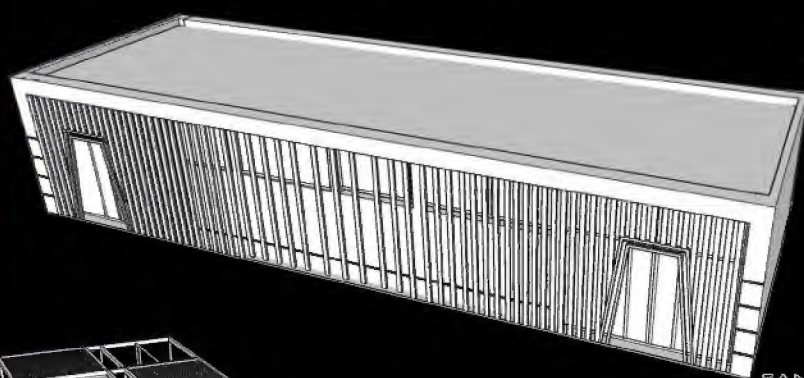

SANITARIOS

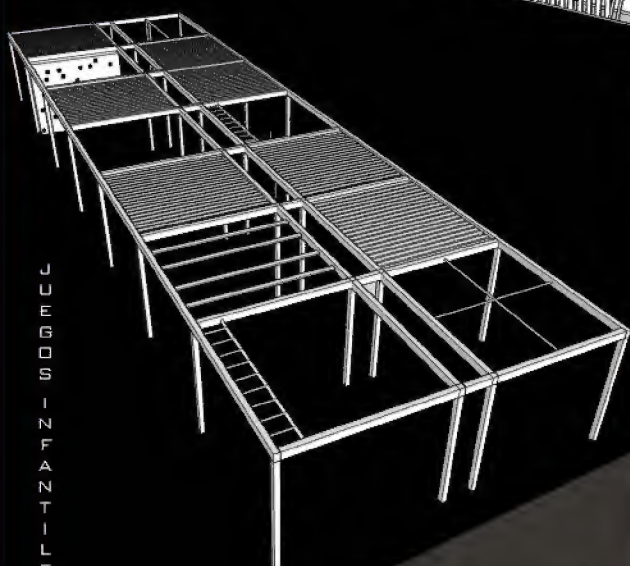


JUEGOS INFANTILES

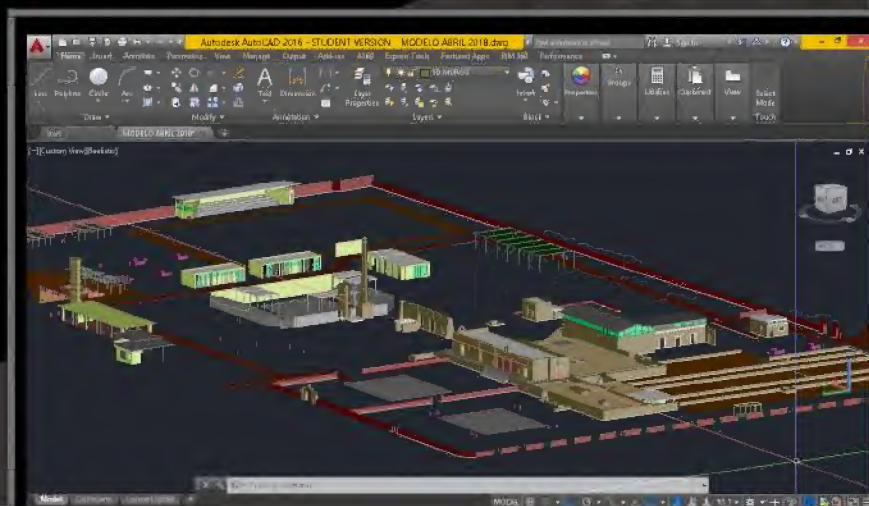


MODELO AUTOCAD 3D


PARQUE PATRIMONIAL
HACIENDA SUSULÁ | UADY
MÉRIDA, YUCATÁN
JUN./2018

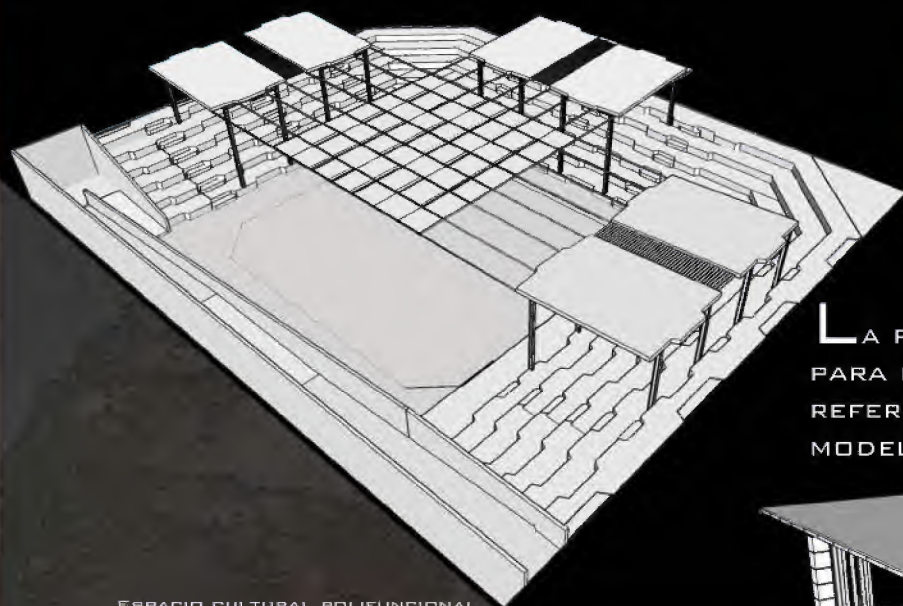



ESPACIO CULTURAL POLIFUNCIONAL

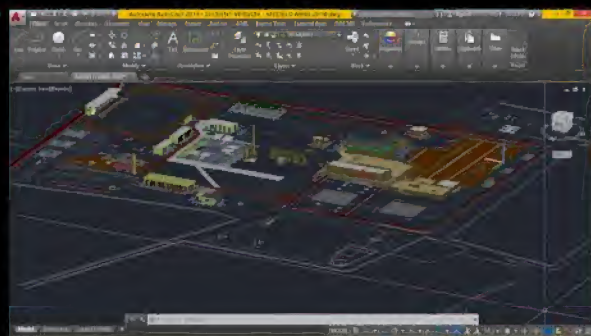


LA PLANTA SE TRABAJÓ EN UN ARCHIVO 2D PARA POSTERIORMENTE USARLO COMO REFERENCIA EXTERNA Y PODER EXTRUIR EL MODELO.

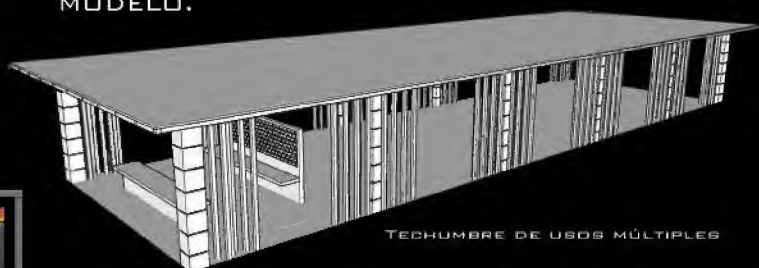


TECHO DE USOS MÚLTIPLES

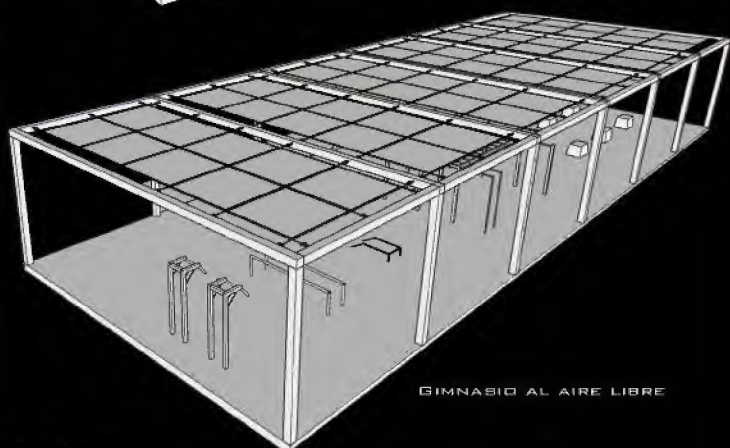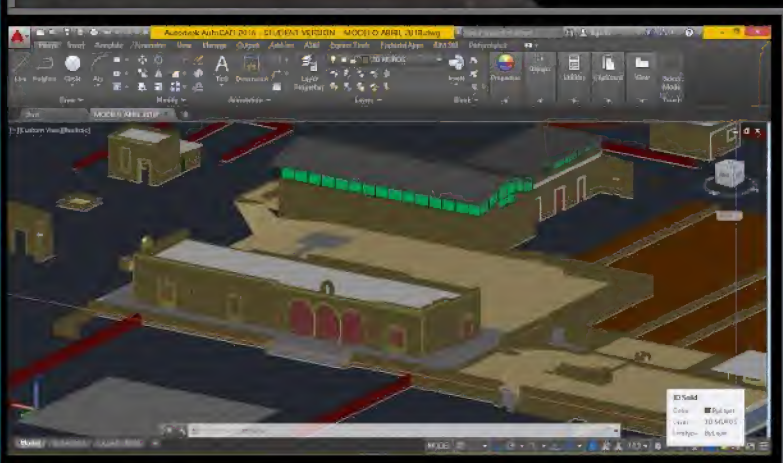

GIMNASIO AL AIRE LIBRE

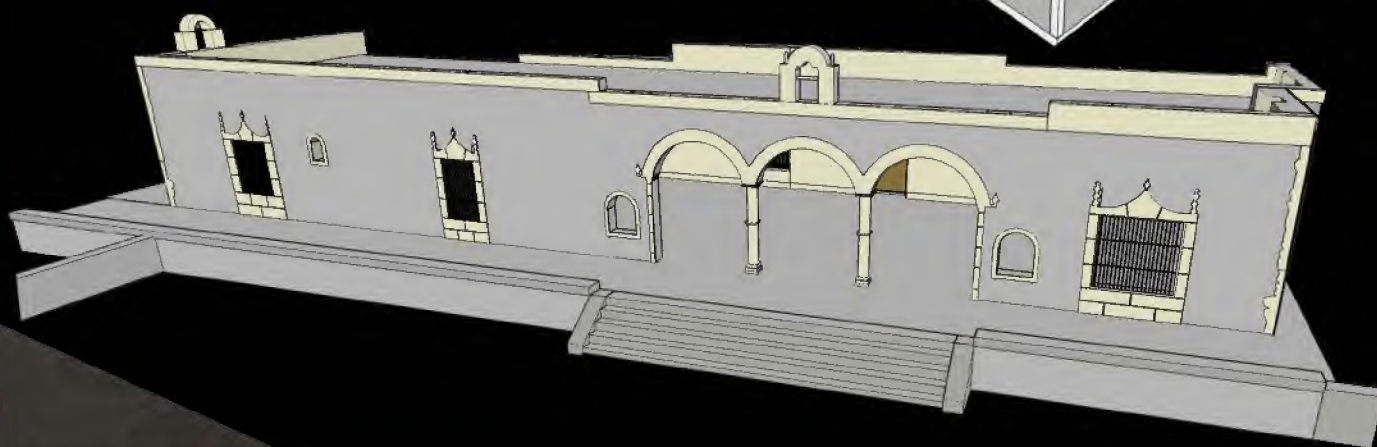

CASA DE SUPERACIÓN LABORAL

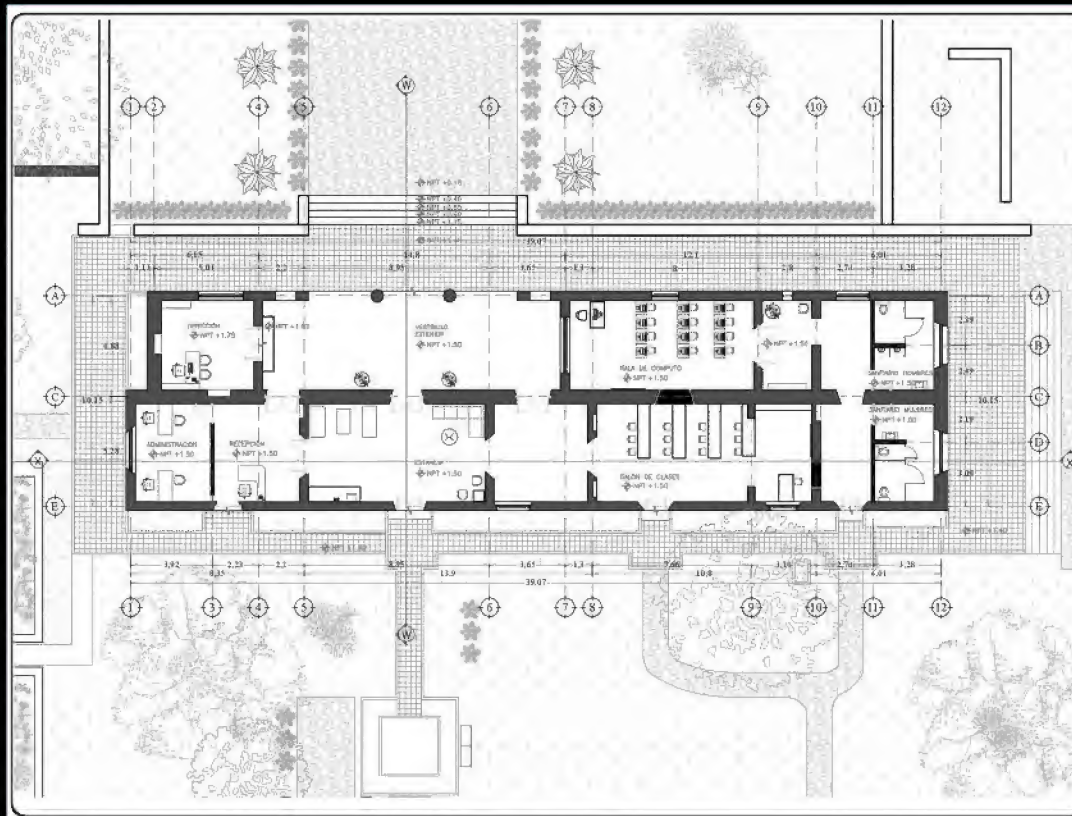

UNIVERSIDAD AUTÓNOMA DE YUCATÁN
FACULTAD DE ARQUITECTURA


CROQUIS DE LOCALIZACIÓN

PROYECTO: PARQUE PATRIMONIAL SUSULÁ
COMISIÓN: SUSULÁ

ARQUITECTO: MARIO ANTONIO LEÓN FLORES
AYUDANTE: ALEJANDRO RAMÍREZ
AYUDANTE: ALEJANDRO RAMÍREZ

ESCALA: 1:500
FECHA: 14/05/2018
AUTOR: []

ETAPA: ARQ-02a
TÍTULO: PLANTA ARQUITECTÓNICA DE LA PRIMERA FASE DE CONSTRUCCIÓN

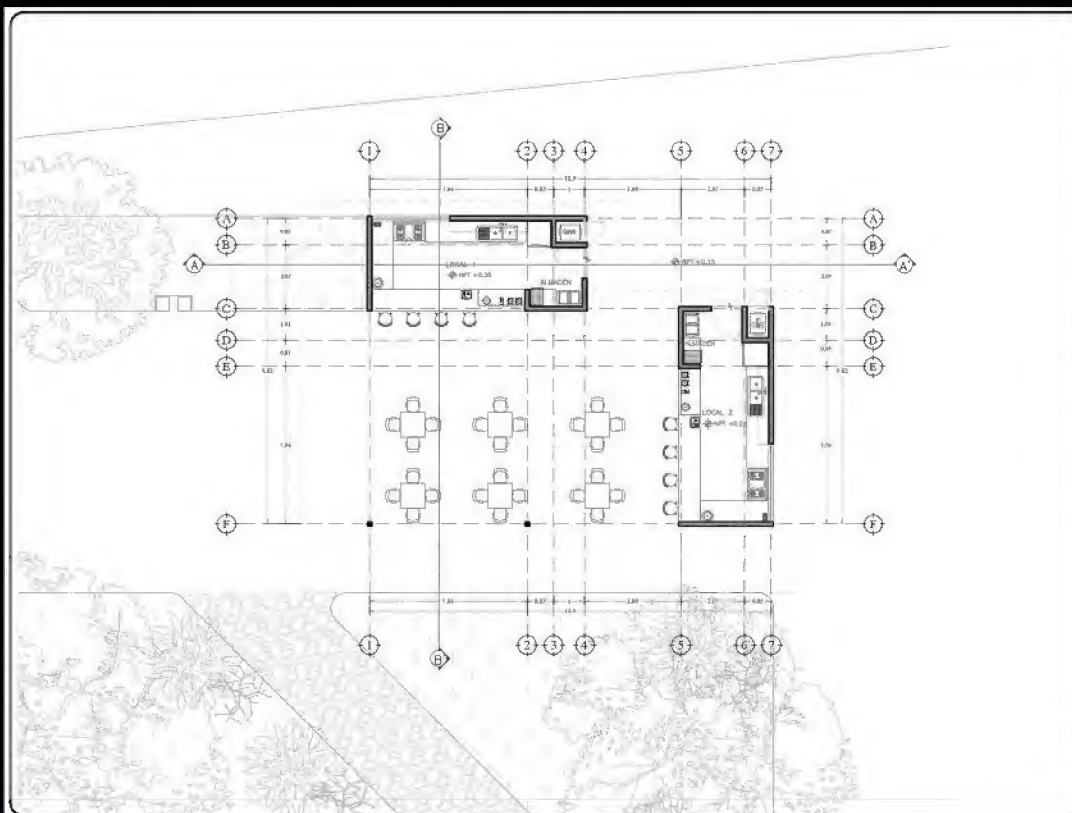

UNIVERSIDAD AUTÓNOMA DE YUCATÁN
FACULTAD DE ARQUITECTURA


CROQUIS DE LOCALIZACIÓN

PROYECTO: PARQUE PATRIMONIAL SUSULÁ
COMISIÓN: SUSULÁ

ARQUITECTO: MARIO ANTONIO LEÓN FLORES
AYUDANTE: ALEJANDRO RAMÍREZ
AYUDANTE: ALEJANDRO RAMÍREZ

ESCALA: 1:500
FECHA: 14/05/2018
AUTOR: []

ETAPA: ARQ-08a
TÍTULO: PLANTA ARQUITECTÓNICA DE LA SEGUNDA FASE DE CONSTRUCCIÓN

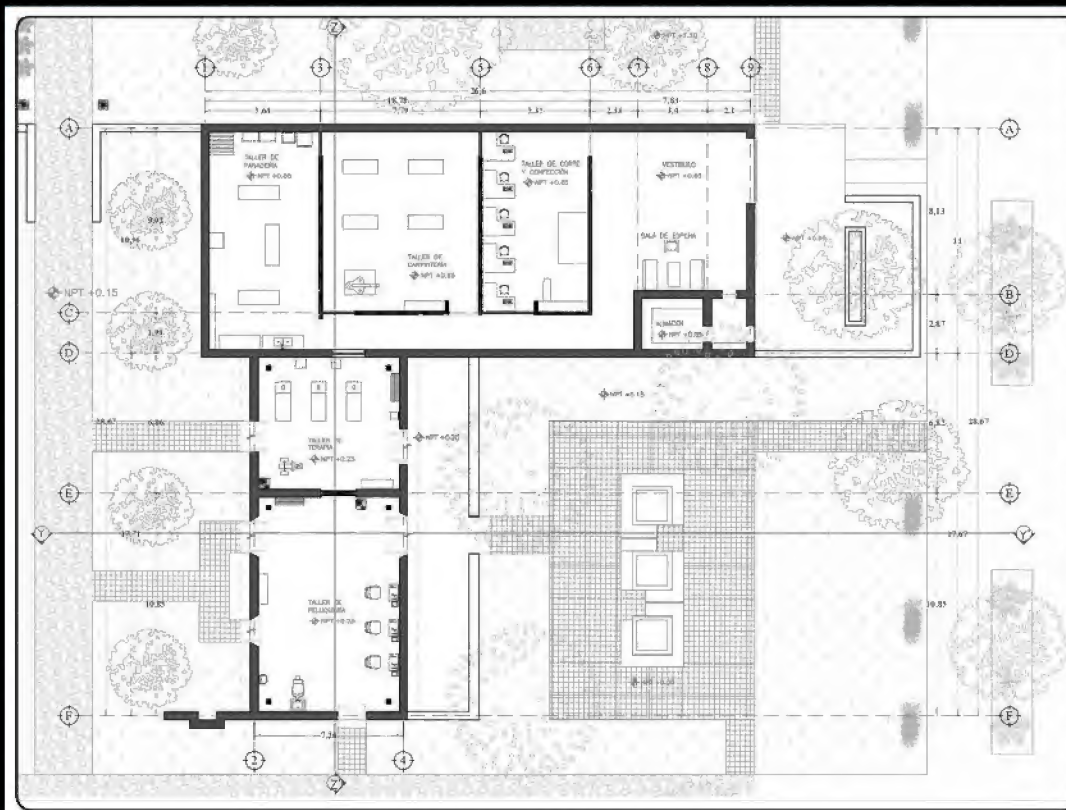


UNIVERSIDAD AUTÓNOMA DE YUCATÁN
 FACULTAD DE ARQUITECTURA

CROQUIS DE LOCALIZACIÓN:

PROYECTO: PARQUE PATRIMONIAL SUSULÁ
 COORDINACIÓN: SUSULÁ
 DISEÑO: MARCO ANTONIO LEOH FLORES
 DISEÑO: JESÚS RAMÍREZ RAMÍREZ
 ESCALA: 1:500
 FECHA: 15/05/2018
 DISEÑADOR:

CLAVE: ARQ-03a
 PLANTA: ARQUITECTÓNICA
 CALLES:

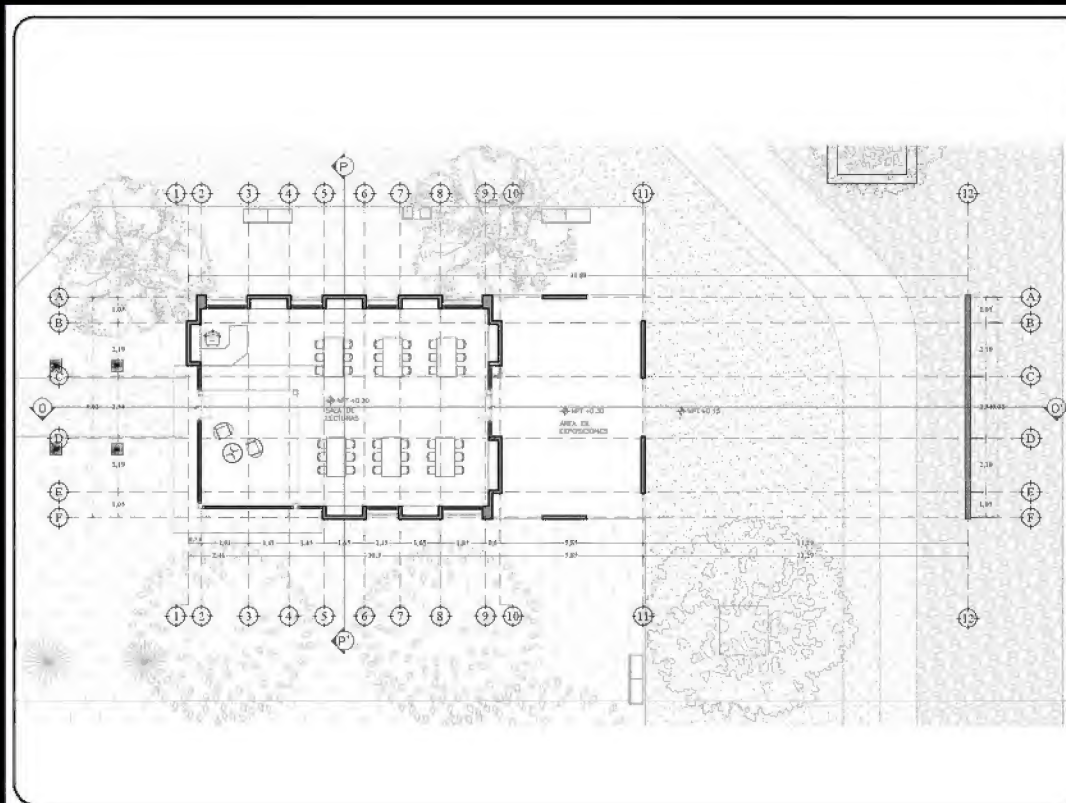


UNIVERSIDAD AUTÓNOMA DE YUCATÁN
 FACULTAD DE ARQUITECTURA

CROQUIS DE LOCALIZACIÓN:

PROYECTO: PARQUE PATRIMONIAL SUSULÁ
 COORDINACIÓN: SUSULÁ
 DISEÑO: MARCO ANTONIO LEOH FLORES
 DISEÑO: JESÚS RAMÍREZ RAMÍREZ
 ESCALA: 1:500
 FECHA: 15/05/2018
 DISEÑADOR:


CLAVE: ARQ-15a
 PLANTA: ARQUITECTÓNICA
 CALLES:

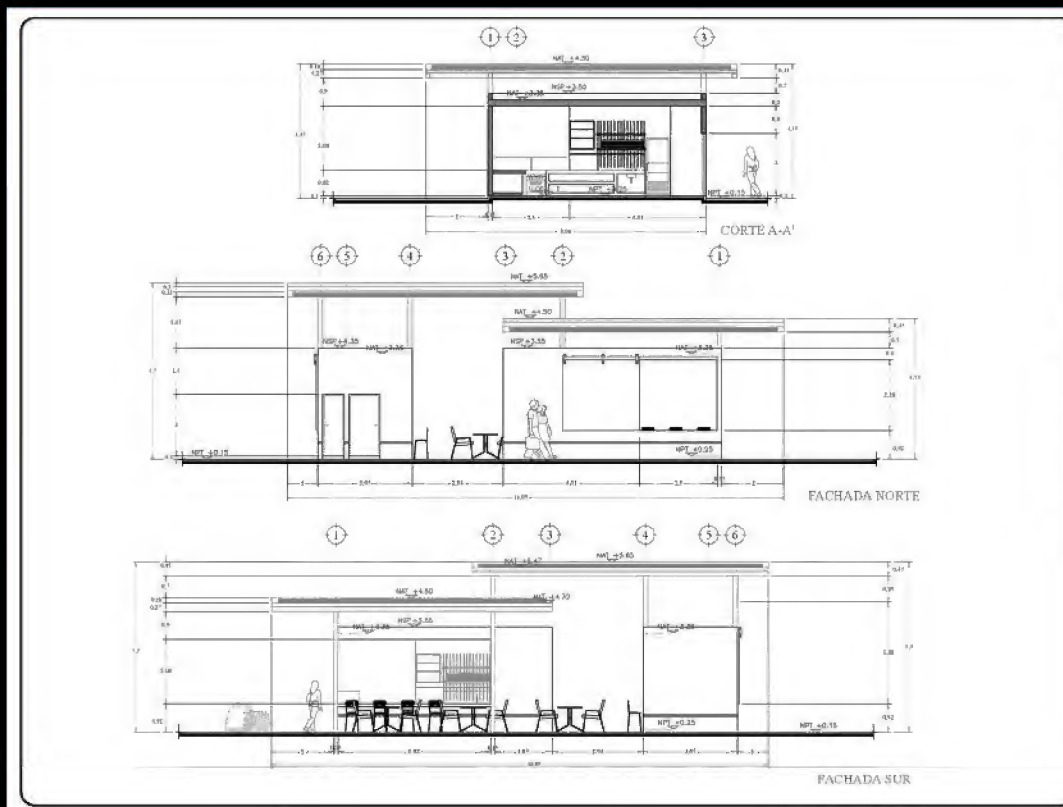

UNIVERSIDAD AUTÓNOMA DE YUCATÁN
FACULTAD DE ARQUITECTURA

CROQUIS DE LOCALIZACIÓN:


PROYECTO: PARQUE PATRIMONIAL, HUELTA
CONSEJERIA: HUELTA
ARQUITECTO: MARCO ANTONIO LEÓN FLORES
ALUMNO: KRISTO REBENTOS RAMÍREZ
ESCALA: 1:500
FECHA: 14/05/2018
PROYECTO: ARQ-08c

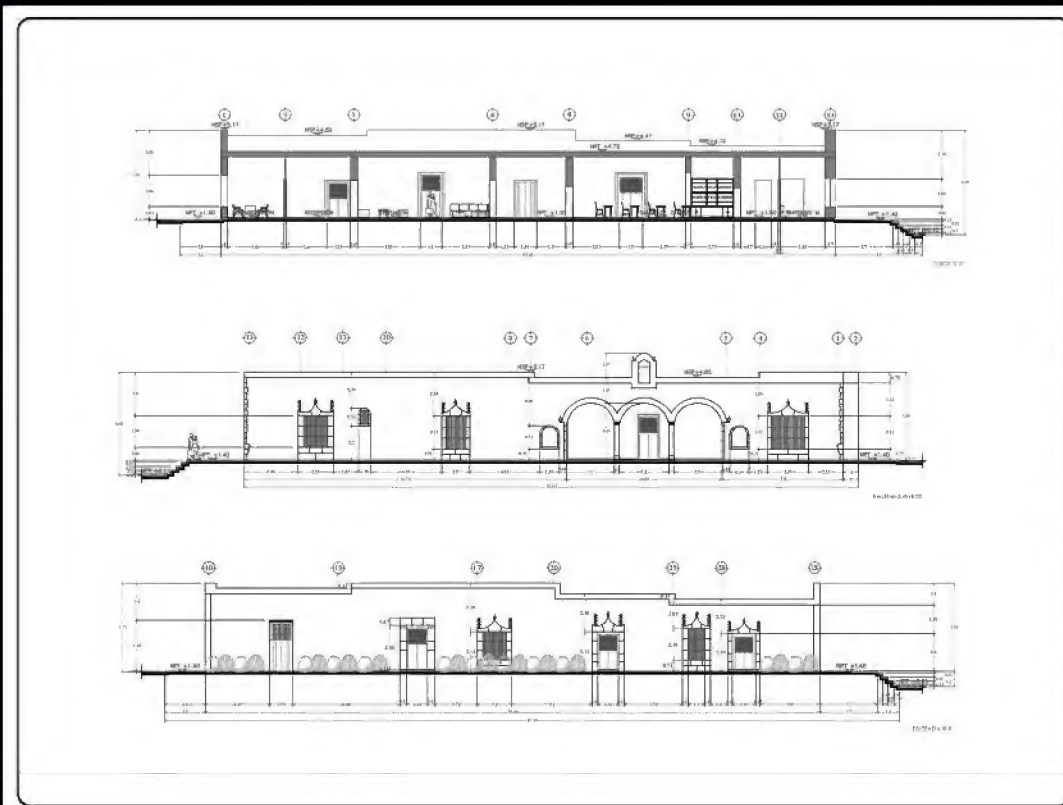

UNIVERSIDAD AUTÓNOMA DE YUCATÁN
FACULTAD DE ARQUITECTURA

CROQUIS DE LOCALIZACIÓN:

PROYECTO: PARQUE PATRIMONIAL, HUELTA
CONSEJERIA: HUELTA
ARQUITECTO: MARCO ANTONIO LEÓN FLORES
ALUMNO: KRISTO REBENTOS RAMÍREZ
ESCALA: 1:500
FECHA: 14/05/2018
PROYECTO: ARQ-02c

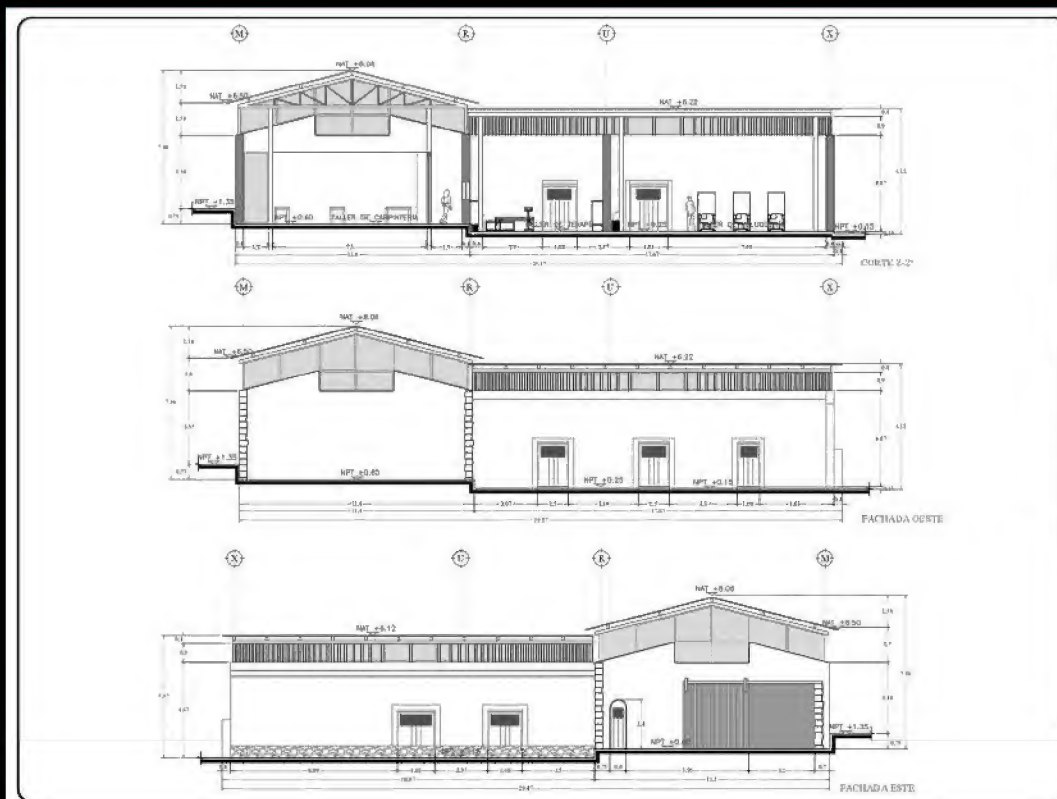

UNIVERSIDAD AUTÓNOMA DE YUCATÁN
FACULTAD DE ARQUITECTURA


CROQUIS DE LOCALIZACIÓN

PROYECTO: PARQUE PATRIMONIAL SUSULÁ
CONSEJO DE SUSULÁ

ASESOR: MARCELO ANTONIO LEÓN FLORES
ALUMNO: ERNESTO RAMÍREZ RAMÍREZ

FECHA: 11/06/2018
FECHA DE ENTREGA: 11/06/2018

PROFESOR: ARQ-03b

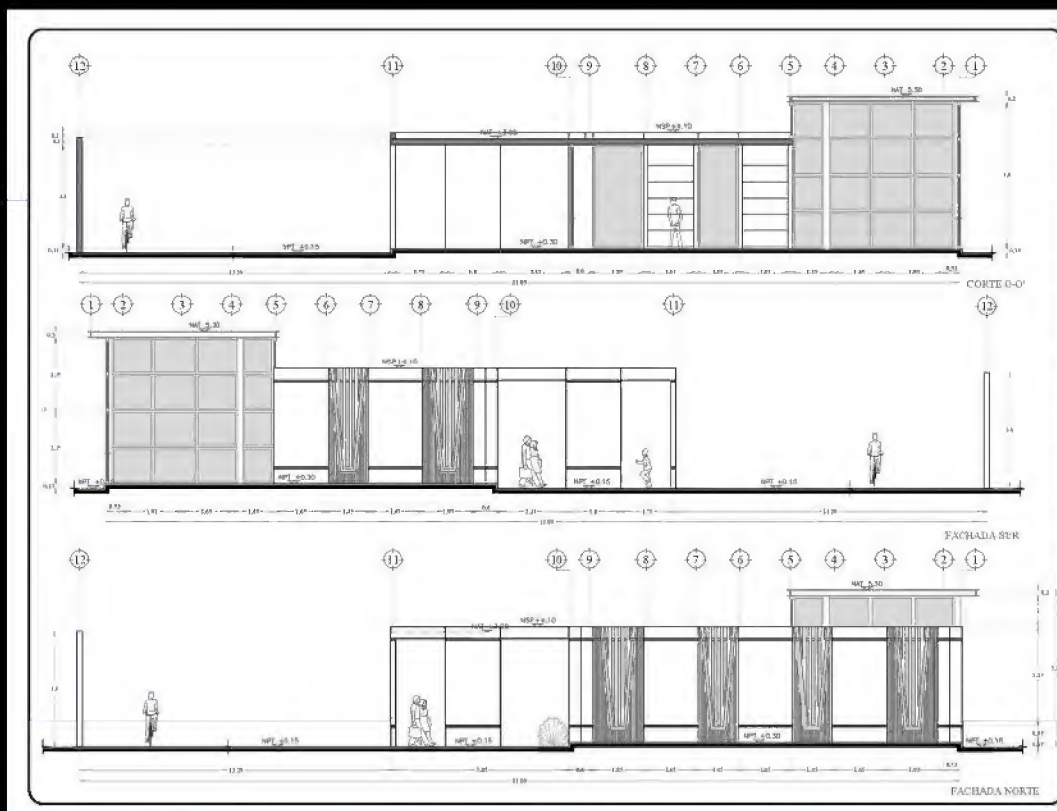

UNIVERSIDAD AUTÓNOMA DE YUCATÁN
FACULTAD DE ARQUITECTURA


CROQUIS DE LOCALIZACIÓN


PROYECTO: PARQUE PATRIMONIAL SUSULÁ
CONSEJO DE SUSULÁ


ASESOR: MARCELO ANTONIO LEÓN FLORES
ALUMNO: ERNESTO RAMÍREZ RAMÍREZ

FECHA: 11/06/2018
FECHA DE ENTREGA: 11/06/2018

PROFESOR: ARQ-15b

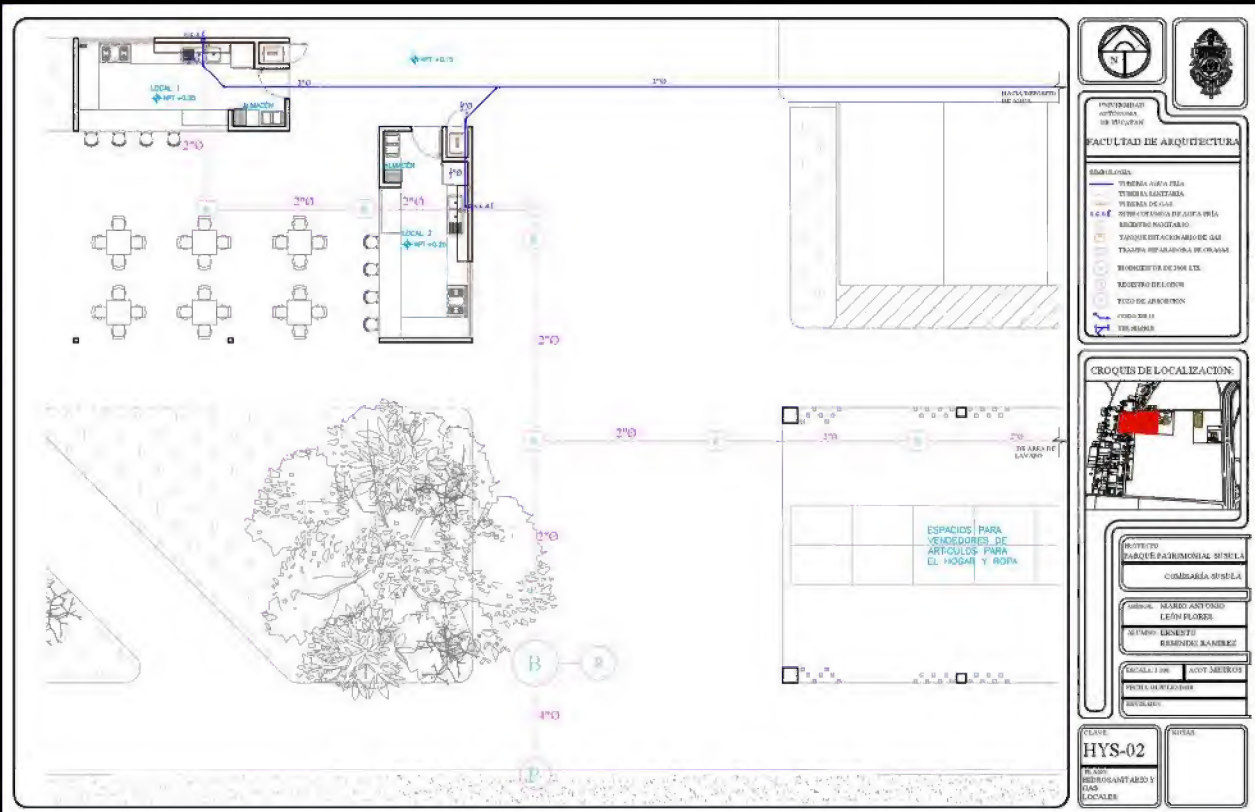

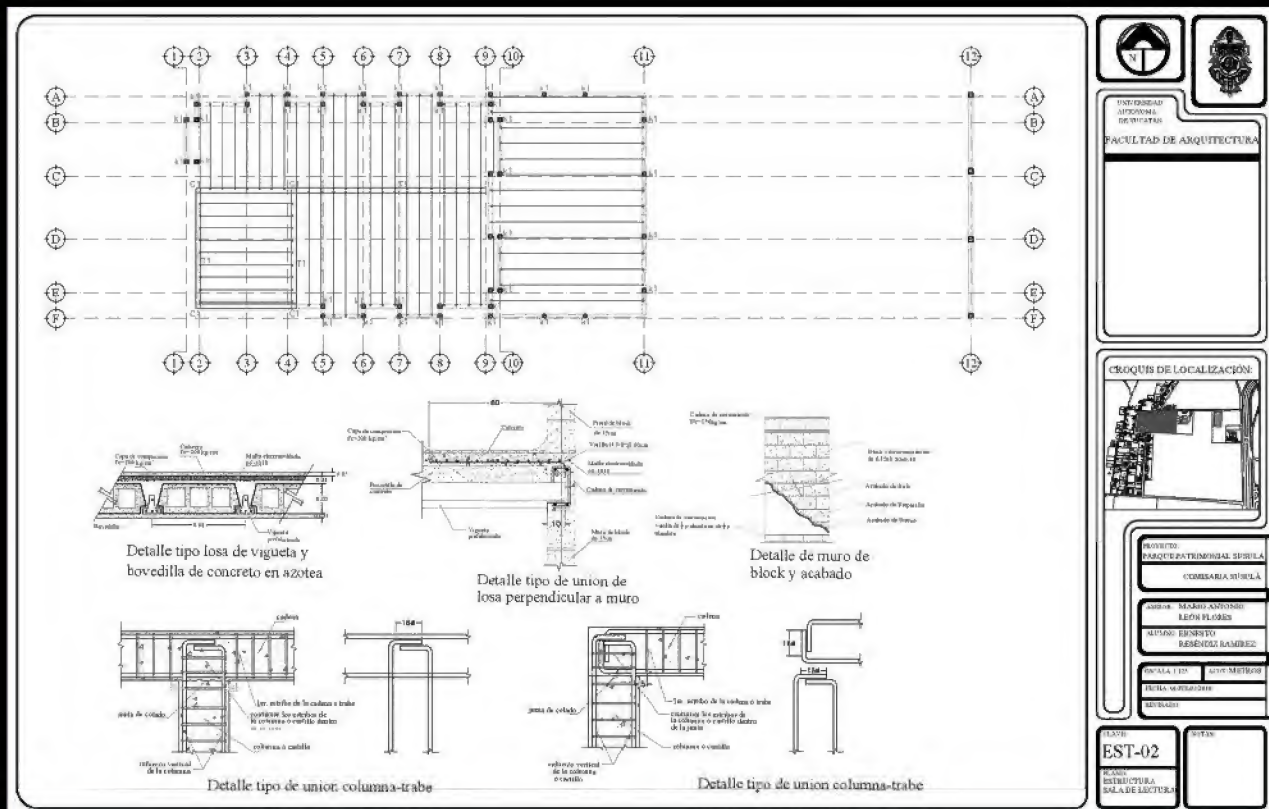

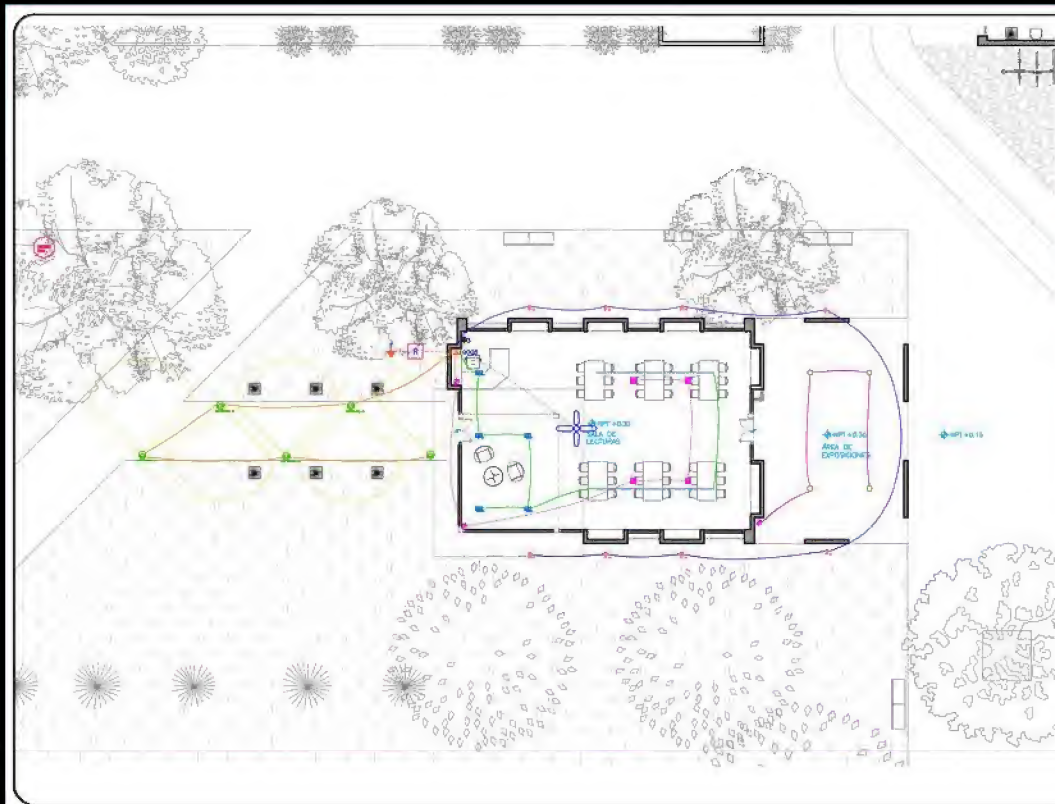

INFORMACIÓN INSTITUCIONAL
FACULTAD DE ARQUITECTURA

SIMBOLOGÍA

- Cuadro de carga (CQ)
- Regulador de voltaje (RV)
- Transformador
- Conector de cableado en piso
- Conector de cableado en pared
- Conector de cableado en techo
- Conector de cableado en columna
- Conector de cableado en estructura
- Circuito 1
- Circuito 2
- Circuito 3
- Circuito 4
- Circuito 5

CRÓQUIS DE LOCALIZACIÓN


PROYECTO: PARQUE PATRIMONIAL SUSULÁ
COMUNIDAD: SUSULÁ

ARQUITECTO: MARCO ANTONIO LEÓN FLORES
DISEÑADOR: ALONSO RAMÍREZ RAMÍREZ RAMÍREZ

ESCALA: 1:500
AUTOR: ALONSO RAMÍREZ RAMÍREZ RAMÍREZ

FECHA: 04/06/2018
ELEVACIÓN: 001

PLANO: ELE-07
TÍTULO: ELÉCTRICO SALA DE LECTURA

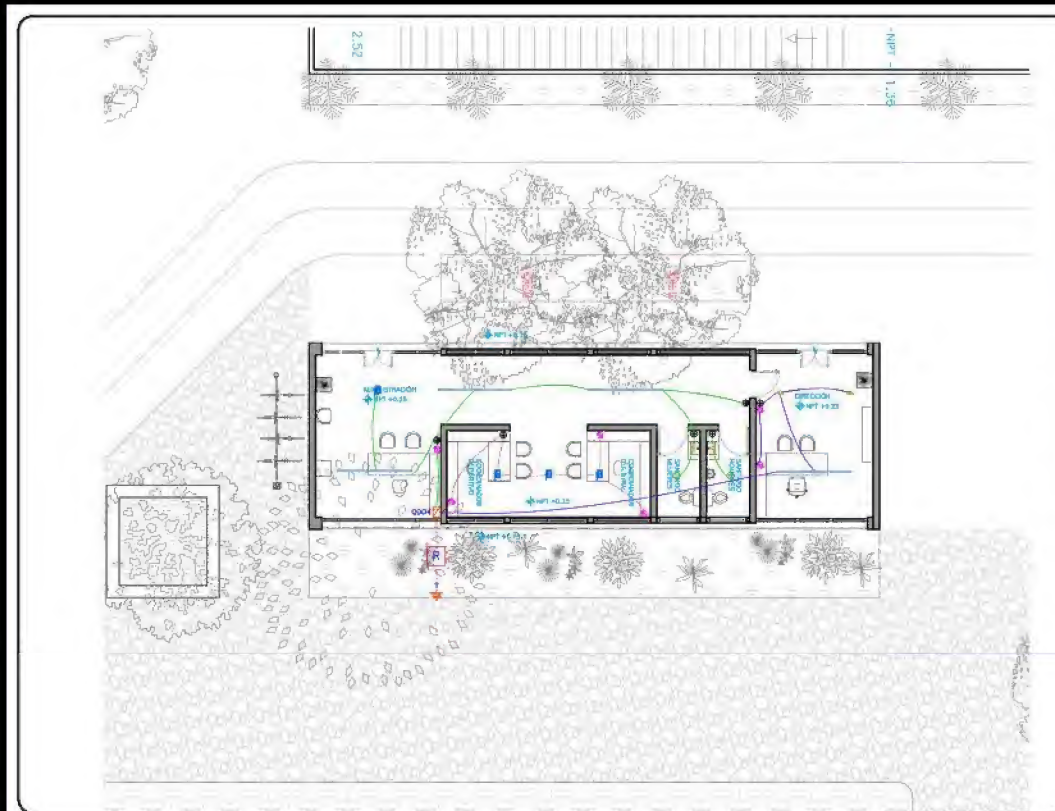

INFORMACIÓN INSTITUCIONAL
FACULTAD DE ARQUITECTURA

SIMBOLOGÍA

- Cuadro de carga (CQ)
- Regulador de voltaje (RV)
- Transformador
- Conector de cableado en piso
- Conector de cableado en pared
- Conector de cableado en techo
- Conector de cableado en columna
- Conector de cableado en estructura
- Circuito 1
- Circuito 2
- Circuito 3
- Circuito 4
- Circuito 5

CRÓQUIS DE LOCALIZACIÓN


PROYECTO: PARQUE PATRIMONIAL SUSULÁ
COMUNIDAD: SUSULÁ

ARQUITECTO: MARCO ANTONIO LEÓN FLORES
DISEÑADOR: ALONSO RAMÍREZ RAMÍREZ RAMÍREZ

ESCALA: 1:500
AUTOR: ALONSO RAMÍREZ RAMÍREZ RAMÍREZ

FECHA: 04/06/2018
ELEVACIÓN: 001


PLANO: ELE-05
TÍTULO: ELÉCTRICO SALA DE LECTURA

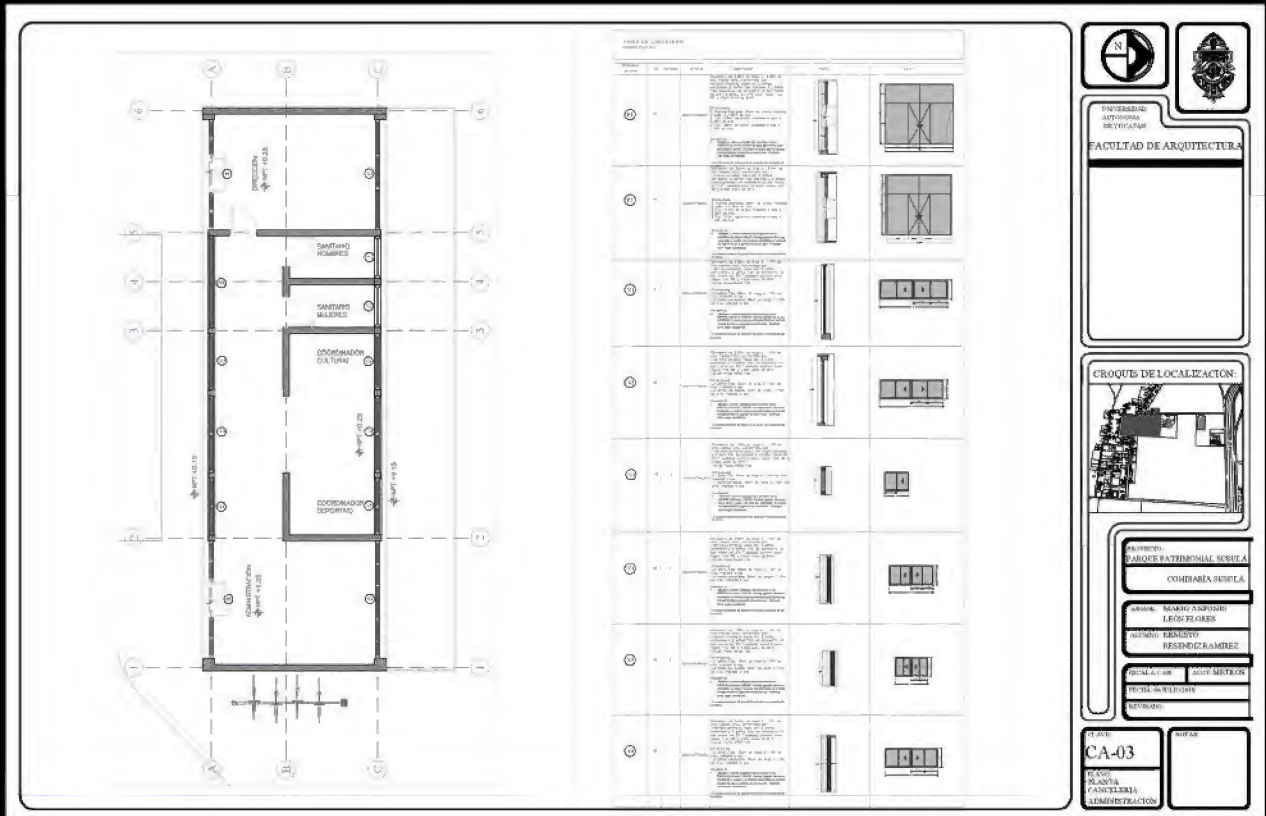

DEPARTAMENTOS PARA ESTUDIANTES

"Negar el contexto también significa tomarlo en consideración", de esta manera se conceptualiza el proyecto, siendo así un sistema totalmente introvertido y privado, pero que genera un gesto hacia el contexto inmediato mediante el carácter público de la planta baja, siendo parte importante del recorrido del Museo Rambla.

El proyecto parte de dos ejes principales compositivos, que dotan al proyecto de un esquema libre y articulado. De esta manera, el cruce de dichos ejes forma el núcleo de convivencia haciendo partícipes a todos los usuarios. El proyecto vive hacia su interior, donde las habitaciones y los espacios comunes son abrazados por vegetación. De esta manera, cada departamento cuenta con acceso independiente, generando privacidad y, a su vez, dotando de iluminación y ventilación natural.

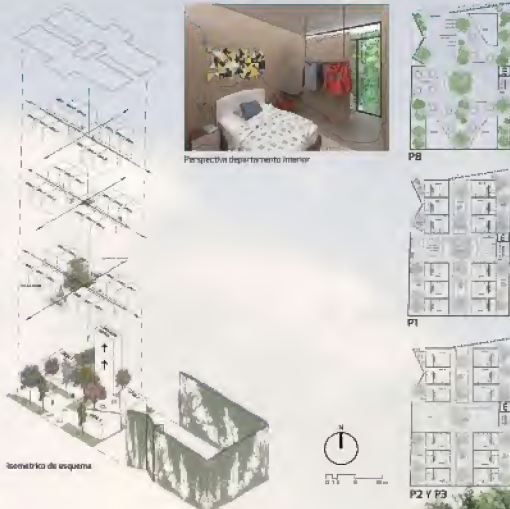

CAPILLA

La capilla se concibe como un espacio semiabierto en total conexión con la naturaleza, permitiendo la continuidad con el exterior y las áreas verdes del Panteón Francés. El esquema parte de un solo eje compositivo, que genera una dirección hacia el encuentro de la espiritualidad, acompañado con luz cenital dirigida a lo

largo del recorrido. El acceso adquiere una escala humana y dirige para entrar a la capilla; en la nave, el espacio se expande mediante el uso de la doble altura y las entradas de luz natural. La capilla hace un gesto hacia lo urbano, mediante el muro curvo que remata en la calle y que por su escala permite ver el interior.

1808061_B

Capilla: corte longitudinal




EDIFICIO DE CRIPTAS + VELATORIOS

La importancia del proceso del ser humano para pasar de lo terrenal a la trascendencia espiritual es de gran inspiración para este proyecto, conceptualizado de esta manera y, tomando en cuenta las actividades del mismo. La planta baja es un eje horizontal que convive con el exterior (la naturaleza del Panteón) de tal suerte que, los velatorios formen parte de la transición del alma, mientras que el espacio de las criptas se desarrollan en un eje vertical que convive directamente con la luz cenital y el cielo, ascendiendo hacia un plano espiritual.



LA CONCEPCIÓN DEL PROYECTO SE HIZO EN COLABORACIÓN CON 3 ARQUITECTOS MÁS. LA ENTREGA FINAL DEL CONCURSO CONSISTIÓ EN LA ENTREGA DE 2 LÁMINAS 90X60.

SE PARTICIPÓ EN EL DISEÑO DEL CONJUNTO, DE CADA UNO DE LOS ESPACIOS QUE LO CONFORMABAN, LA ELABORACIÓN DE LOS PLANOS Y DE LAS LÁMINAS, EL MODELADO 3D Y LOS MONTAJES.

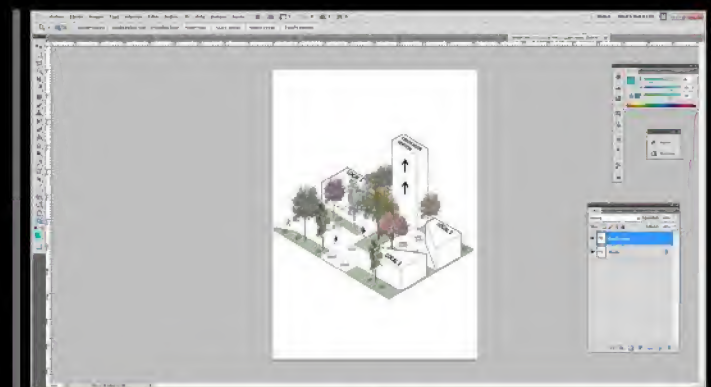


PROGRAMAS:
-AUTOCAD 2D Y 3D
-PHOTOSHOP


COLABORACIÓN
EN LA
CONSTRUCCIÓN DE
INCINERADOR
ECOLÓGICO PARA
LA
DESCOMPOSICIÓN
DE DESECHOS
HOSPITALARIOS.



PARTICIPACIÓN EN LA CONSTRUCCIÓN Y
EL ENSAMBLADO DE PIEZAS, EN EL
PINTADO DEL INCINERADOR, LA
INSTALACIÓN Y CONEXIÓN DE TUBERIAS.

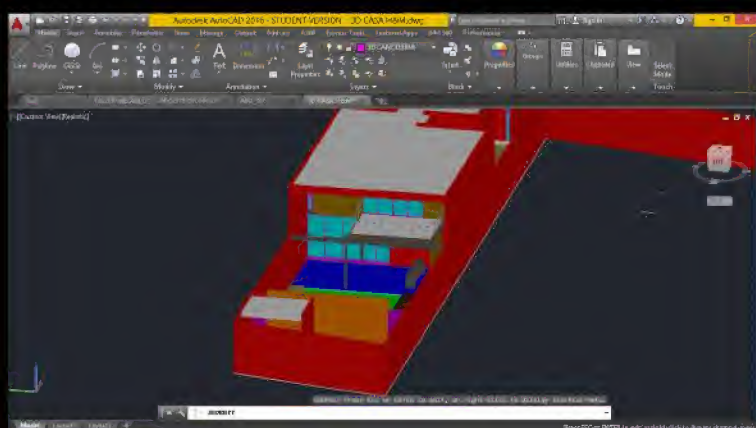

ELABORACIÓN DE MODELO EN AUTOCAD 3D DEL PROYECTO DE CASA HABITACIÓN, CONFORMADA POR 3 RECÁMARAS, JARDÍN, GARAGE, PISCINA, TERRAZA, 4 BAÑOS, SALA COMEDOR, COCINA, SALA DE TV/ESTUDIO Y CUARTO DE SERVICIO, ALMACÉN, CUARTO DE MÁQUINAS Y SALÓN.

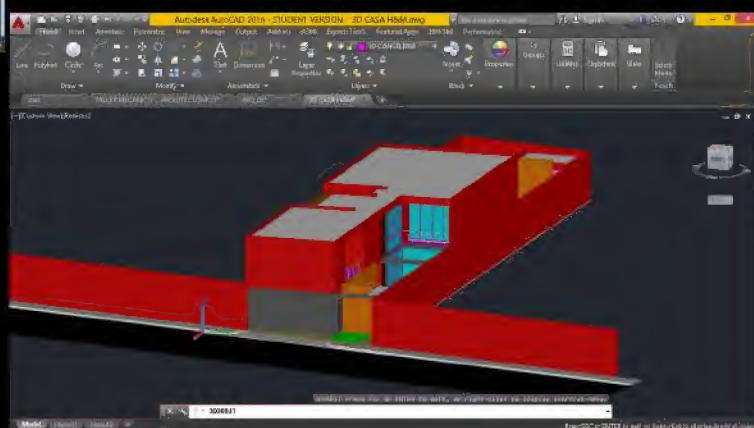

PROGRAMAS:
-AUTOCAD 2D Y 3D




RENDER FINAL





MODELO FACHADA PRINCIPAL




RENDER FINAL






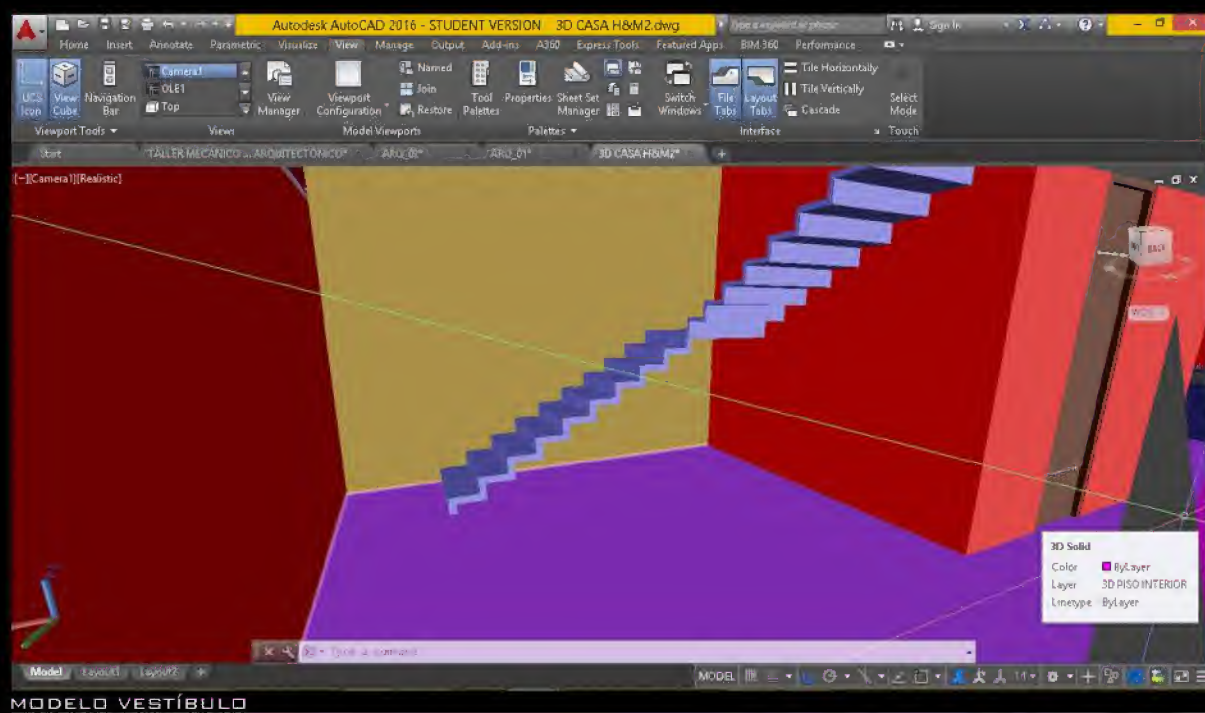


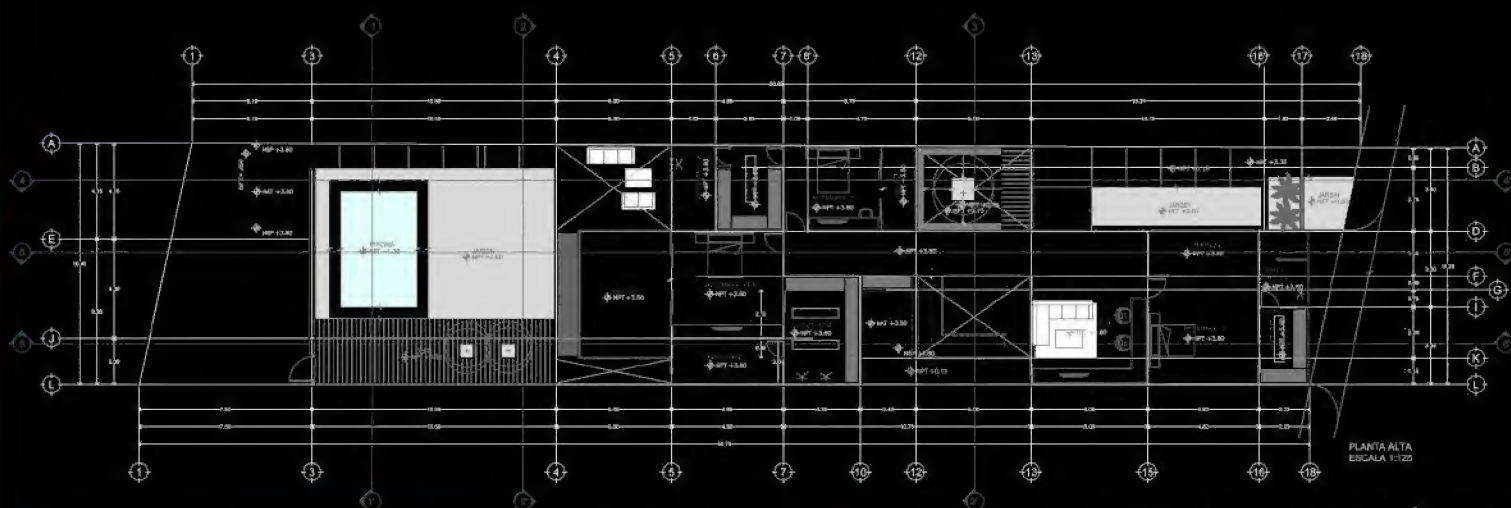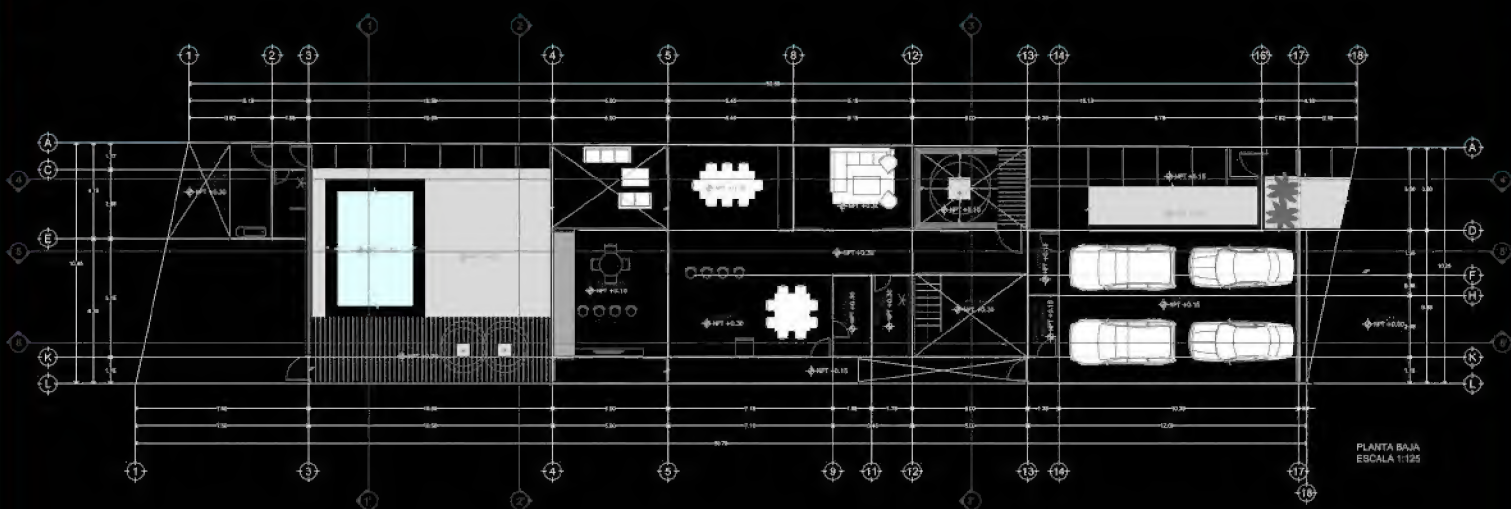


PLANTAS ARQUITECTÓNICAS

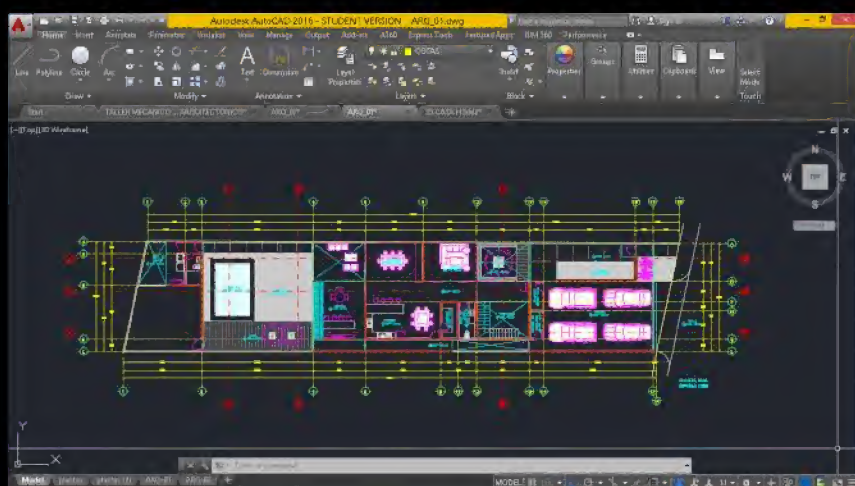


PROGRAMAS:
-AUTOCAD 2D

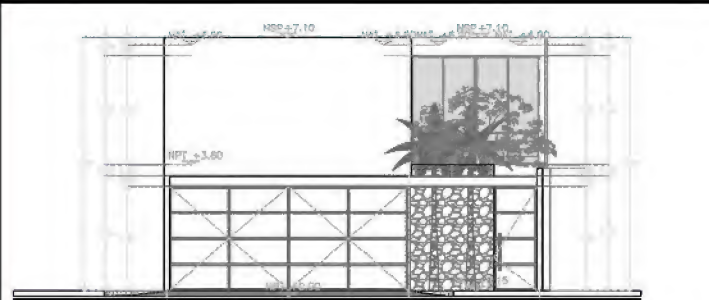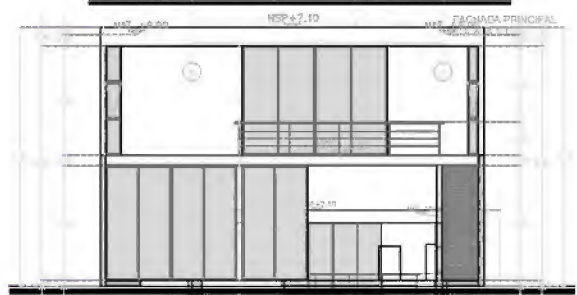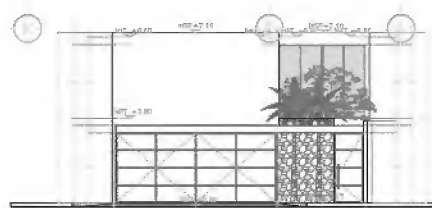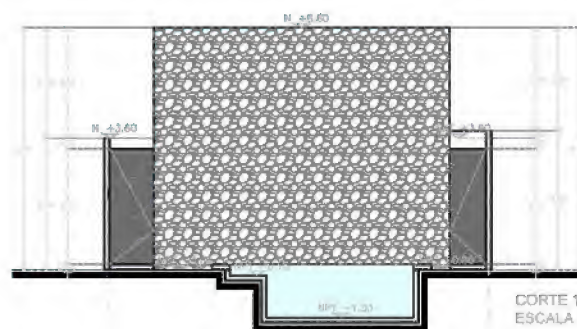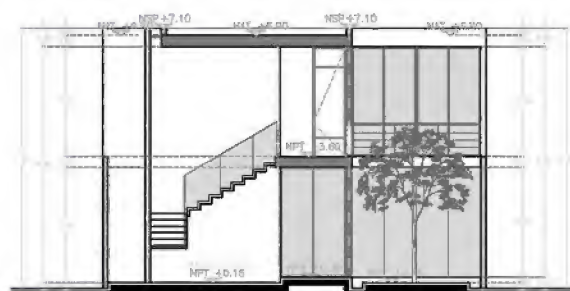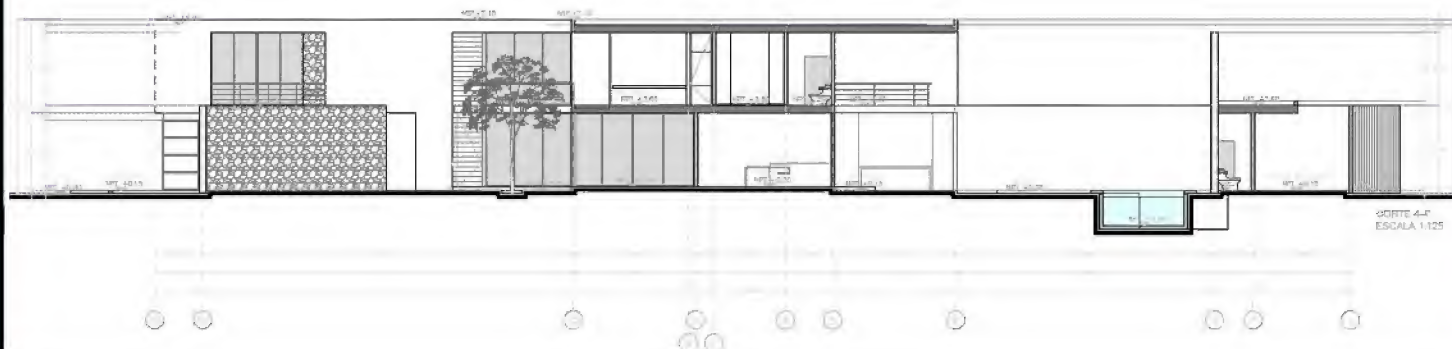FACHADA PRINCIPAL
ESCALA 1:125CORTE 2-2'
ESCALA 1:125CORTE 1-1'
ESCALA 1:125CORTE 3-3'
ESCALA 1:125CORTE 4-4'
ESCALA 1:125

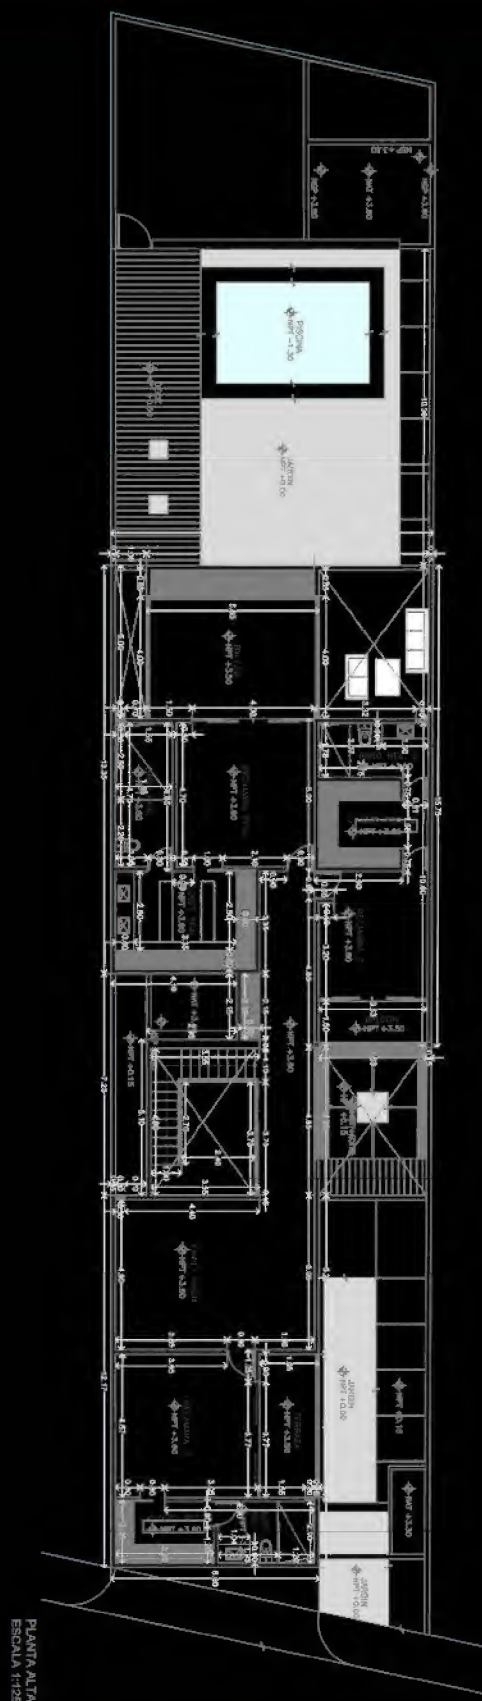

PLANTA ALTA
ESCALA 1:125


PLANOS DE
ALBAÑILERÍA

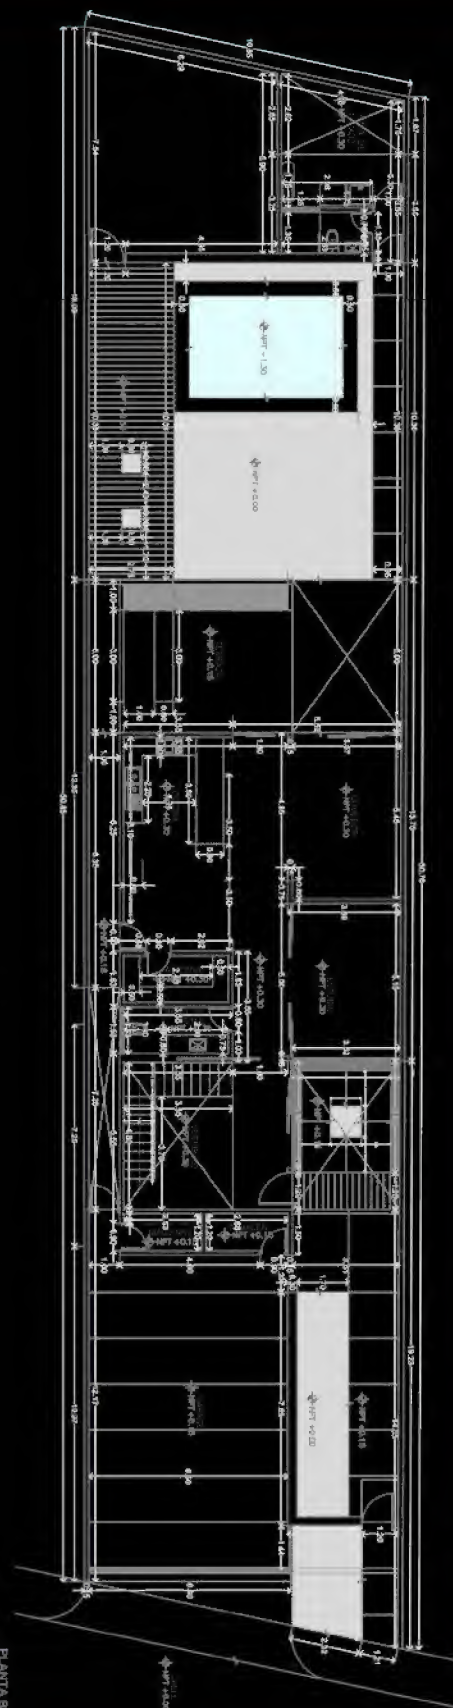


PLANTA BAJA
ESCALA 1:125




PLANOS DE
ACABADOS



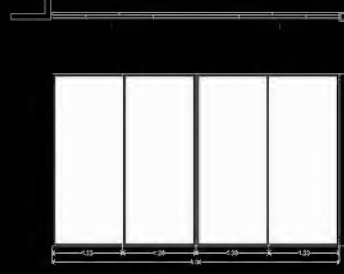
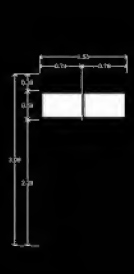
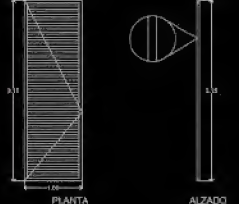
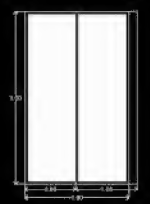
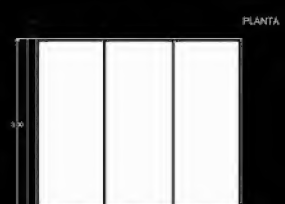
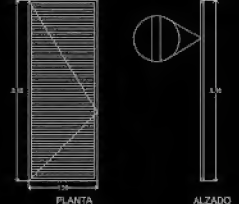

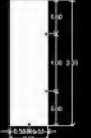
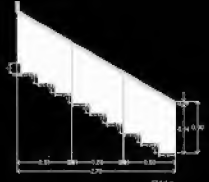

PLANTA ALTA
ESCALA 1:125

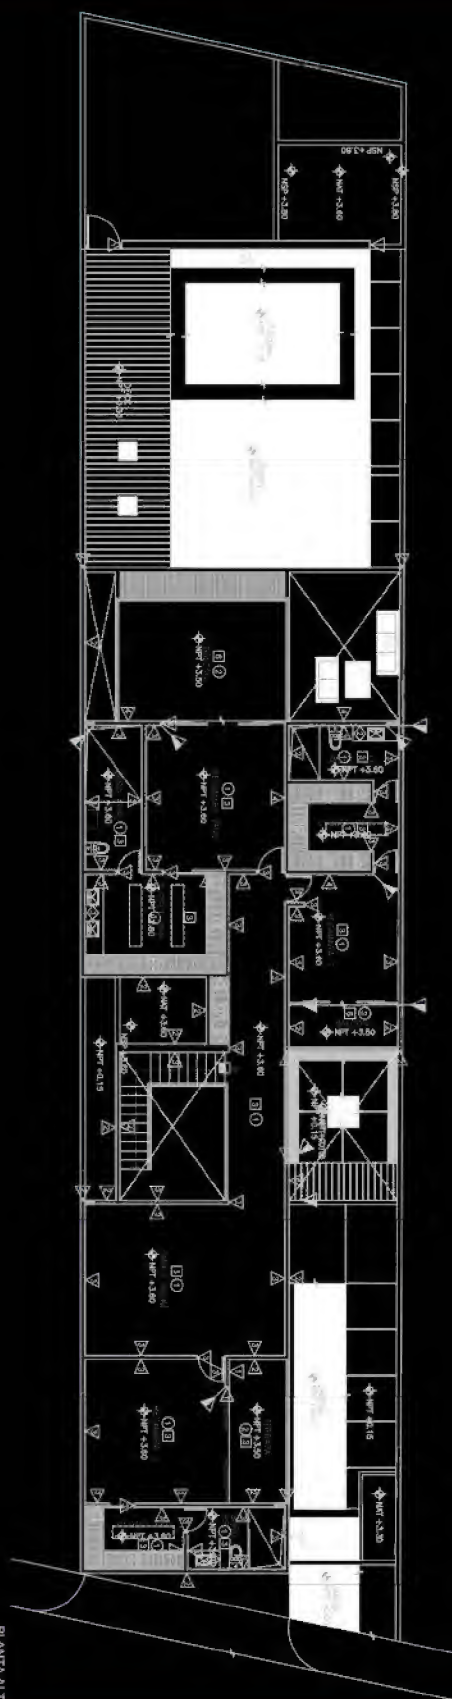


PLANTA BAJA
ESCALA 1:125

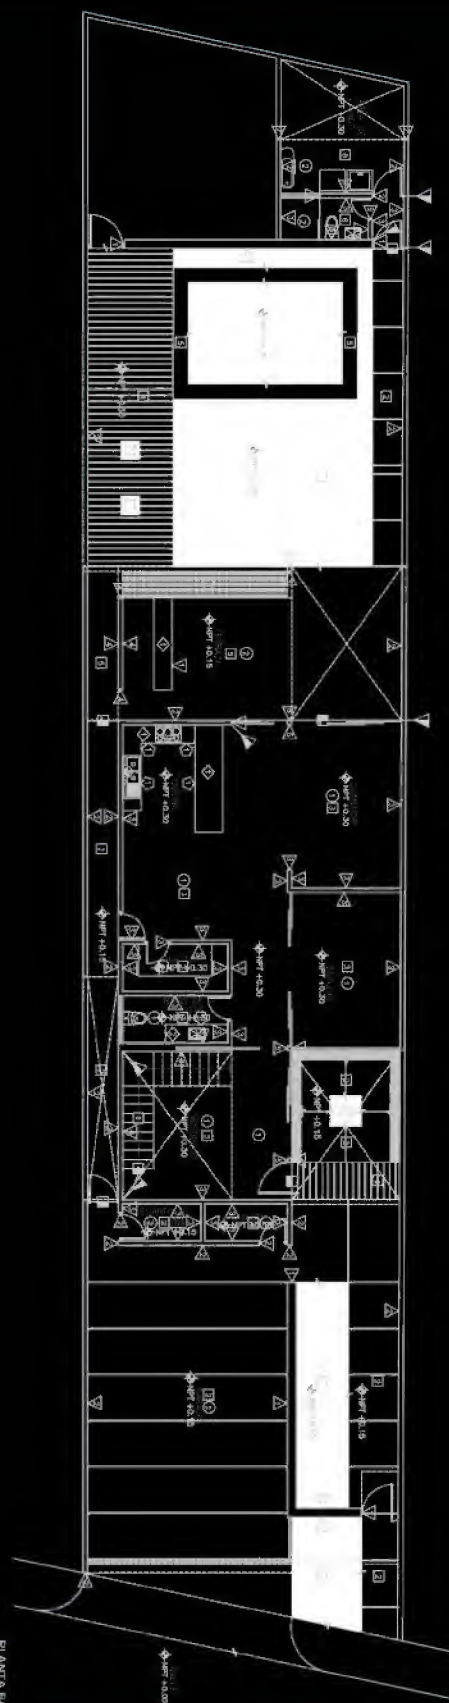

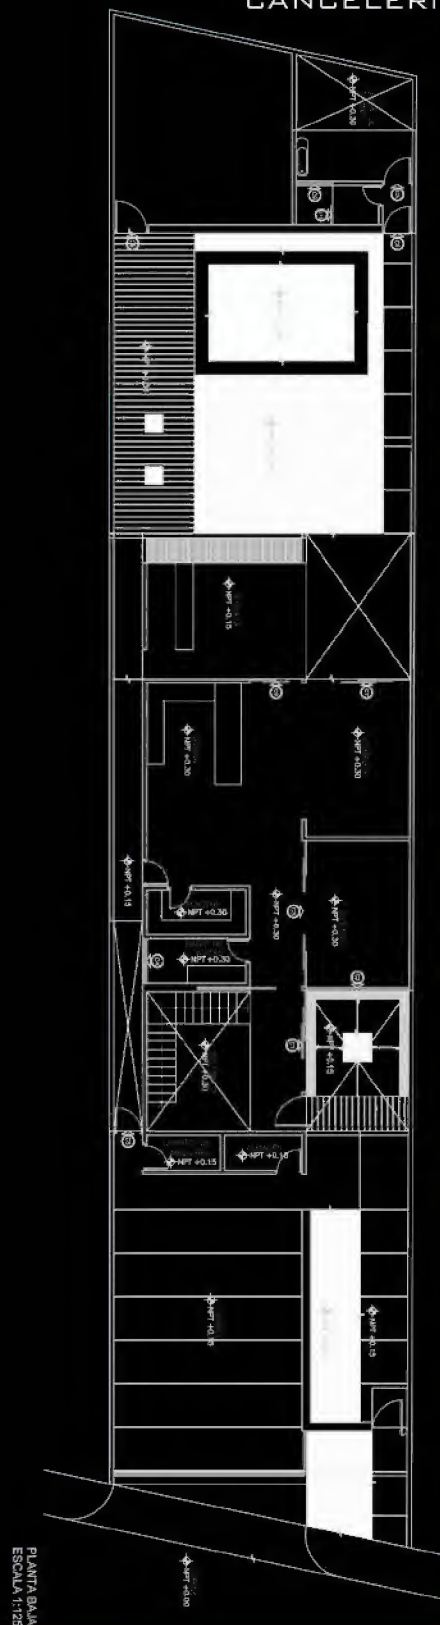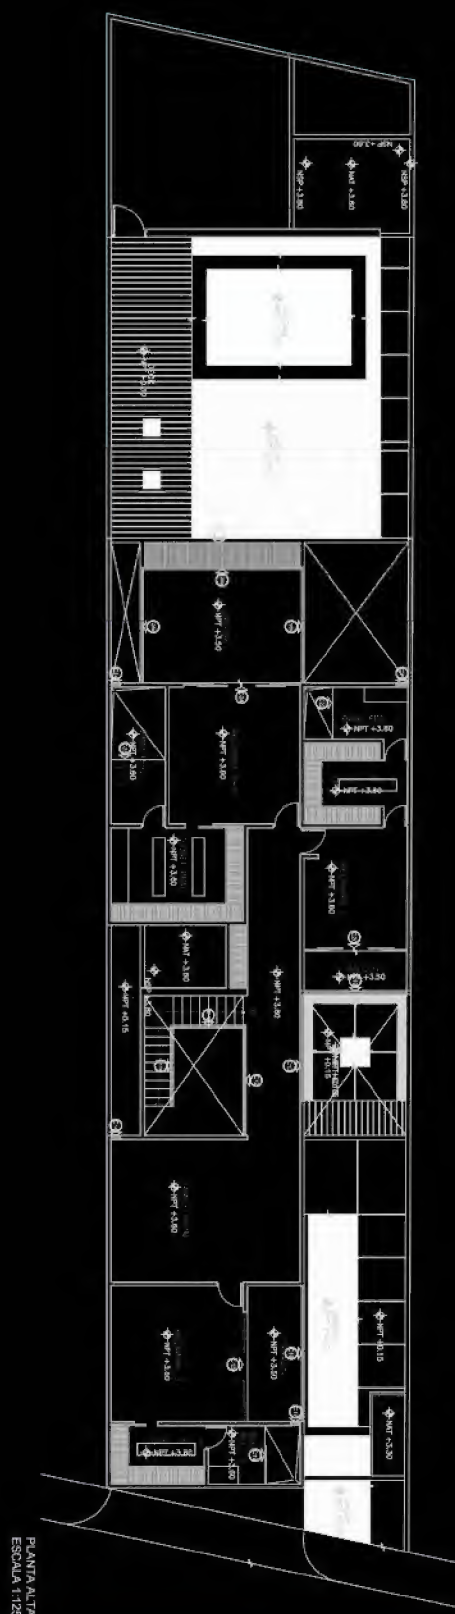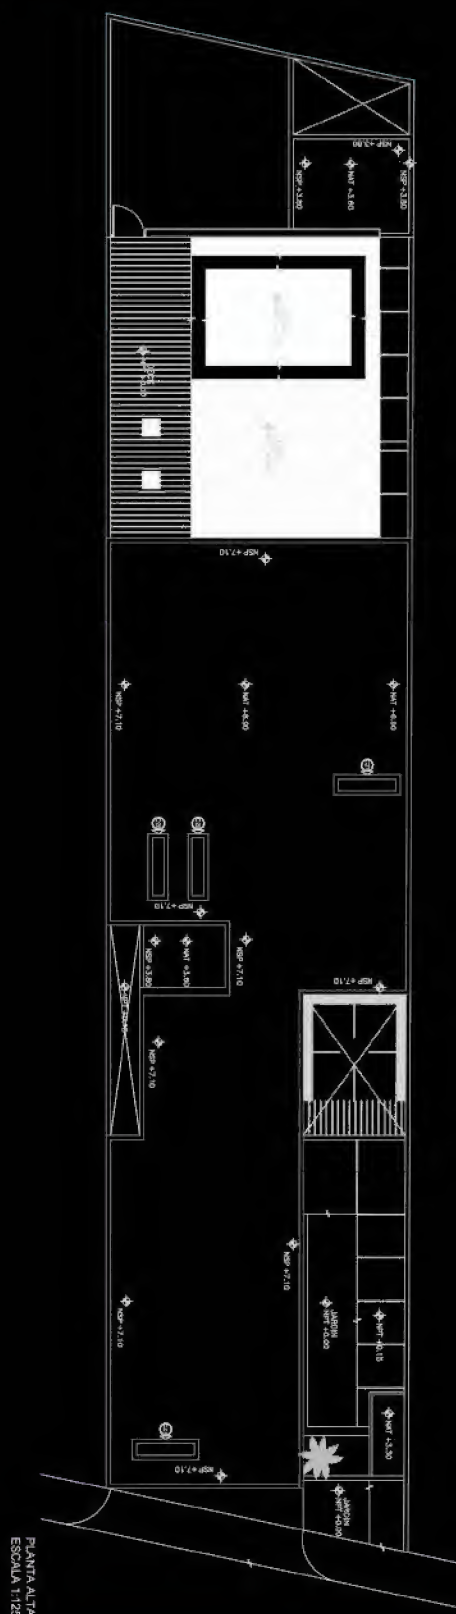

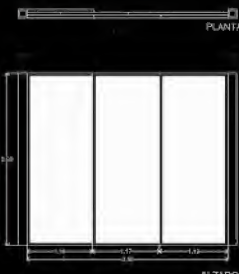																											
<div>C1</div> <table><tr><th>LOCALIZACION</th><th>CANTIDAD</th><th>ESPECIFICACION</th></tr><tr><td>ALZADO</td><td>1</td><td>Unidad de ventana tipo 1.50m x 1.00m, con marco de aluminio y vidrio templado.</td></tr></table>	LOCALIZACION	CANTIDAD	ESPECIFICACION	ALZADO	1	Unidad de ventana tipo 1.50m x 1.00m, con marco de aluminio y vidrio templado.	<div>C2</div> <table><tr><th>LOCALIZACION</th><th>CANTIDAD</th><th>ESPECIFICACION</th></tr><tr><td>ALZADO</td><td>1</td><td>Unidad de ventana tipo 1.50m x 1.00m, con marco de aluminio y vidrio templado.</td></tr></table>	LOCALIZACION	CANTIDAD	ESPECIFICACION	ALZADO	1	Unidad de ventana tipo 1.50m x 1.00m, con marco de aluminio y vidrio templado.	<div>C3</div> <table><tr><th>LOCALIZACION</th><th>CANTIDAD</th><th>ESPECIFICACION</th></tr><tr><td>ALZADO</td><td>1</td><td>Unidad de ventana tipo 1.50m x 1.00m, con marco de aluminio y vidrio templado.</td></tr></table>	LOCALIZACION	CANTIDAD	ESPECIFICACION	ALZADO	1	Unidad de ventana tipo 1.50m x 1.00m, con marco de aluminio y vidrio templado.	<div>C4</div> <table><tr><th>LOCALIZACION</th><th>CANTIDAD</th><th>ESPECIFICACION</th></tr><tr><td>ALZADO</td><td>1</td><td>Unidad de ventana tipo 1.50m x 1.00m, con marco de aluminio y vidrio templado.</td></tr></table>	LOCALIZACION	CANTIDAD	ESPECIFICACION	ALZADO	1	Unidad de ventana tipo 1.50m x 1.00m, con marco de aluminio y vidrio templado.
LOCALIZACION	CANTIDAD	ESPECIFICACION																									
ALZADO	1	Unidad de ventana tipo 1.50m x 1.00m, con marco de aluminio y vidrio templado.																									
LOCALIZACION	CANTIDAD	ESPECIFICACION																									
ALZADO	1	Unidad de ventana tipo 1.50m x 1.00m, con marco de aluminio y vidrio templado.																									
LOCALIZACION	CANTIDAD	ESPECIFICACION																									
ALZADO	1	Unidad de ventana tipo 1.50m x 1.00m, con marco de aluminio y vidrio templado.																									
LOCALIZACION	CANTIDAD	ESPECIFICACION																									
ALZADO	1	Unidad de ventana tipo 1.50m x 1.00m, con marco de aluminio y vidrio templado.																									
																											
<div>C5</div> <table><tr><th>LOCALIZACION</th><th>CANTIDAD</th><th>ESPECIFICACION</th></tr><tr><td>ALZADO</td><td>1</td><td>Unidad de ventana tipo 1.50m x 1.00m, con marco de aluminio y vidrio templado.</td></tr></table>	LOCALIZACION	CANTIDAD	ESPECIFICACION	ALZADO	1	Unidad de ventana tipo 1.50m x 1.00m, con marco de aluminio y vidrio templado.	<div>C6</div> <table><tr><th>LOCALIZACION</th><th>CANTIDAD</th><th>ESPECIFICACION</th></tr><tr><td>ALZADO</td><td>1</td><td>Unidad de ventana tipo 1.50m x 1.00m, con marco de aluminio y vidrio templado.</td></tr></table>	LOCALIZACION	CANTIDAD	ESPECIFICACION	ALZADO	1	Unidad de ventana tipo 1.50m x 1.00m, con marco de aluminio y vidrio templado.	<div>C7</div> <table><tr><th>LOCALIZACION</th><th>CANTIDAD</th><th>ESPECIFICACION</th></tr><tr><td>ALZADO</td><td>1</td><td>Unidad de ventana tipo 1.50m x 1.00m, con marco de aluminio y vidrio templado.</td></tr></table>	LOCALIZACION	CANTIDAD	ESPECIFICACION	ALZADO	1	Unidad de ventana tipo 1.50m x 1.00m, con marco de aluminio y vidrio templado.	<div>C8</div> <table><tr><th>LOCALIZACION</th><th>CANTIDAD</th><th>ESPECIFICACION</th></tr><tr><td>ALZADO</td><td>1</td><td>Unidad de ventana tipo 1.50m x 1.00m, con marco de aluminio y vidrio templado.</td></tr></table>	LOCALIZACION	CANTIDAD	ESPECIFICACION	ALZADO	1	Unidad de ventana tipo 1.50m x 1.00m, con marco de aluminio y vidrio templado.
LOCALIZACION	CANTIDAD	ESPECIFICACION																									
ALZADO	1	Unidad de ventana tipo 1.50m x 1.00m, con marco de aluminio y vidrio templado.																									
LOCALIZACION	CANTIDAD	ESPECIFICACION																									
ALZADO	1	Unidad de ventana tipo 1.50m x 1.00m, con marco de aluminio y vidrio templado.																									
LOCALIZACION	CANTIDAD	ESPECIFICACION																									
ALZADO	1	Unidad de ventana tipo 1.50m x 1.00m, con marco de aluminio y vidrio templado.																									
LOCALIZACION	CANTIDAD	ESPECIFICACION																									
ALZADO	1	Unidad de ventana tipo 1.50m x 1.00m, con marco de aluminio y vidrio templado.																									
																											
<div>C9</div> <table><tr><th>LOCALIZACION</th><th>CANTIDAD</th><th>ESPECIFICACION</th></tr><tr><td>ALZADO</td><td>1</td><td>Unidad de ventana tipo 1.50m x 1.00m, con marco de aluminio y vidrio templado.</td></tr></table>	LOCALIZACION	CANTIDAD	ESPECIFICACION	ALZADO	1	Unidad de ventana tipo 1.50m x 1.00m, con marco de aluminio y vidrio templado.	<div>C10</div> <table><tr><th>LOCALIZACION</th><th>CANTIDAD</th><th>ESPECIFICACION</th></tr><tr><td>ALZADO</td><td>1</td><td>Unidad de ventana tipo 1.50m x 1.00m, con marco de aluminio y vidrio templado.</td></tr></table>	LOCALIZACION	CANTIDAD	ESPECIFICACION	ALZADO	1	Unidad de ventana tipo 1.50m x 1.00m, con marco de aluminio y vidrio templado.	<div>C11a</div> <table><tr><th>LOCALIZACION</th><th>CANTIDAD</th><th>ESPECIFICACION</th></tr><tr><td>ALZADO</td><td>1</td><td>Unidad de ventana tipo 1.50m x 1.00m, con marco de aluminio y vidrio templado.</td></tr></table>		LOCALIZACION	CANTIDAD	ESPECIFICACION	ALZADO	1	Unidad de ventana tipo 1.50m x 1.00m, con marco de aluminio y vidrio templado.						
LOCALIZACION	CANTIDAD	ESPECIFICACION																									
ALZADO	1	Unidad de ventana tipo 1.50m x 1.00m, con marco de aluminio y vidrio templado.																									
LOCALIZACION	CANTIDAD	ESPECIFICACION																									
ALZADO	1	Unidad de ventana tipo 1.50m x 1.00m, con marco de aluminio y vidrio templado.																									
LOCALIZACION	CANTIDAD	ESPECIFICACION																									
ALZADO	1	Unidad de ventana tipo 1.50m x 1.00m, con marco de aluminio y vidrio templado.																									
																											
		<div>C11b</div> <table><tr><th>LOCALIZACION</th><th>CANTIDAD</th><th>ESPECIFICACION</th></tr><tr><td>ALZADO</td><td>1</td><td>Unidad de ventana tipo 1.50m x 1.00m, con marco de aluminio y vidrio templado.</td></tr></table>		LOCALIZACION	CANTIDAD	ESPECIFICACION	ALZADO	1	Unidad de ventana tipo 1.50m x 1.00m, con marco de aluminio y vidrio templado.																		
LOCALIZACION	CANTIDAD	ESPECIFICACION																									
ALZADO	1	Unidad de ventana tipo 1.50m x 1.00m, con marco de aluminio y vidrio templado.																									


PLANO DE
CANCELERÍA

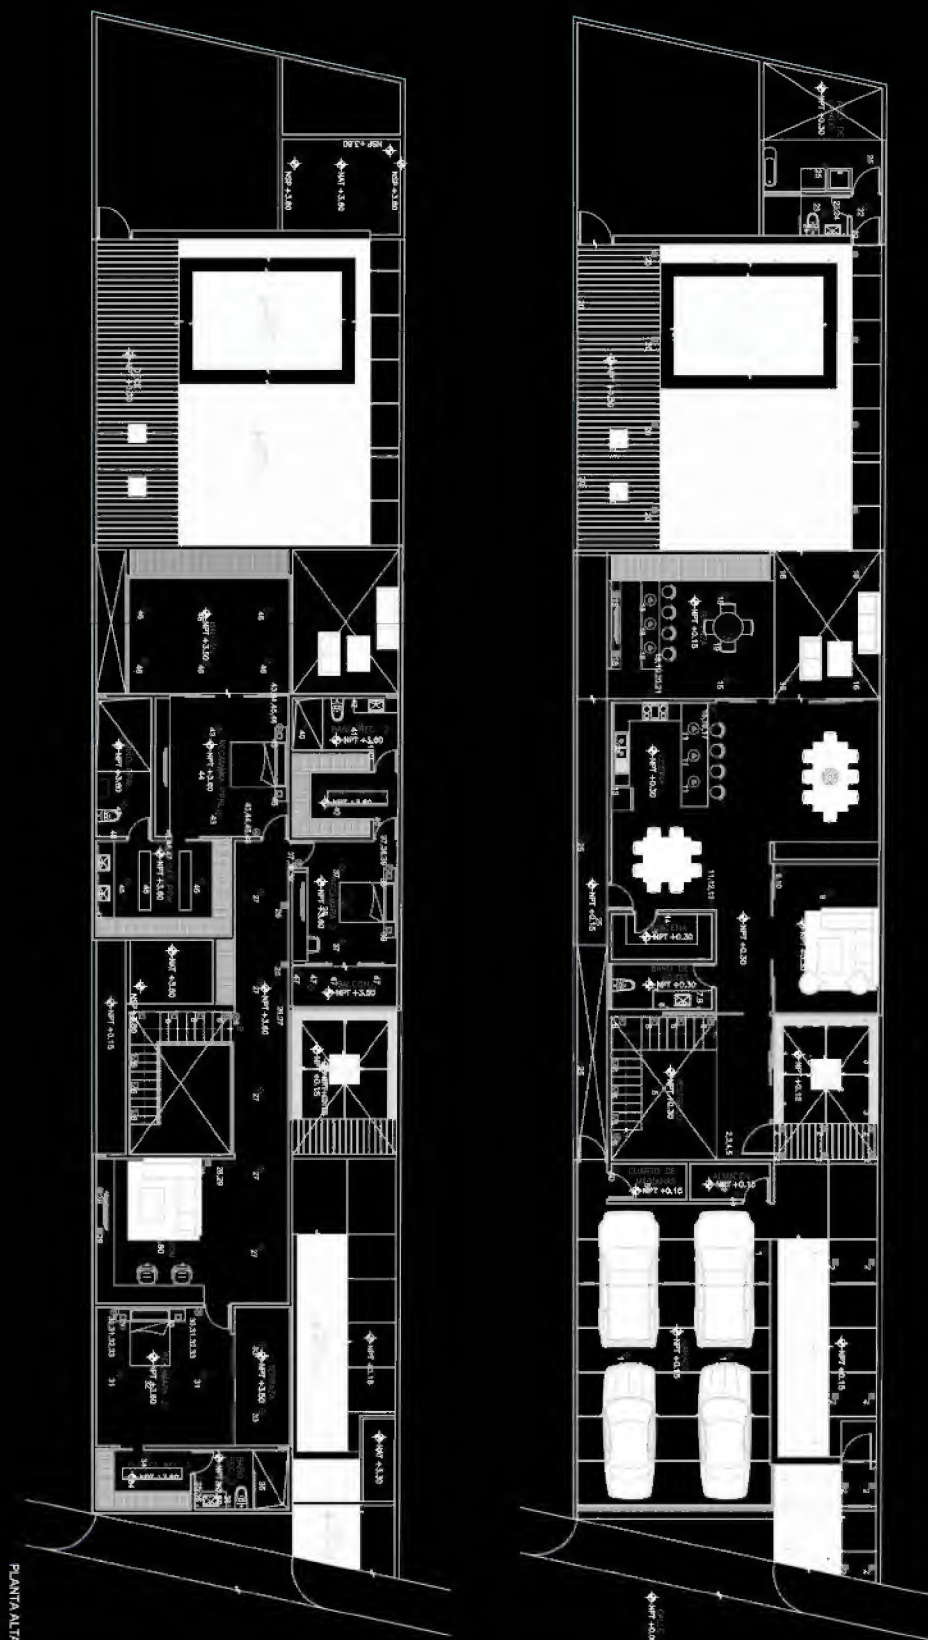


PLANO DE
ILUMINACIÓN


PLANO DE
INSTALACIONES
ELÉCTRICAS

PLANTA ALTA
ESCALA 1:125

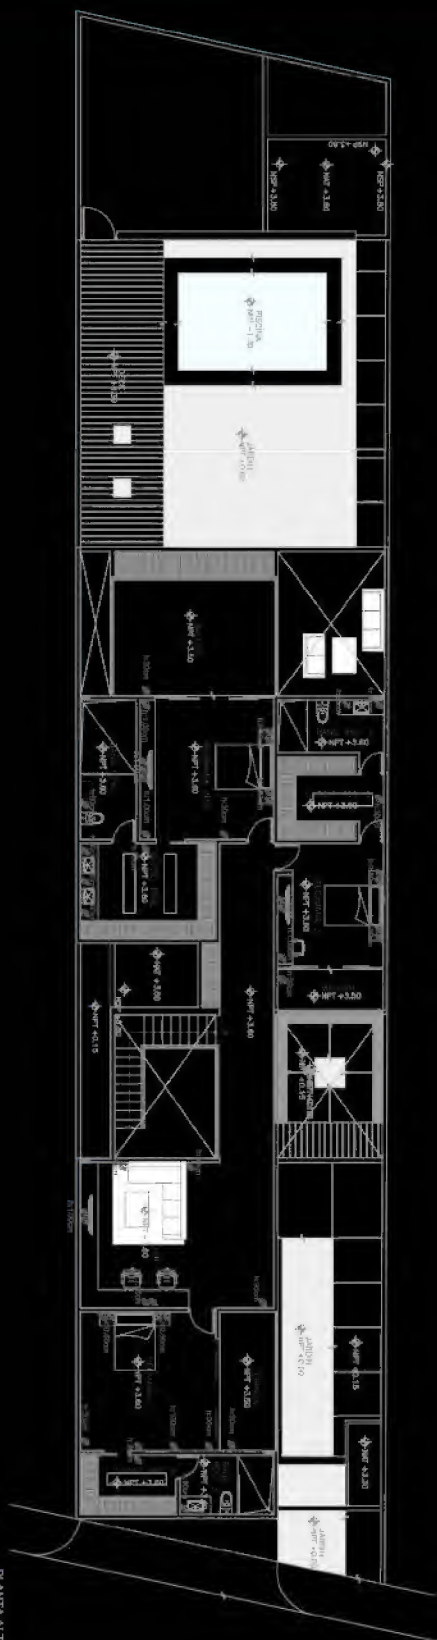


PLANTA BAJA
ESCALA 1:125

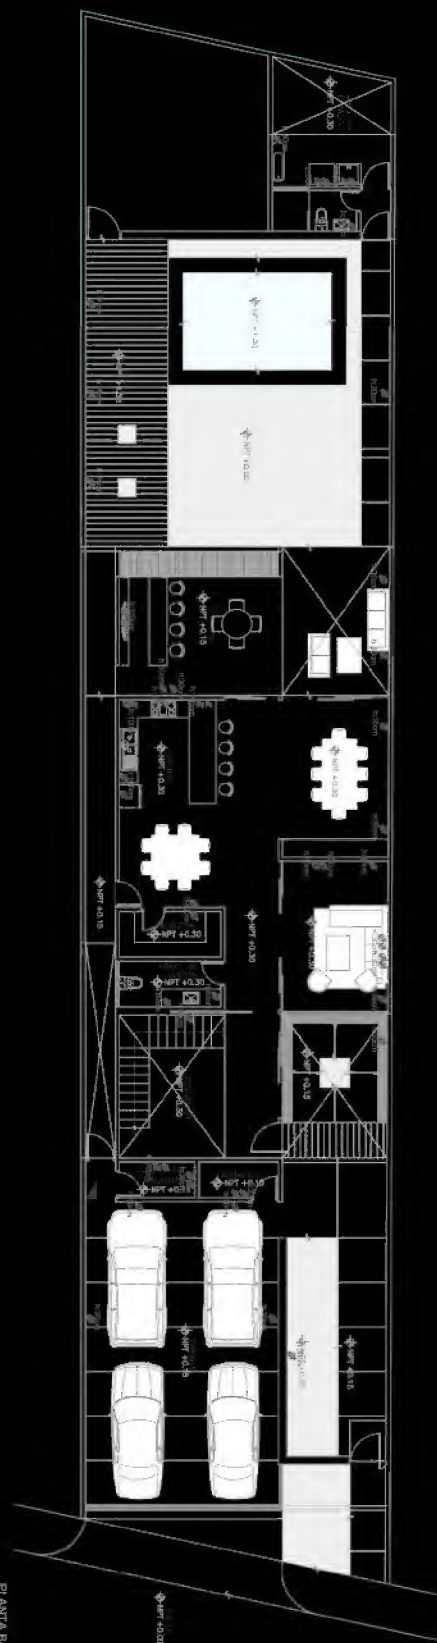


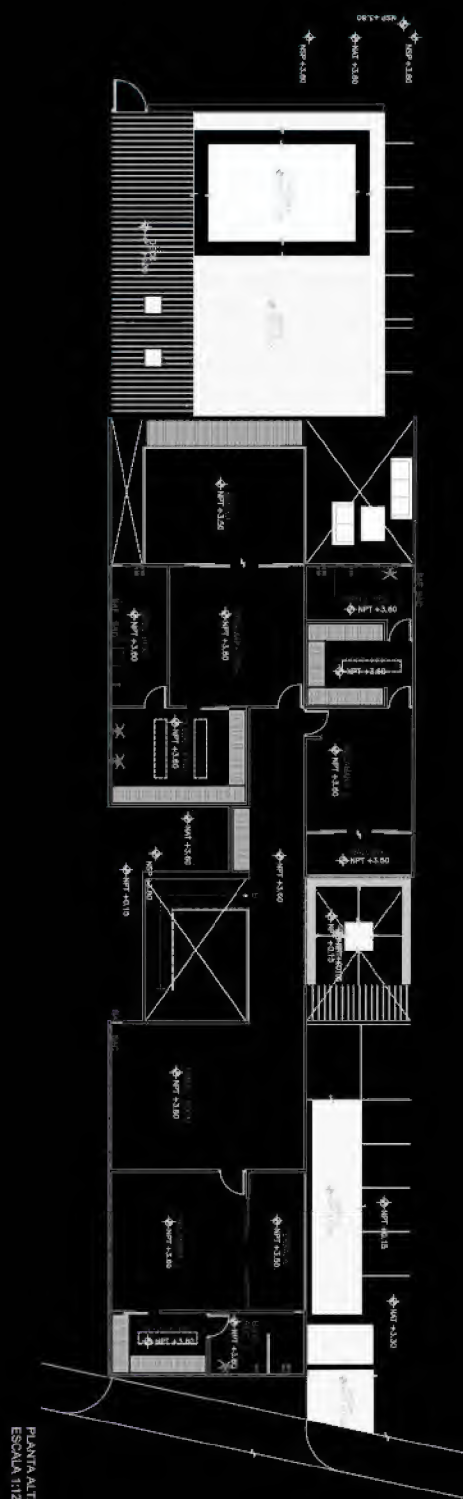


PLANO DE
INSTALACIONES
HIDR+AULICAS



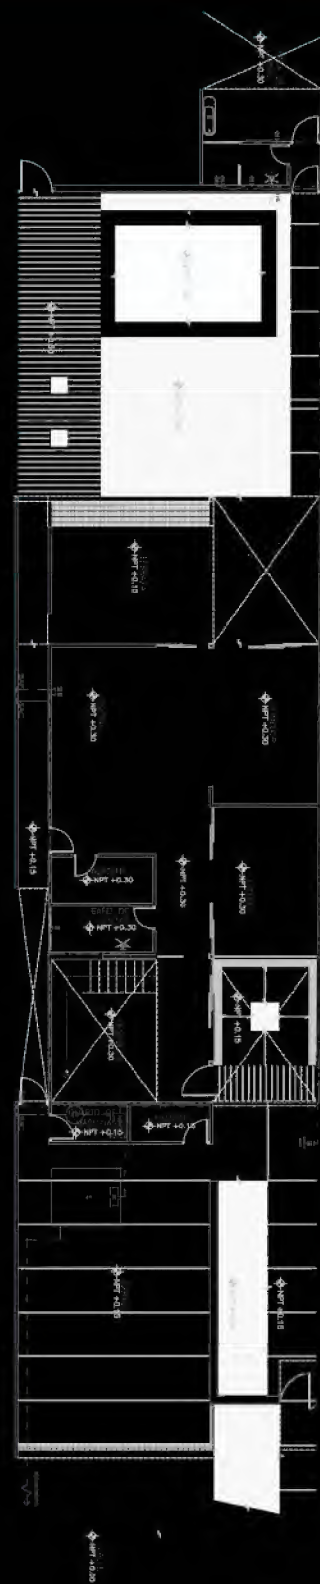


PLANTA BAJA
ESCALA 1:125

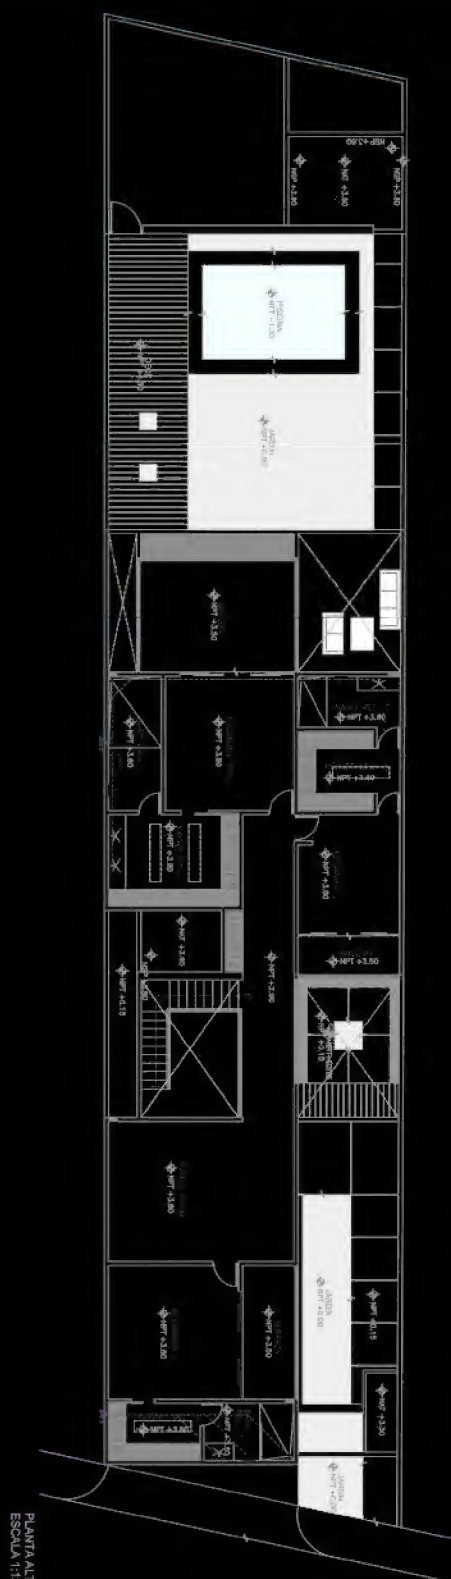

PLANO DE
INSTALACIONES
SANITARIAS

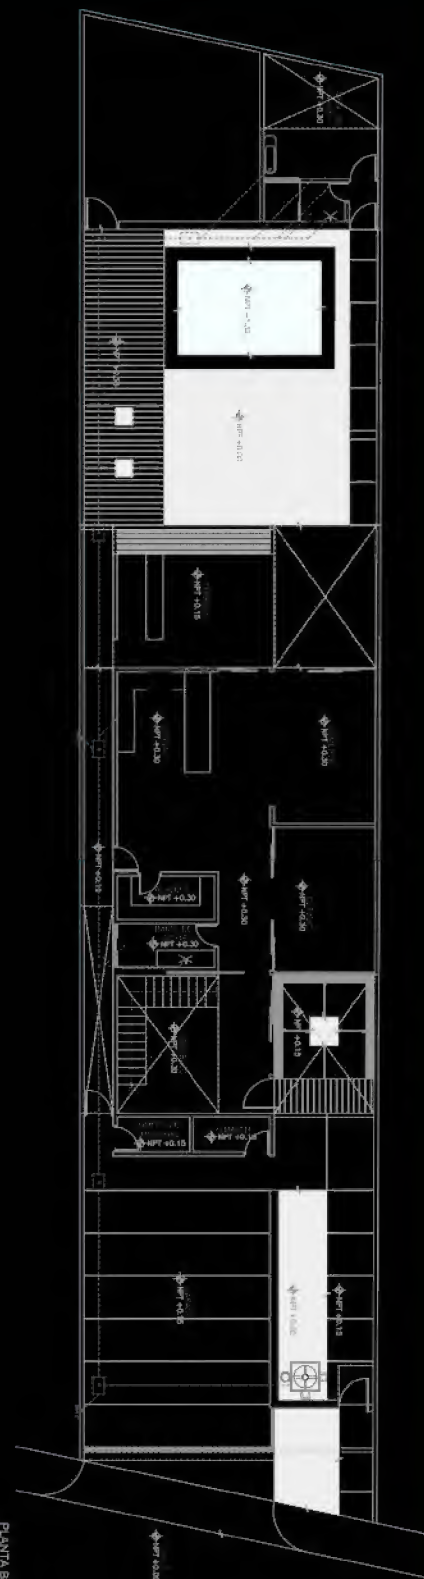

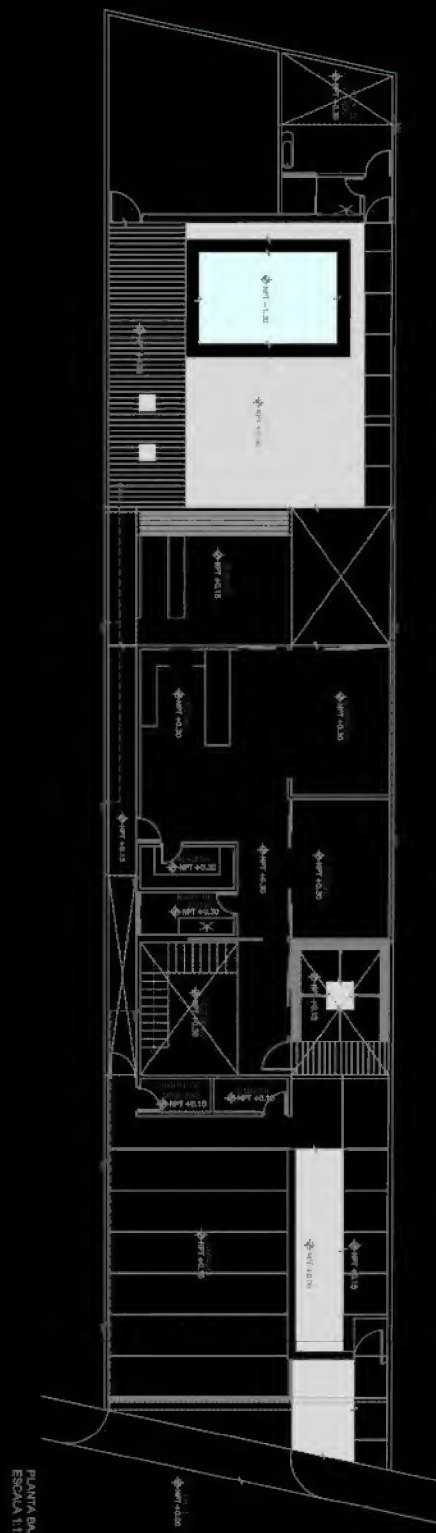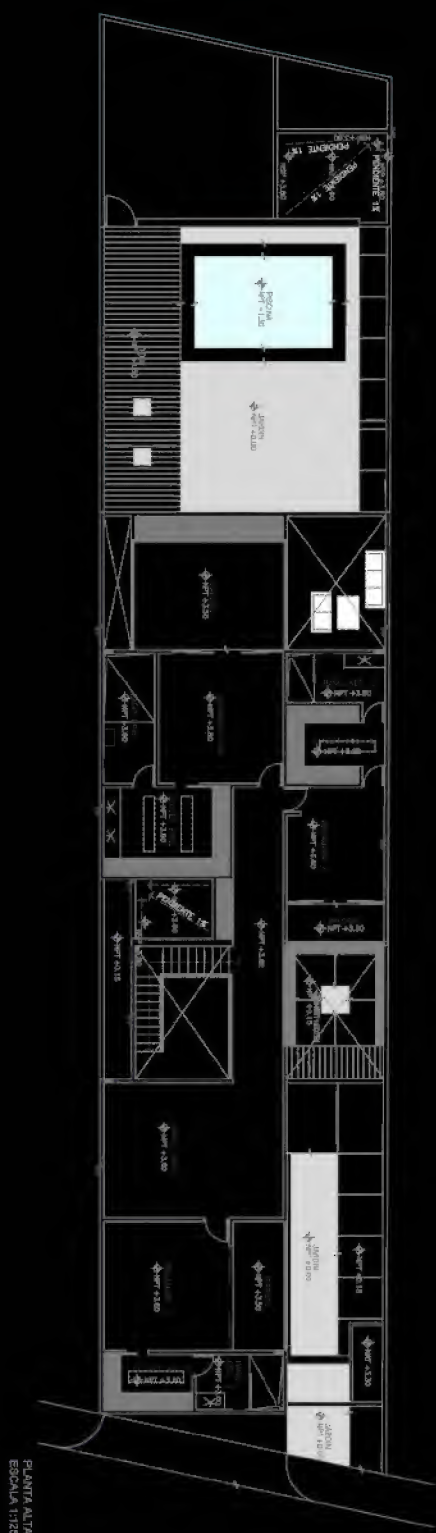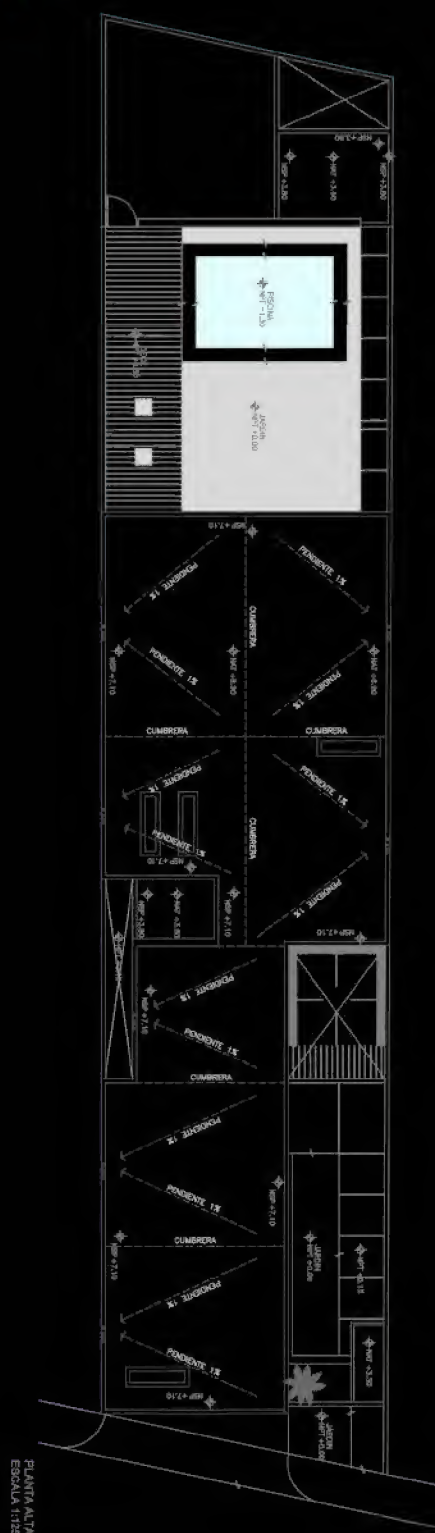

PLANO DE
INSTALACIONES
PLUVIALES




FOTOS TOMADAS DURANTE VISITA DE OBRA PARA LEVANTAMIENTO FOTOGRÁFICO Y BITÁCORA DE OBRA.

EN LA VISITA SE HIZO UN LEVANTAMIENTO FÍSICO PARA POSTERIORMENTE SER DIBUJADO EN AUTOCAD.



EL PROYECTO EJECUTIVO DE ESTA OBRA SE LLEVO A CABO EN EL DESPACHO, EN EL CUÁL SE TUVO PARTICIPACIÓN.



COLABORACIÓN EN OBRA PRIVADA PARA RESIDENCIA UBICADA EN LA CIUDAD DE MÉRIDA, YUCATÁN, CON EMPRESA DEDICADA AL DISEÑO DE ILUMINACION ARQUITECTÓNICA. LA COLABORACIÓN CONSISTIÓ EN DAR SEGUIMIENTO A LA OBRA DESIGNADA, SEGUIMIENTO AL SUMINISTRO POR PARTE DE PROVEEDORES, TRATO CON EL CLIENTE, VISITA DE OBRA, ELABORACIÓN DE LEVANTAMIENTOS FÍSICOS Y FOTOGRÁFICOS, ELABORACIÓN DE PLANOS DE ILUMINACIÓN, CATÁLOGOS DE ILUMINACIÓN, PRESENTACIONES Y REPRESENTACIÓN A MANO DEL DISEÑO DE ILUMINACIÓN.

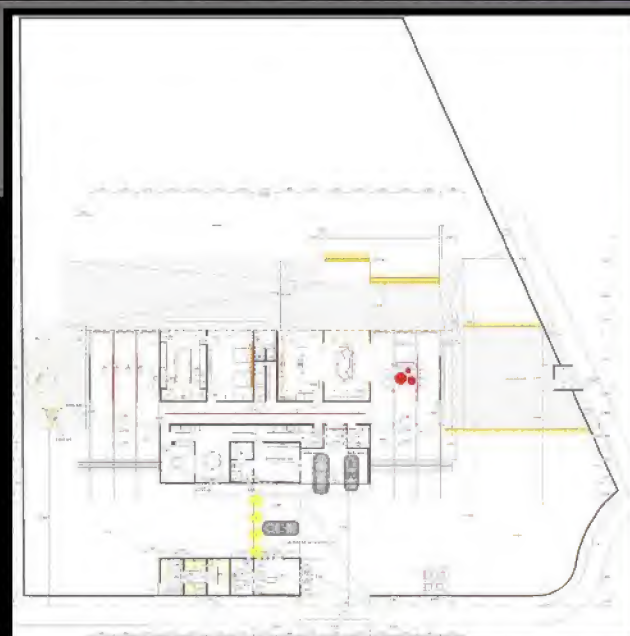

PLANO DE ILUMINACIÓN

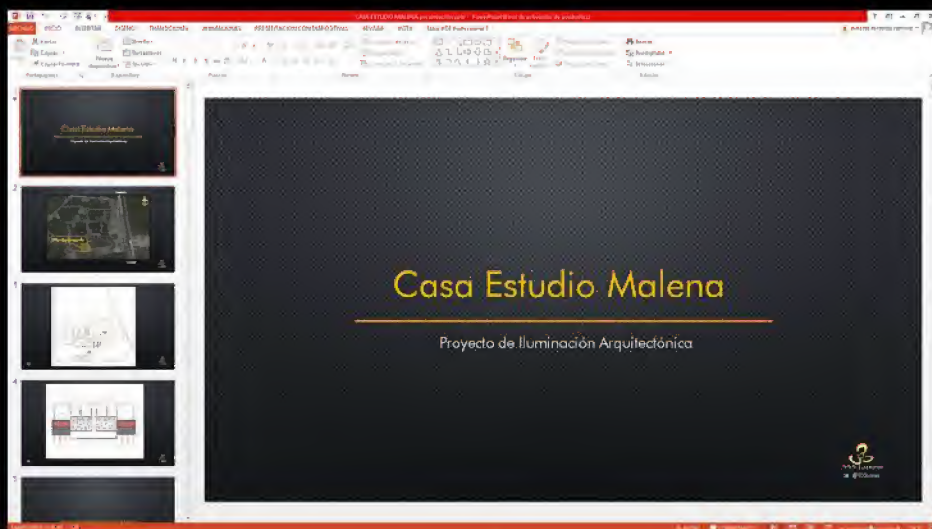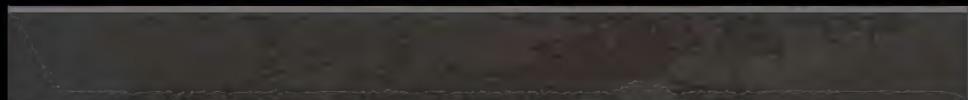

LEVANTAMIENTO FOTOGRÁFICO EN VISITAS DE OBRA




PRESENTACIÓN DEL PROYECTO DE ILUMINACIÓN
PARA LA OBRA EN JUNTA CON EL CLIENTE.

PROGRAMAS:
-AUTOCAD 2D
-PHOTOSHOP
-EXCEL
-POWER POINT

CASA ESTUDIO MALENA | OBRA - 333 LUXES
MÉRIDA, YUCATÁN
JUL./2017





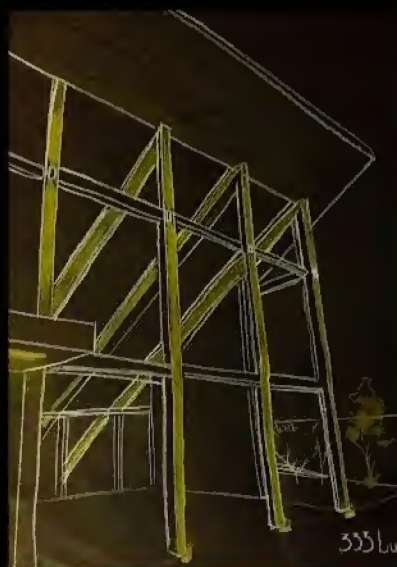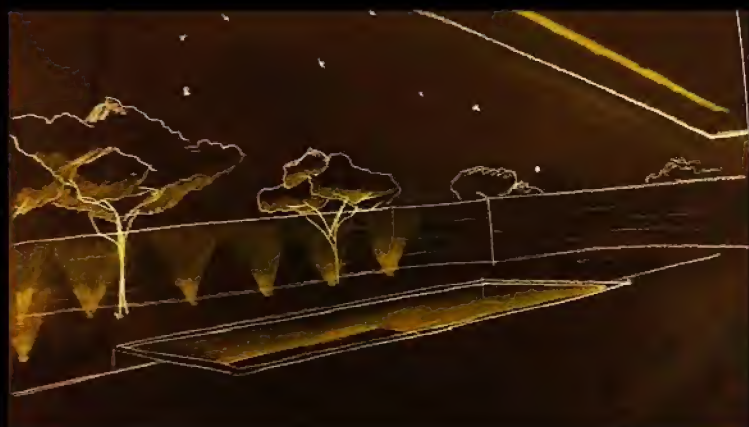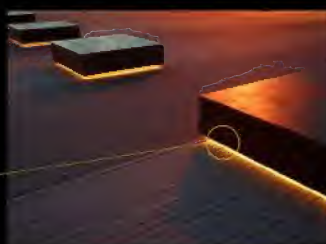











SE PRESENTA AL CLIENTE LA ILUMINACIÓN PROPUESTA PARA CADA ESPACIO, ASÍ COMO LA MUESTRA FÍSICA DE CADA LUMINARIA.



..... **S**
K
E
T
C
H
E
S

ELABORACIÓN DE SKETCH PARA PRESENTAR LAS INTENCIONES DE LA ILUMINACIÓN IMPLEMENTADA.

Residencia Noemí						
PLANTA BAJA						
Partida	Clave	Imagen	Cant.	Descripción	Fuente de Luz	Consumo
1	L01		5	Sistema de iluminación compuesto por luminario para empotrar en piso, cuerpo elaborado en extrusión de aluminio, 1 ventana, acabado exterior en color Gris Acero, equipado con un sistema de leds de 2 watts, 2700 kelvin, driver electrónico integrado con operación de 90 - 140 volts.	LED 2w 100-240v 2700k	10.0 W
2	L02		32	Sistema de iluminación compuesto por Luminario para empotrar a piso, empaque de silicon de alta precisión, tornillería en acero inoxidable Óptica de 20° de apertura, driver electrónico integrado al luminario. Incluye housing , con un sistema de led de 6 watts, 2700 Kelvin.	LED 6w 100-240v 2700k	192.0 W
3	L03		5	Luminario para sobreponer en muro, cuerpo elaborado en extrusión de aluminio, acabado exterior blanco mate, difusor de cristal transparente templado, equipado con tecnología LED de 6.5W. Con operación a 110-220 volts.	LED 6.5w 110-240v 3000k	32.5 W
4	L04		10	Sistema de iluminación compuesto por Proyector para sobreponer, con driver electrónico, cuerpo de aluminio de tecnología LED, 10W, de ángulo 50, altura de 7 cms 3000K, IP65, de rango 100-240v.	LED 10w 100-240v 3000k	100.0 w
5	L05		12	Sistema de iluminación compuesto por Luminario para sobreponer en cajilla de falso plafond de auditorio, de 1800mm de longitud, cuerpo elaborado en inyección de aluminio, acabado exterior en color blanco, difusor de acrílico, equipado con un sistema de LEDs de 35 watts, 4000 kelvin, marca Magg, driver electrónico integrado al luminario con operación de 127 volts. IP50.	LED 35w 127v 4000k	840.0 W
6	L06		3	Luminario para sobreponer en cajilla de falso plafond de área de pasillo y baños, de 900 mm de longitud, cuerpo elaborado en inyección de aluminio, acabado exterior en color blanco, potencia alta, difusor de acrílico, equipado con un sistema de LEDs de 18 watts, 4000 kelvin, marca Magg, driver electrónico integrado al luminario con operación de 127 volts. IP50.	LED 18w 127v 4000k	54.0 W
7	L07		2	Sistema de iluminación compuesto por Luminario para suspender, de 2400mm de longitud, cuerpo elaborado en inyección de aluminio, acabado exterior en color blanco, difusor de acrílico, equipado con un sistema de LEDs de 46watts, 3000 kelvin, marca Magg, driver electrónico integrado al luminario con operación de 127 volts. IP50.	LED 46w 127v 3000k	92.0 W
8	L08		2	Sistema de iluminación compuesto por Luminario para sobreponer en muro, cuerpo elaborado en extrusión de aluminio, acabado exterior blanco anodizado, difusor de cristal transparente templado, equipado con tecnología LED de 50W, driver electrónico integrado con operación a 127 volts. De 5" de diámetro.	LED 50w 127v 2700k	100.0 W
9	L09		2	Sistema de Iluminación para sobreponer, elaborado en inyección de aluminio maquinado, en acabado con cristal transparente equipado con sistema de tecnología LED de 21 watts, 3000 kelvin, luz cálida, driver electrónico integrado, IP 65	LED 21w 100-240v 3000k	42.0 W
10	L10		17	Luminario para empotrar en plafond, fabricado en lámina con cabado de pintura poliéster en polvo de aplicación electrostática color negro, equipado con 2 lamparas de tecnología LED con una potencia total de 9W, 3000 kelvin, 20° de óptica, 100-240V.	LED 9w 100-240v 3000k	153.0 w
11	L11		39	Sistema de iluminación compuesto por Luminario para sobreponer en losa, cuerpo elaborado en extrusión de aluminio, acabado exterior blanco anodizado, difusor de cristal transparente templado, equipado con tecnología LED de 7W. 24°apertura, driver electrónico integrado con operación a 110-220 volts.	LED 7w 127v 3000k	273.0 W
12	L12		11	Sistema de iluminación compuesto por luminario para empotrar en plafón, cuerpo elaborado en aluminio con una aleación para evitar la corrosión, pantalla difusora de luz, equipado con un sistema de leds de 18 watts, 4000 kelvin, driver electrónico integrado con operación de 100-305 volts.	LED 18w 100-305v 4000k	198.0 W
13	L13		3	Sistema de iluminación compuesto por Luminario para sobreponer en muro, de 2.44mts de longitud, cuerpo elaborado en acero rotado en frío, acabado exterior en color blanco mate texturizado, equipado con LED de 133 w, 3000 kelvin, marca Elmsa, balastro electrónico integrado al luminario con operación a 127 volts.	LED 133w 127v 3000k	399.0 W
14	L14		10	Sistema de iluminación compuesto por Luminario para empotrar en plafond, fabricado en lámina con cabado de pintura poliéster en polvo de aplicación electrostática color negro, equipado con 3 lamparas de tecnología LED con una potencia total de 91.5 W, 3000 kelvin, 25° de óptica, 100-305V, IP10	LED 91.5 100-305v 3000k	915.0 W


CATÁLOGO DE ILUMINACIÓN

PROYECTO DE ILUMINACIÓN DE RESIDENCIA, EN CUÁL SE PARTICIPÓ EN LA PROPUESTA DE LA ILUMINACIÓN Y LA ELABORACIÓN DE LOS PLANOS Y CATÁLOGO DE ILUMINACIÓN CORRESPONDIENTES.




ELABORACIÓN DE MURAL A BASE DE PINTURA Y MARCADOR ACRÍLICO, PARA DECORACIÓN DE NUEVO CAFÉ UBICADO EN EL HOTEL DE LA CIUDAD DE CANCÚN, QUINTANA ROO DE LA CADENA HOTELERA IBEROSTAR.

PARA DICHO PROYECTO SE COLABORÓ CON EL DEPARTAMENTO DE DECORACIÓN. LA IDEA DEL MURAL ERA RECREAR UNA PIZARRA CON ALGUNA FRASE REFERENTE AL CONSUMO DE CAFÉ.

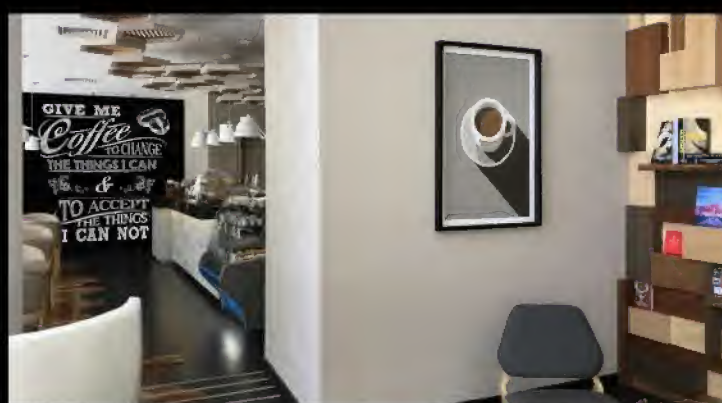

RENDER DEL CLIENTE

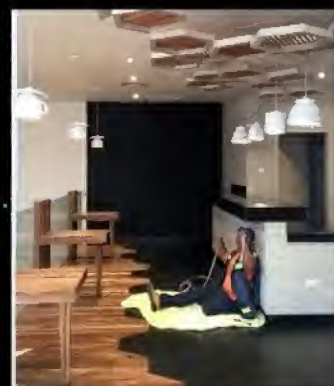



ELABORACIÓN Y DISEÑO DE MURAL A BASE DE PINTURA Y MARCADOR ACRÍLICO, PARA DECORACIÓN COMO PARTE DE REFORMA DE CAFÉ UBICADO EN EL HOTEL DE PLAYA PARAÍSO EN LA CIUDAD DE PLAYA DEL CARMEN, QUINTANA ROO DE LA CADENA HOTELERA IBEROSTAR. PARA DICHO PROYECTO SE COLABORÓ CON EL DEPARTAMENTO DE DECORACIÓN DE DICHA CADENA.

PARA ESTE TRABAJO SE SOLICITÓ UNA PROPUESTA QUE SE INTEGRARA AL ESPACIO DESTINADO PARA EL MURAL, POR LO QUE SE PROPUSO UN MAPAMUNDI CON LA TEMÁTICA DE LA PRODUCCIÓN Y PREPARACIÓN DE CAFÉ.

LA EDICIÓN DEL DISEÑO SE HIZO EN PHOTOSHOP Y AUTOCAD.




PROPUESTA APROBADA




MURAL STAR CAFÉ LINDO | OBRA - HOTEL IBEROSTAR

PLAYA DEL CARMEN, QUINTANA ROO

NOV./2018

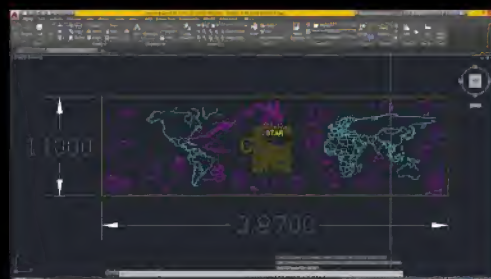P
R
O
P
U
E
S
T
A
SP ROGRAMAS:
-AUTOCAD
-PHOTOSHOPMURAL STAR CAFÉ LINDO | OBRA -
HOTEL IBEROSTARPLAYA DEL CARMEN, QUINTANA ROO
NOV./2018



ELABORACIÓN
DE MURAL DE 3.00
X 4.20 MTS.
Y COLABORACIÓN
EN EL DISEÑO DE
INTERIORES PARA
CASA HABITACIÓN.

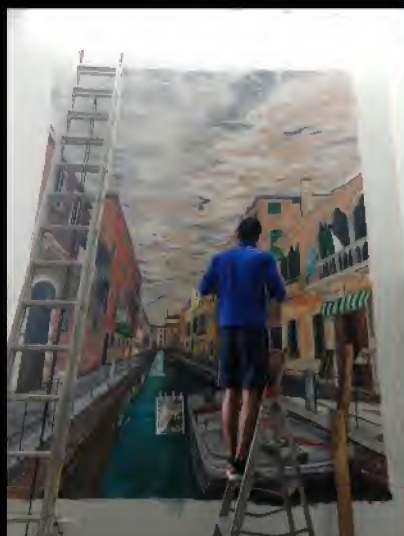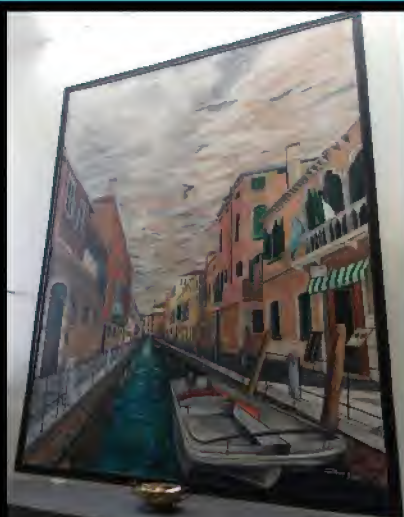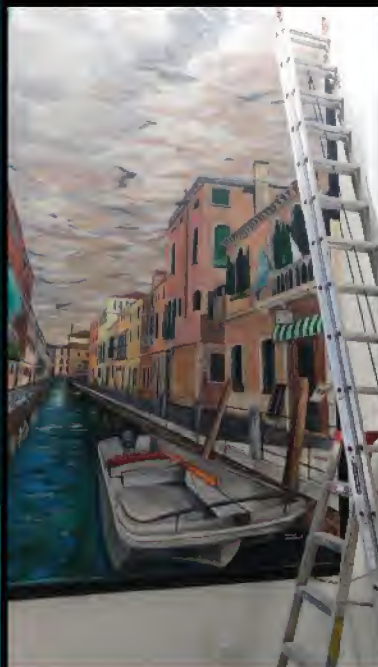

EL PROYECTO
CONSISTE EN EL
DISEÑO DE
INTERIORES DE
LAS 3
RECÁMARAS, EL
DISEÑO DE LA
TERRAZA EN EL
PATIO TRASERO, 1
MURAL EN LA
SALA,
MODIFICACIONES
EN EL CUARTO DE
LAVADO Y LA
COCINA.





P
ROCESO

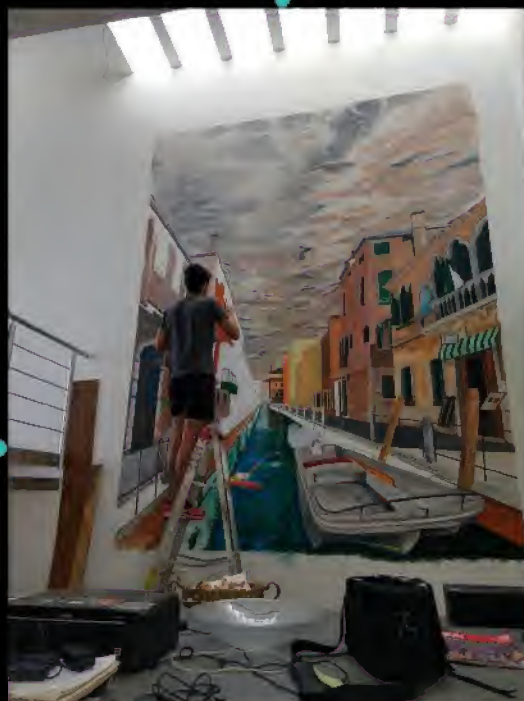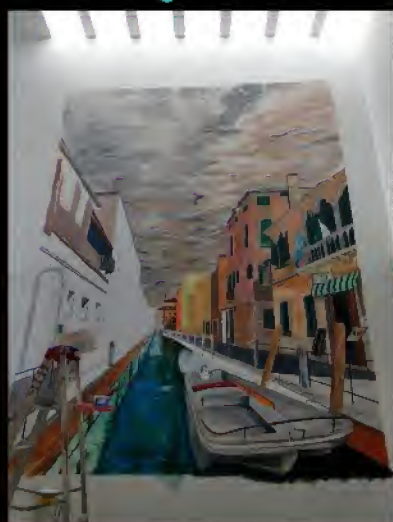


CASA G | OBRA - FAM. GONZÁLEZ
AGUASCALIENTES, AGUASCALIENTES
ENE./2019

E | R

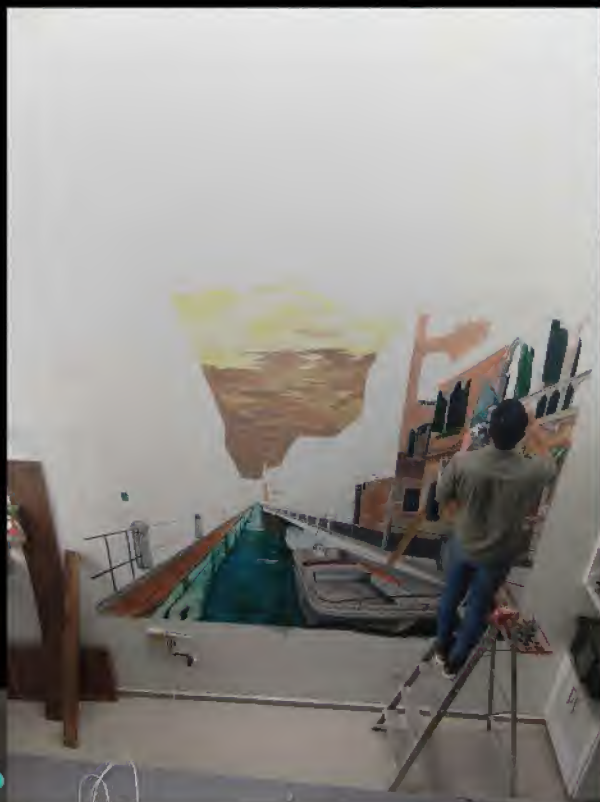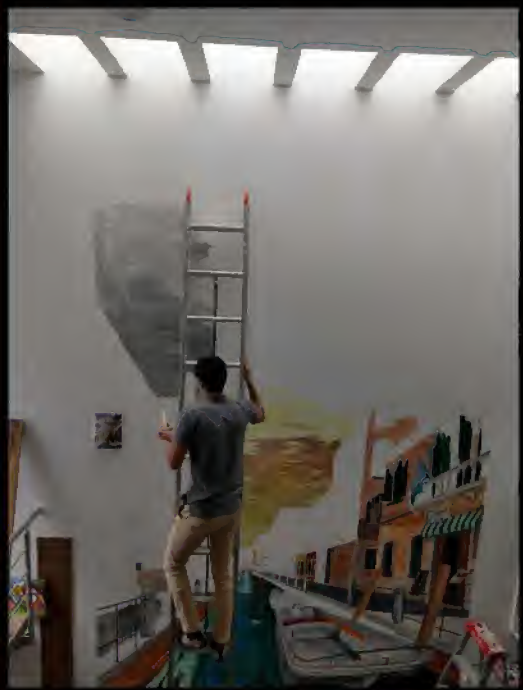

P
ROCESO DE
ELABORACIÓN

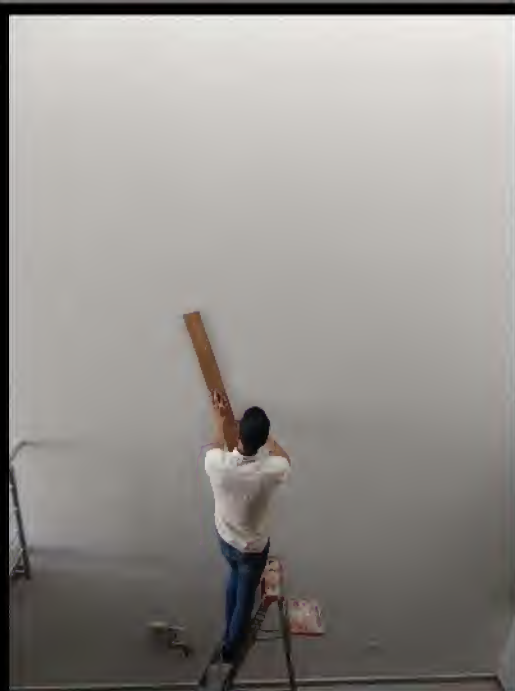

CASA G | OBRA - FAM. GONZÁLEZ
AGUASCALIENTES, AGUASCALIENTES
ENE./2019





ELABORACIÓN DE DETALLES DE CANCELERÍA PARA LAS DISTINTAS OBRAS.




DETALLE DE LOUVER Z

MEDIDA REAL PIPA 90° CON TAPA- EXISTENCIA DONA ALMA

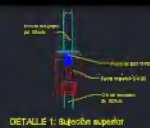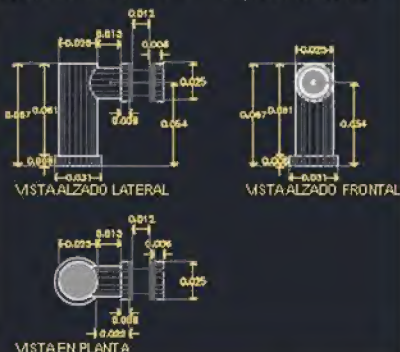


DETALLE 1: Sujeción superior

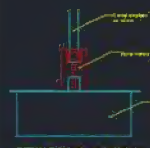

DETALLE 2: Corte vertical inferior



DETALLE 3: Corte frontal derecho

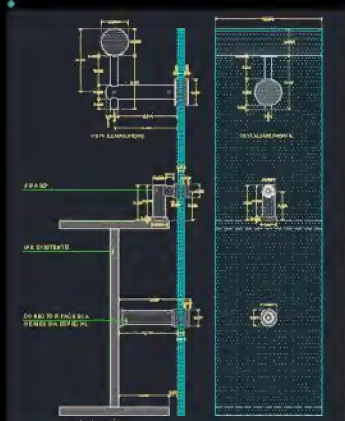


DETALLE DE FACHADA CON PIPAS




PROGRAMAS:
-AUTOCAD



FACHADA 1
CATALOGO: CANCEL-01

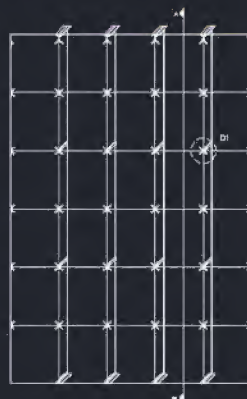



FACHADA 01

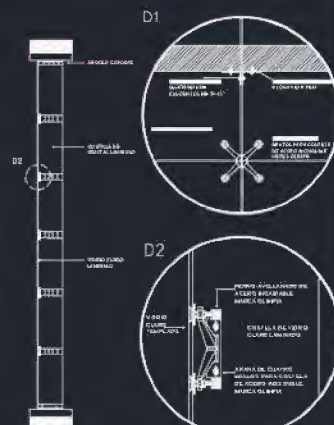

CORTE A-A'

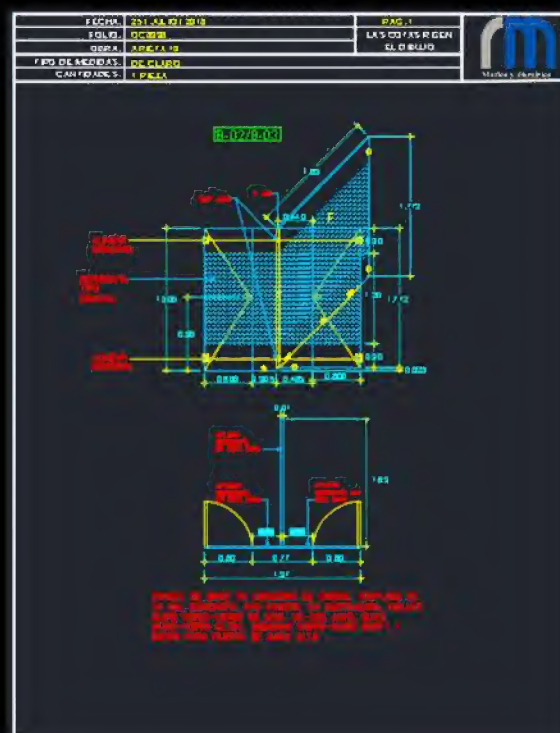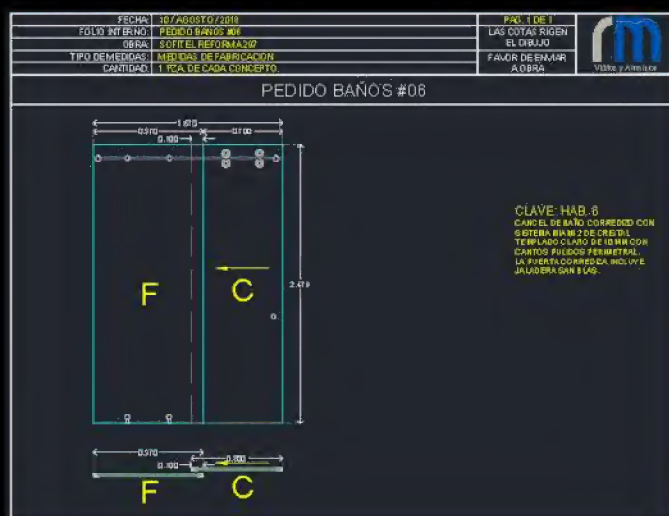

EJEMPLOS DE CROQUIS DE FABRICACIÓN DE ALGUNAS DE LAS DISTINTAS OBRAS LLEVADAS A CABO DURANTE PERIODO EN LA EMPRESA.

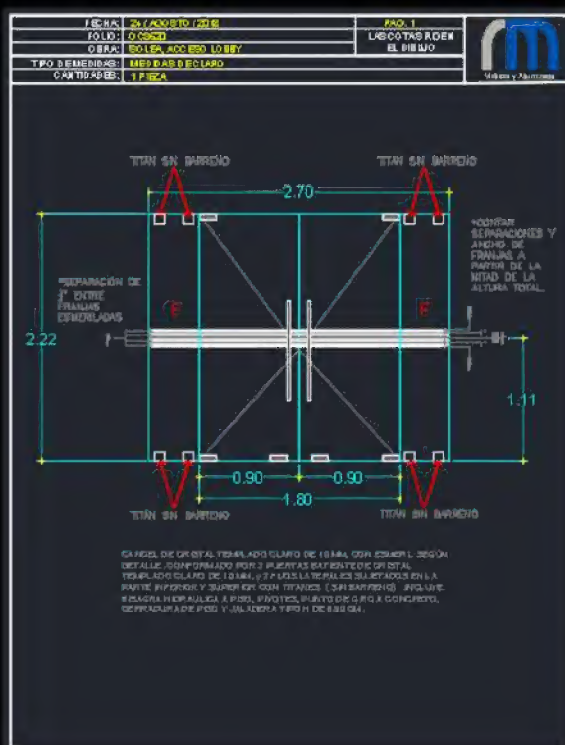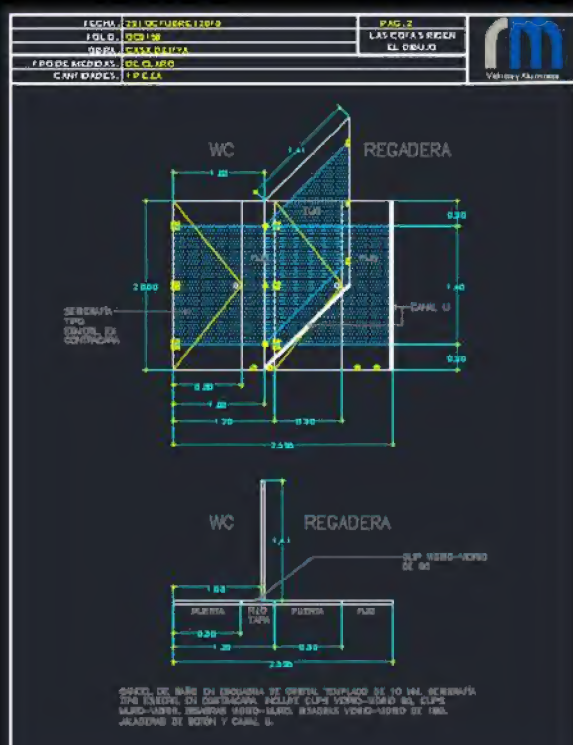

PROGRAMAS:
-AUTOCAD

PRESUPUESTO

AT'N: EDUARDO CASTILLO
CLIENTE: CONSUR

OBRA: DEPTOS. AME 100
UBICACIÓN: MÉRIDA, YUCATÁN

FOLIO: RM-02829



Vidrios y aluminios
C. 23-A Núm. 100
P.O. 22 y 24
Cruce de Hídalo
1ra. Pta. Color
Mérida, Yuc. C.P. 97200
+52 999 165 5371



MÉRIDA, YUC. A 15 DE JUNIO DE 2018

POR MEDIO DE LA PRESENTE, EN ATENCIÓN A SU AMABLE SOLICITUD ENVIAMOS EL SIGUIENTE PRESUPUESTO:

CLAVE	UBIC.	DESCRIPCIÓN	CANT.	UNID.	P. UNITARIO	IMPORTE
E-1	DEPTO.1 /REC. 1 P.A.	Espejo de 6mm de 1.03 x 1.00 mts, con cantos pulidos y bastidor a base de tubo de 1 1/2 X 3/4" en aluminio color natural.	1	PZA.	\$	\$
E-2	DEPTO.1 /REC. PPAL.	Espejo de 6mm de 1.035 x 1.00 mts, con cantos pulidos y bastidor a base de tubo de 1 1/2 X 3/4" en aluminio color natural.	1	PZA.	\$	\$
E-3	DEPTO.1 /1/2 BAÑO	Espejo de 6mm de 0.50 x 1.00 mts, con cantos pulidos y bastidor a base de tubo de 1 1/2 X 3/4" en aluminio color natural.	1	PZA.	\$	\$
F-1	DEPTO.1/ REC.1	Fijo para baño de 0.93 x 1.80 mts, de cristal templado claro de 10 mm. Incluye clips muro-vidrio.	1	PZA.	\$	\$
F-2	DEPTO.1/ REC. PPAL.	Fijo para baño de 0.61 x 1.80 mts, de cristal templado claro de 10 mm. Incluye clips muro-vidrio.	1	PZA.	\$	\$
E-4	DEPTO.2/ 1/2 BAÑO P.B.	Espejo de 6mm de 0.50 x 1.00 mts, con cantos pulidos y bastidor a base de tubo de 1 1/2 X 3/4" en aluminio color natural.	1	PZA.	\$	\$
E-5	DEPTO.2/ REC. 1 P.A.	Espejo de 6mm de 1.015 x 1.00 mts, con cantos pulidos y bastidor a base de tubo de 1 1/2 X 3/4" en aluminio color natural.	1	PZA.	\$	\$
E-6	DEPTO.2/ REC. PPAL. P.A.	Espejo de 6mm de 1.03 x 1.00 mts, con cantos pulidos y bastidor a base de tubo de 1 1/2 X 3/4" en aluminio color natural.	1	PZA.	\$	\$
F-3	DEPTO.2/ REC.1 P.A.	Fijo para baño de 0.84 x 1.80 mts, de cristal templado claro de 10 mm. Incluye clips muro-vidrio.	1	PZA.	\$	\$
F-4	DEPTO.2/ REC. PPAL. P.A.	Fijo para baño de 0.60 x 1.80 mts, de cristal templado claro de 10 mm. Incluye clips muro-vidrio.	1	PZA.	\$	\$
E-7	DEPTO.3/ 1/2 BAÑO P.B.	Espejo de 6mm de 0.50 x 1.00 mts, con cantos pulidos y bastidor a base de tubo de 1 1/2 X 3/4" en aluminio color natural.	1	PZA.	\$	\$
E-8	DEPTO.3/ REC. 1 P.B.	Espejo de 6mm de 1.025 x 1.00 mts, con cantos pulidos y bastidor a base de tubo de 1 1/2 X 3/4" en aluminio color natural.	1	PZA.	\$	\$
F-5	DEPTO.3/ REC.1 P.B.	Fijo para baño de 0.75 x 1.80 mts, de cristal templado claro de 10 mm. Incluye clips muro-vidrio.	1	PZA.	\$	\$
E-9	DEPTO.4/ 1/2 BAÑO P.A.	Espejo de 6mm de 0.50 x 1.00 mts, con cantos pulidos y bastidor a base de tubo de 1 1/2 X 3/4" en aluminio color natural.	1	PZA.	\$	\$
E-10	DEPTO.4/ REC. 1 P.A.	Espejo de 6mm de 1.025 x 1.00 mts, con cantos pulidos y bastidor a base de tubo de 1 1/2 X 3/4" en aluminio color natural.	1	PZA.	\$	\$
F-6	DEPTO.4/ REC.1 P.A.	Fijo para baño de 0.745 x 1.80 mts, de cristal templado claro de 10 mm. Incluye clips muro-vidrio.	1	PZA.	\$	\$
Subtotal						\$

Elaboró: Arq. Ernesto Reséndiz Ramirez

Pág. 1

PRESUPUESTO

PRESUPUESTOS, FABRICACIONES Y
COORDINACIÓN DE SUMINISTRO DE MATERIALES
PARA CANCELES DE BAÑO Y ESPEJOS DE
CONJUNTO DE DEPARTAMENTOS.

COTIZACIÓN

FECHA: 14.06.18

OBRA: DEPTOS. AME 100

ESPEJO

ESPEJO DE 6 MM. CON
CANTOS PULIDOS PERIMETRAL
DE:

- E1 1.050 X 1.000 MTS.
- E2 1.035 X 1.000 MTS.
- E3 1.050 X 1.000 MTS.
- E4 1.050 X 1.000 MTS.
- E5 1.015 X 1.000 MTS.
- E6 1.030 X 1.000 MTS.
- E7 1.050 X 1.000 MTS.
- E8 1.025 X 1.000 MTS.
- E9 1.050 X 1.000 MTS.
- E10 1.025 X 1.000 MTS.

GRACIAS
Arq. ERNESTO RESENDIZ

CROQUIS DE FABRICACIÓN DE ESPEJOS

COTIZACIÓN

FECHA: 14.06.18

OBRA: DEPTOS. AME 100

FIJO

FIJO PARA BAÑO DE
CRISTAL TEMPLADO DE 10
MM, INCLUYE CLIPS
MURO-VIDRIO:

- F1 0.93 X 1.80 MTS.
- F2 0.61 X 1.80 MTS.
- F3 0.84 X 1.80 MTS.
- F4 0.60 X 1.80 MTS.
- F5 0.75 X 1.80 MTS.
- F6 0.745 X 1.80 MTS.

GRACIAS
Arq. ERNESTO RESENDIZ

CROQUIS DE FABRICACIÓN DE FIJOS DE BAÑOS



PLANO DE CANCELERÍA




DETALLE DE ESPEJO



ELABORACIÓN DE PRESUPUESTOS DE CANCELERÍA INTERIOR Y EXTERIOR PARA RESIDENCIA.

PEDIDO DE MATERIALES PARA FABRICACIONES, TRATO CONSTANTE CON EL CLIENTE, ELABORACIÓN DE CROQUIS PARA FABRICACIONES DE CANCELERÍA INTERIOR Y EXTERIOR, LOUVERS, PÉRGOLAS Y ESPEJOS DE TODA LA OBRA.

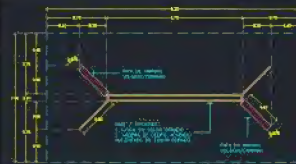

FECHA: _____ PAG. 1 DE 1
PRESUPUESTO BASE: _____ LAS COTAS RIGEN EL DIBUJO
OBRA: CASA PATRÓN VALES

CROQUIS DE FABRICACIÓN

C-11/res. chofera

0.525 → 0.990

- VENTANA CORREDIZA L3"
- ALUMINIO COLOR MADERA
- CRISTAL FLOTADO CLARO DE 6 MM.
- VISTA INTERIOR
- MOSQUITERO CORREDIZO

C-11/baño res. chofera

0.35 → 0.990

- VENTANA CORREDIZA L3"
- ALUMINIO COLOR MADERA
- CRISTAL FLOTADO CLARO DE 6 MM.
- VISTA INTERIOR
- MOSQUITERO CORREDIZO

C-19/terrace

1.125 → 2.030

- VENTANA CORREDIZA L3"
- ALUMINIO COLOR MADERA
- CRISTAL FLOTADO CLARO DE 6 MM.
- VISTA INTERIOR
- MOSQUITERO CORREDIZO

C-20/res. de santito

2.110 → 2.210

- PUERTA CORREDIZA L3"
- ALUMINIO COLOR MADERA
- CRISTAL FLOTADO CLARO DE 6 MM.
- VISTA INTERIOR
- MOSQUITERO CORREDIZO

CROQUIS DE FABRICACIÓN DE CANDELES

FECHA: _____ PAG. 1 DE 4
PRESUPUESTO BASE: _____ LAS COTAS RIGEN EL DIBUJO
OBRA: CASA PATRÓN VALES

FABRICACIÓN #01

C-01/corredor

1.000 → 1.000

- PUERTA CORREDIZA INTER 90
- ALUMINIO COLOR MADERA
- CRISTAL FLOTADO CLARO DE 10 MM.
- MOSQUITERO CORREDIZO
- VISTA INTERIOR

C-02/corredor

1.000 → 1.000

- PUERTA CORREDIZA INTER 90
- ALUMINIO COLOR MADERA
- CRISTAL FLOTADO CLARO DE 10 MM.
- MOSQUITERO CORREDIZO
- VISTA INTERIOR

PENDIENTE

C-03/C-04/terrace

1.000 → 1.000

- PUERTA CORREDIZA INTER 90
- ALUMINIO COLOR MADERA
- CRISTAL FLOTADO CLARO DE 10 MM.
- MOSQUITERO CORREDIZO
- VISTA INTERIOR

PENDIENTE

C-08/sala de juegos

1.000 → 1.000

- PUERTA CORREDIZA INTER 90
- ALUMINIO COLOR MADERA
- CRISTAL FLOTADO CLARO DE 6 MM.
- MOSQUITERO CORREDIZO
- VISTA INTERIOR

C-09/sala de juegos

1.000 → 1.000

- PUERTA CORREDIZA INTER 90
- ALUMINIO COLOR MADERA
- CRISTAL FLOTADO CLARO DE 6 MM.
- MOSQUITERO CORREDIZO
- VISTA INTERIOR

FECHA: _____ PAG. 1 DE 4
PRESUPUESTO BASE: _____ LAS COTAS RIGEN EL DIBUJO
OBRA: CASA PATRÓN VALES

PRESUPUESTO

ATP: ARI, GIGONIA VALES
CURSOS: GIGONIA VALES ARQUITECTURA
UBICACIÓN: MÉRIDA, YUCATÁN
PROYECTO: RM-0000

MÉRIDA, YUC. a 18 DE JULIO DE 2018

FORAMEN DEL PRESENTE, EN ATENCIÓN A SU AMABLE SOLICITUD EMANAR EL SIGUIENTE PRESUPUESTO:

ITEM	DESCRIPCIÓN	CANTIDAD	UNIDAD	VALOR UNITARIO	TOTAL
E-1	BARBOTEADO DE ALUMINIO	1	PSA	5	5
E-2	BAJO FUNDADO	2	PSA	1,000.00	2,000.00
E-3	BAJO FUNDADO	1	PSA	1,700.00	1,700.00
E-4	BAJO FUNDADO	1	PSA	1,000.00	1,000.00
	Total				4,705.00

NOTA:

- INCLUIR SUPLENTO, INSTALACIÓN Y SELLO PERIMETRAL.
- CUALQUIER MODIFICACIÓN DEL PROYECTO, MODIFICAR EL IMPORTE DE ESTE PRESUPUESTO.
- LOS PRECIOS DE ESTE PRESUPUESTO SON UNA ESTIMACIÓN DE 12 MESES Y SON SUJETOS A CAMBIOS SIN PREVENIR.



CONDICIONES DE PAGO:

- 50% DE ANTICIPO Y SALDO SOBRE ENTREGA.

SIN BAO POR EL MOMENTO Y ESPERANDO SERVIR, QUEDO COMO SU ATENTO Y SEGURO SERVIDOR PARA CUALQUIER DUDA O ACUERDO.


ATENTAMENTE

PRESUPUESTO DE BAÑO

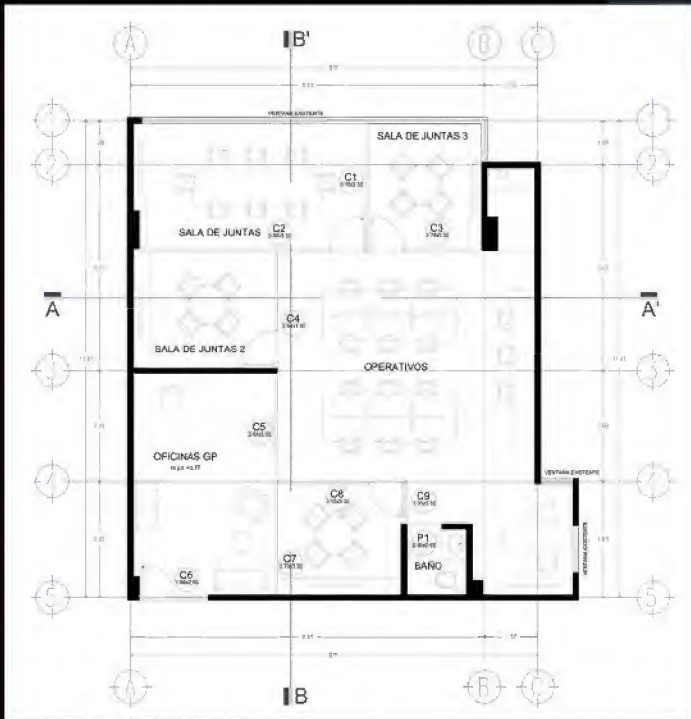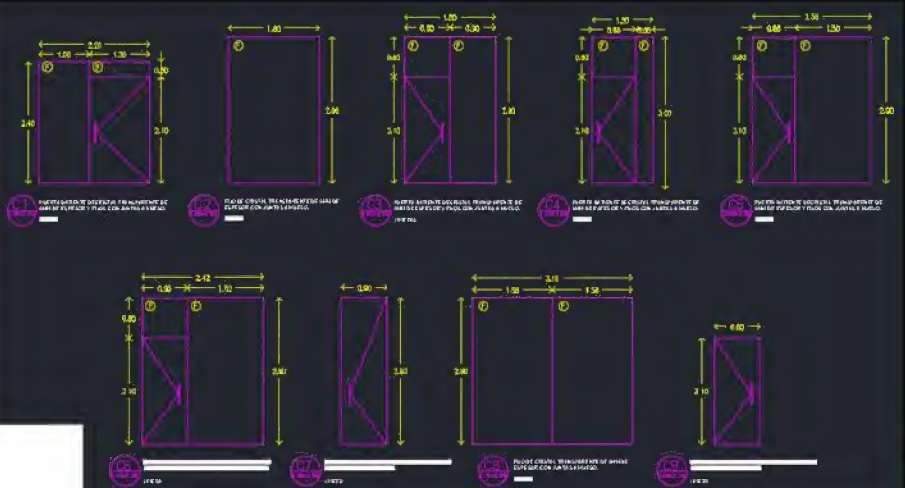


PLANO DE CANCELERÍA

PRESUPUESTOS, FABRICACIONES Y COORDINACIÓN DE SUMINISTRO DE MATERIALES PARA CANCELERÍA INTERIOR DE OFICINA UBICADA EN PLAZA COMERCIAL.

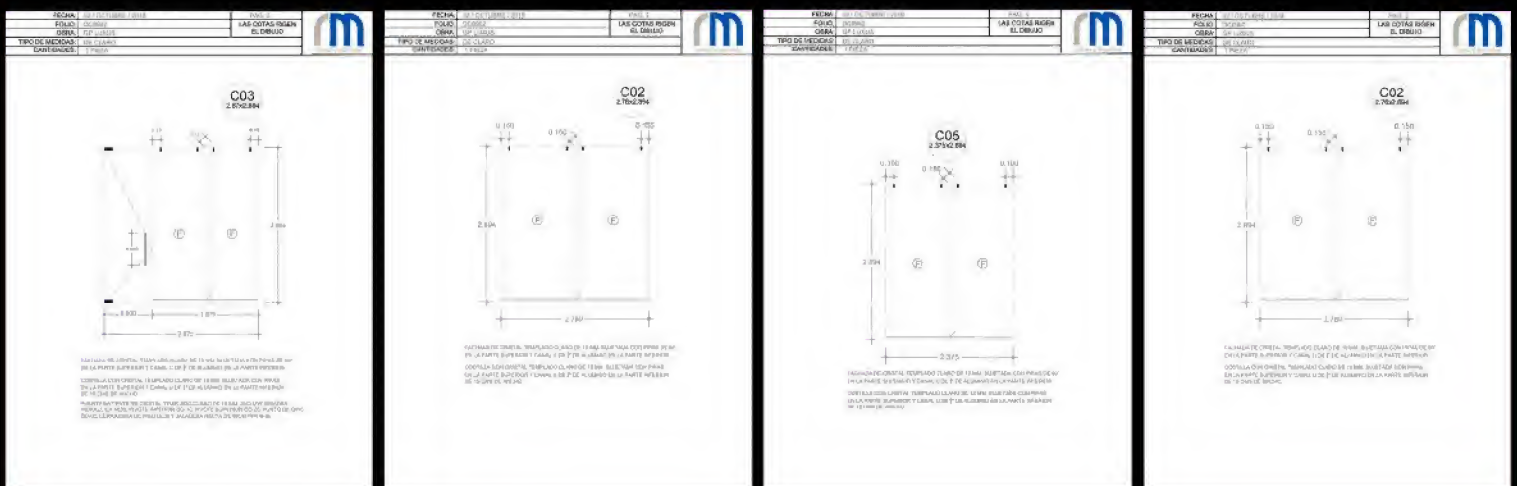



CROQUIS DE FABRICACIÓN DE PUERTA PARA FACHADA

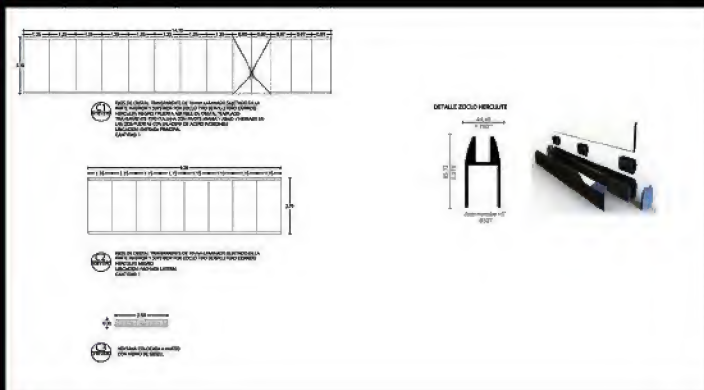


ATENCIÓN AL CLIENTE DESDE LA REALIZACIÓN DE PRESUPUESTOS DE TODA LA FACHADA Y CANCELERÍA INTERIOR.

DIALOGO PARA HACER MODIFICACIONES EN LOS PRESUPUESTOS EN EL TRANSURSO DE LA OBRA.

HACER LOS CROQUIS PARA LAS FABRICACIONES, PEDIR EL SUMINISTRO DE LOS MATERIALES PARA ENVIAR A OBRA Y DAR SEGUIMIENTO A LOS TIEMPOS DE ENTREGA, PARA FINALMENTE HACER EL CIERRE DE LA OBRA.

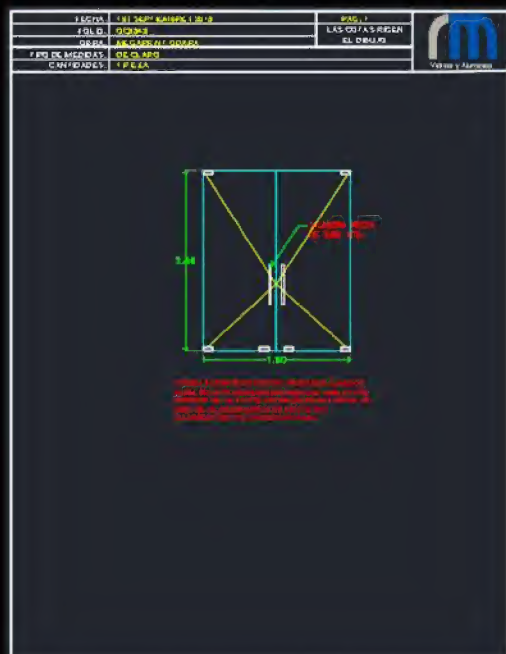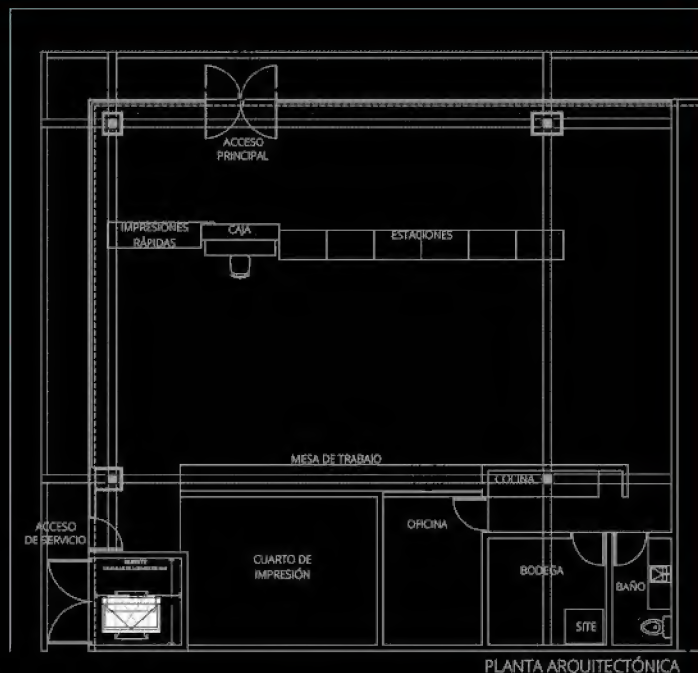


CROQUIS DE FABRICACIÓN DE PUERTA PARA FACHADA

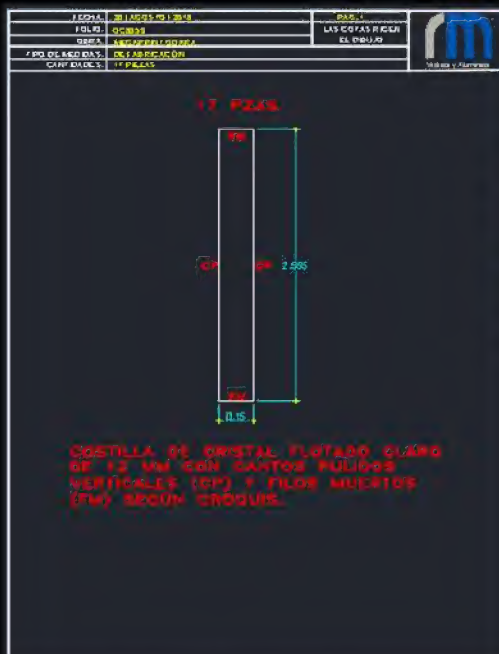


CROQUIS PARA FABRICACIÓN DE COSTILLAS



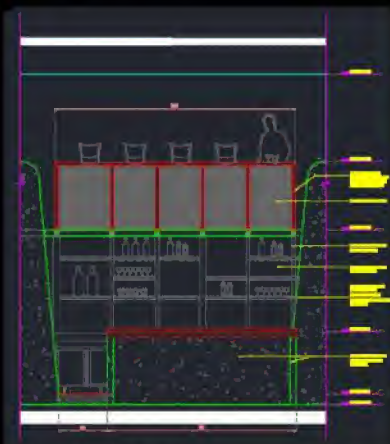


DETALLE DE BARRA

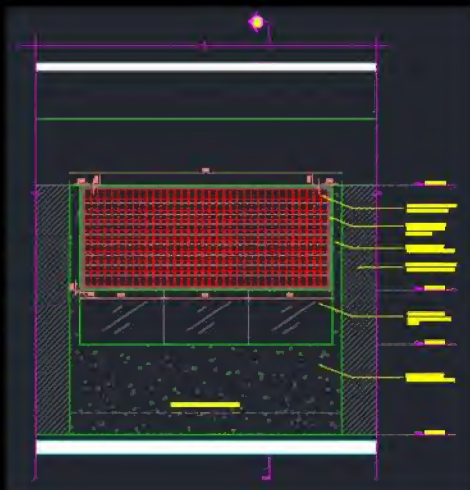

ELABORACIÓN DE PRESUPUESTOS DE FACHADA, CANCELERÍAS Y ESPEJOS INTERIORES PARA OBRA DE RESTAURANTE EN NUEVO CENTRO COMERCIAL DE MÉRIDA.

CROQUIS DE FABRICACIÓN Y COORDINACIÓN DEL SUMINISTRO DE LOS MATERIALES NECESARIOS PARA OBRA. ATENCIÓN AL CLIENTE.

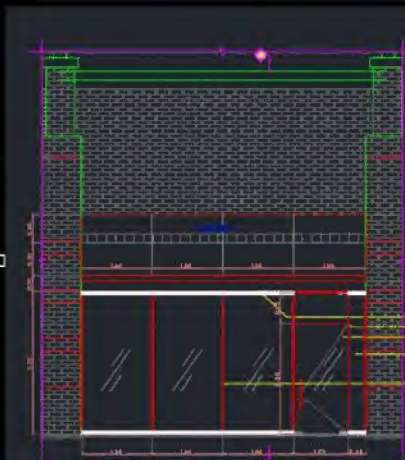

COCINA



FACHADA

PRESUPUESTO

AT N°: ING. JULIAN SOLIS
CLIENTE: TARAN
OBRA: RESTAURANTE TATEMAR
UBICACIÓN: MERIDA, YUCATAN
FOLIO:

MÉRIDA, YUC. A 25 DE JULIO DE 2018

POR MEDIO DE LA PRESENTE, EN ATENCIÓN A SU AMABLE SOLICITUD ENVIAMOS EL SIGUIENTE PRESUPUESTO:

CLASE	DESCRIPCIÓN	CANT.	UNID.	P. UNITARIO
CA01	FACHADA	1	PZA	\$

Subtotal
IVA 16%
Total

NOTA:
• INCLUYE SUMINISTRO, INSTALACIÓN Y SELLADO PERIMETRAL.
• CUALQUIER MODIFICACIÓN DEL PROYECTO, MODIFICARÁ EL IMPORTE DE ESTE PRESUPUESTO.
• LOS PRECIOS DE ESTE PRESUPUESTO TIENEN UNA VIGENCIA DE 72 HRS Y SON SUJETOS A CAMBIOS SIN PREVIO AVISO

CONDICIONES DE PAGO:
• 50% DE ANTICIPO Y SALDO SOBRE ESTIMACIÓN.


SIN MAS POR EL MOMENTO Y ESPERANDO SERVIRLE, QUEDO COMO SU ATENTO Y SEGURO SERVIDOR PARA CUALQUIER ACLARACIÓN.

Elaboró: Ing. Ernesto Rodríguez Ramírez

Pág. 1


PRESUPUESTO DE LA FACHADA

[---][Top][3D Wireframe]

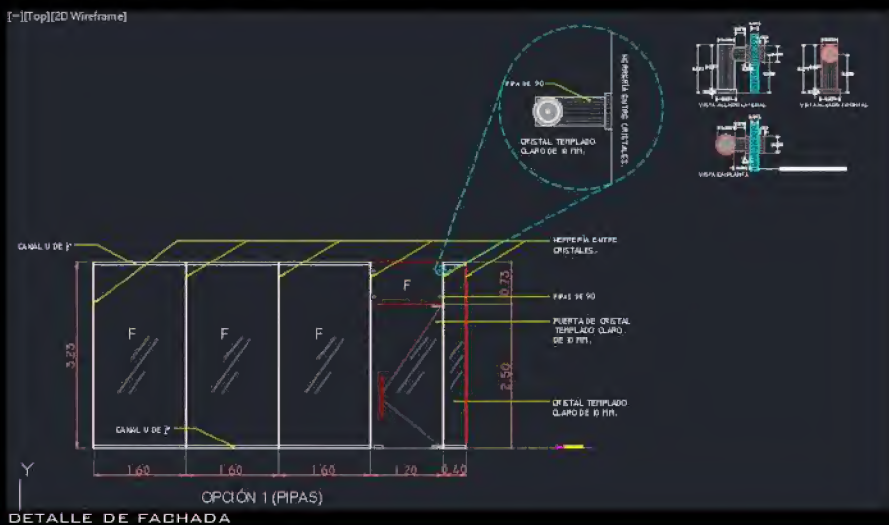


DETALLE DE FACHADA

**RESTAURANTE TATEMAR LA ISLA | OBRA -
RM CARPINTERÍA DE ALUMINIOS
MÉRIDA, YUCATÁN
JUN./2018**


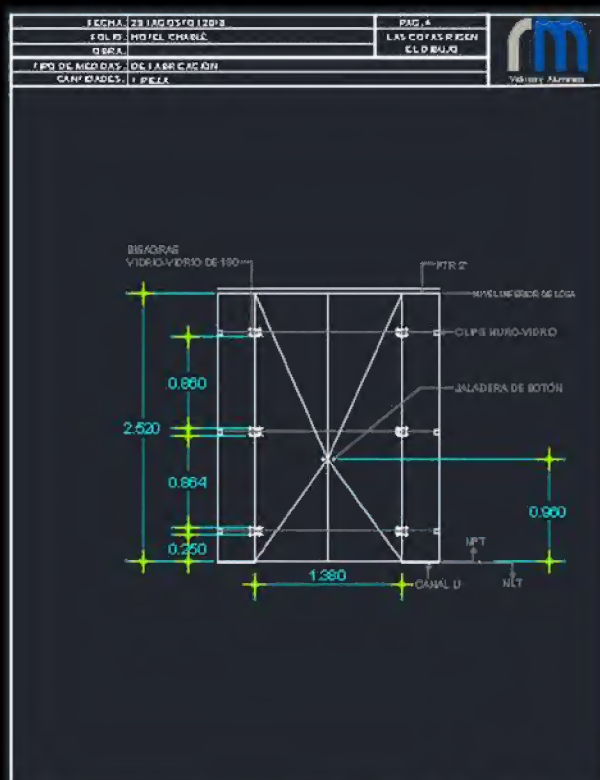



HOTEL CHABLÉ

ELABORACIÓN DE CROQUIS DE FABRICACIÓN PARA ENVIAR A OBRA Y COORDINACIÓN DEL SUMINISTRO DE LOS HERRAJES Y MATERIALES PARA LA INSTALACIÓN DE CANCELERÍA.

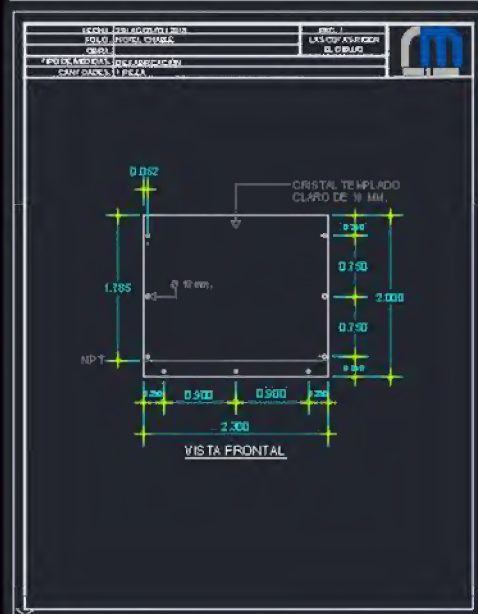

CROQUIS DE FABRICACIÓN

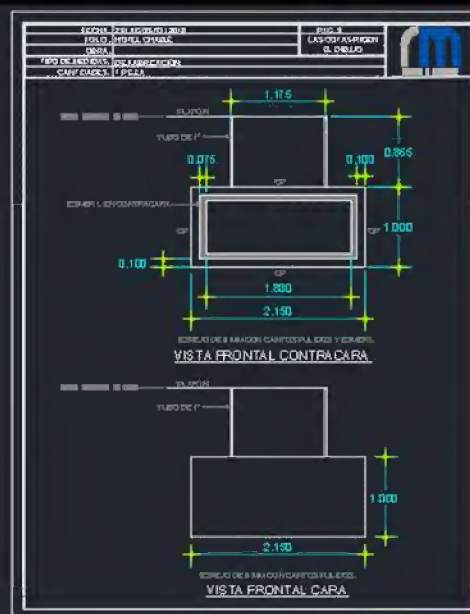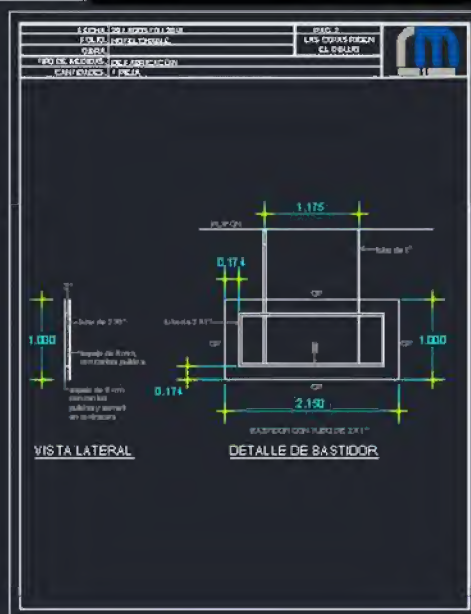

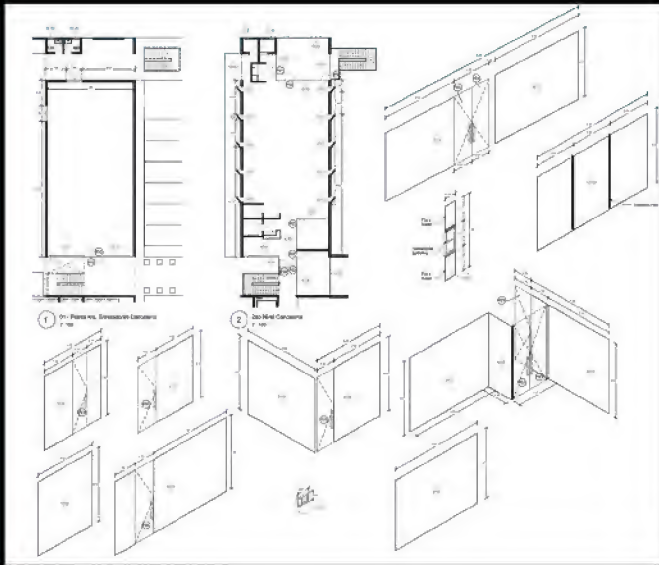

CANCELERÍA INTERIOR



PLANO DE CANCELERÍA

S EGUIMIENTO DE TODA LA OBRA, ELABORACIÓN DE PRESUPUESTOS, FABRICACIONES, ÓRDENES DE COMPRA PARA EL SUMINISTRO DE MATERIALES Y COORDINACIÓN DE LOS TIEMPOS DE ENTREGA. PARA CANCELERÍAS DEL LABORATORIO DE INSTITUTO TECNOLÓGICO DEL PETRÓLEO Y ENERGÍA.

PRESUPUESTO

AT'N: ARQ. ROGER FAJARDO
 CLIENTE: IMH ARQUITECTOS
 OBRA: DOMO SIMULADOR IITE
 UBICACIÓN: MÉRIDA, YUCATÁN
 FOLIO: RM-03653

MÉRIDA, YUC. A 14 DE DICIEMBRE DE 2018

POR MEDIO DE LA PRESENTE, EN ATENCIÓN A SU AMABLE SOLICITUD ENVIAMOS EL SIGUIENTE PRESUPUESTO:

CLAVE	DESCRIPCIÓN	CANT.	UNID.	P. UNITARIO	IMPORTE
V01	2do Nivel Cancel de 0.58 x 3.10 mts, de cristal flotado claro de 6 mm y aluminio color natural mate. Conformado verticalmente por dos fijos L2" inferior y superior de 0.58 x 0.91 mts y 1 ventana de proyección S-35 de 0.58 x 1.37 mts.	10	PZA	\$	\$
V02	2do Nivel Fijo L3" de 6.00 x 2.33 mts, de cristal flotado claro de 10 mm y aluminio color natural mate. Dividido en 4 secciones con unión a hueso. Incluye costillas de cristal flotado claro de 10mm.	1	PZA	\$	\$
V03-F1	2do Nivel Cancel de 3.11 x 2.73 mts, de cristal flotado claro de 6 mm y aluminio color natural mate. Conformado horizontalmente por 1 fijo L3" de 1.57 x 2.73 mts, 1 fijo L3" de 0.77 x 2.73 mts, y 1 puerta batiente L-1750 de 0.77 x 2.75 mts, con 1 antepecho de 0.77 x 0.72 mts. Incluye jaladora 2246 Mca. Herralum, y cerradura 549 Mca. Philips.	1	PZA	\$	\$
V04-P2	2do Nivel Cancel de 6.11 x 3.48 mts, de cristal flotado claro de 6 mm y aluminio color natural mate. Conformado horizontalmente por 1 fijo L3" de 3.97 x 2.73 mts, dividido en 3 secciones con unión a hueso, 1 fijo de 1.14 x 2.73 mts y 1 puerta batiente L-1750 de 1.00 x 2.75 mts, con 1 antepecho de 1.00 x 3.48 mts. Incluye jaladora 2246 Mca. Herralum y cerradura 549 Mca. Philips.	1	PZA	\$	\$
V05	2do Nivel Cancel L3" de 3.79 x 2.73 mts, de aluminio color natural mate. Conformado verticalmente por 1 fijo superior de cristal flotado claro de 6 mm de 3.79 x 0.75 mts y 1 fijo inferior de cristal flotado claro de 6 mm de 3.79 x 1.98 mts. Dividido en 3 secciones con unión a hueso.	3	PZA	\$	\$
V06-F3	2do Nivel Cancel de 0.935 x 3.44 mts, de cristal flotado claro de 6 mm y aluminio color natural mate. Conformado por 1 puerta batiente L-1750 de 0.935 x 2.75 mts, con 1 antepecho L3" de 0.935 x 0.69 mts. Incluye jaladora 2246 Mca. Herralum y cerradura 549 Mca. Philips.	1	PZA	\$	\$
V07	2do Nivel Fijo L3" de 4.23 x 2.76 mts, de cristal flotado claro de 10 mm y aluminio color natural mate. Dividido en 3 secciones con unión a hueso. Incluye costillas de cristal flotado claro de 10 mm.	1	PZA	\$	\$
V08	2do Nivel Fijo L3" de 1.15 x 2.33 mts, de cristal flotado claro de 10 mm y aluminio color natural mate.	1	PZA	\$	\$
V09	2do Nivel Fijo L3" de 3.00 x 2.35 mts, de cristal flotado claro de 10 mm y aluminio color natural mate. Dividido en 3 secciones con unión a hueso. Incluye costillas de cristal flotado claro de 10 mm.	1	PZA	\$	\$

Diciembre 14, 2018

Pág. 1

PRESUPUESTOS DE CANCELERÍA DE LA OBRA

PRESUPUESTO

AT'N: ARQ. ROGER FAJARDO
 CLIENTE: IMH ARQUITECTOS
 OBRA: DOMO SIMULADOR IITE
 UBICACIÓN: MÉRIDA, YUCATÁN
 FOLIO: RM-03643


MÉRIDA, YUC. A 16 DE OCTUBRE DE 2018

POR MEDIO DE LA PRESENTE, EN ATENCIÓN A SU AMABLE SOLICITUD ENVIAMOS EL SIGUIENTE PRESUPUESTO:

CLAVE	DESCRIPCIÓN	CANT.	UNID.	P. UNITARIO	IMPORTE
V01	2do Nivel Cancel de 0.58 x 3.10 mts, de cristal flotado tintes de 6 mm y aluminio color natural mate. Conformado verticalmente por dos fijos L2" inferior y superior de 0.58 x 0.91 mts, y 1 ventana de proyección S-35 de 0.58 x 1.37 mts.	10	PZA	\$	\$
V02	2do Nivel Fijo de 6.00 x 2.33 mts, de cristal templado tintes de 10 mm y aluminio color natural mate. Sujeto en el canto inferior y superior con canal U de 3/4". Dividido en 5 secciones unidas a hueso. Incluye costillas de cristal templado claro de 12 mm, sujetadas con en el canto superior e inferior con canal U de 3/4".	1	PZA	\$	\$
V03-P1	2do Nivel Cancel de 3.08 x 3.50 mts, de cristal templado tintes de 10 mm y aluminio color natural mate. Conformado por 1 puerta batiente de 0.77 x 2.40 mts, con 1 antepecho de 0.77 x 1.03 mts, sujetado en el canto superior con canal U de 3/4", 1 fijo de 1.54 x 3.50 mts, y 1 fijo de 0.77 x 3.50 mts, sujetados en el canto superior e inferior con canal U de 3/4". Incluye bisagra hidráulica, pivotes, herrajes de giro para antepecho, cerradura de pino y jaladora recto de 0.90 mts. Incluye costillas de cristal templado claro de 12 mm, sujetadas con canal U de 3/4".	1	PZA	\$	\$
V04-P2	2do Nivel Cancel de 6.01 x 3.50 mts, de cristal templado tintes de 10 mm y aluminio color natural mate. Conformado por 1 puerta batiente de 1.00 x 2.40 mts, con 1 antepecho de 1.00 x 1.10 mts, sujetado en el canto superior con canal U de 3/4", 1 fijo de 3.98 x 3.50 mts, dividido en 3 secciones unidas a hueso, y 1 fijo de 1.09 x 3.50 mts, sujetados en el canto superior e inferior con canal U de 3/4". Incluye bisagra hidráulica, pivotes, herrajes de giro para antepecho, cerradura de pino y jaladora recto de 0.90 mts. Incluye costillas de cristal templado claro de 12 mm, sujetadas con canal U de 3/4".	1	PZA	\$	\$
V05	2do Nivel Fijo de 3.48 x 3.50 mts, de cristal templado tintes de 10 mm y aluminio color natural mate. Sujeto en el canto inferior y superior con canal U de 3/4". Dividido en 3 secciones unidas a hueso. Incluye costillas de cristal templado claro de 12 mm, sujetadas con canal U de 3/4".	1	PZA	\$	\$

Octubre 16, 2018


Pág. 1

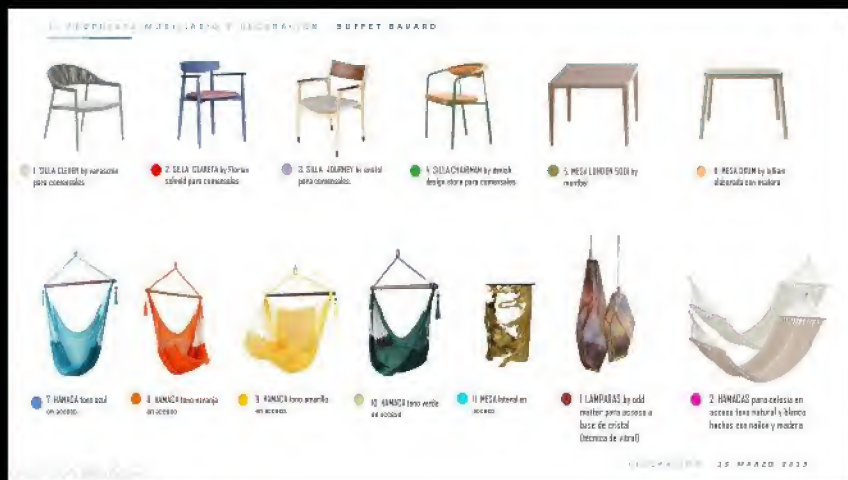

SELECCIÓN DE MOBILIARIO




FOTOMONTAJE

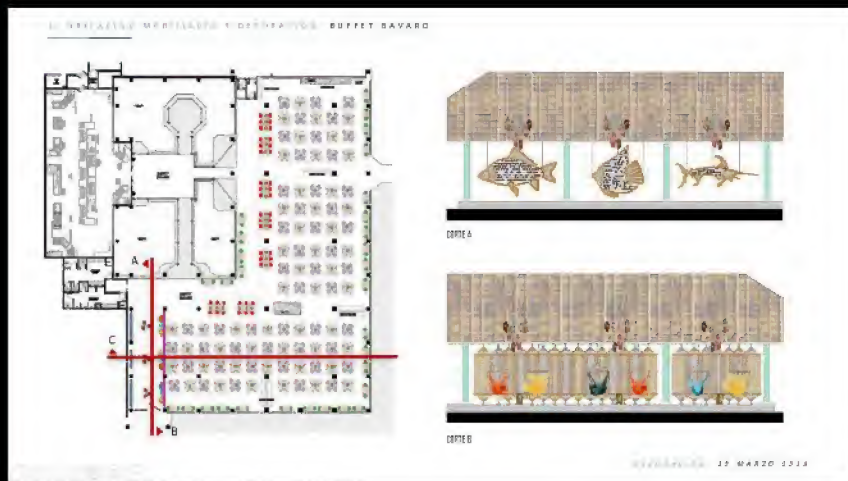


PLANTAS Y ALZADOS DE MOBILIARIO

PROPOSTA Y DISEÑO DE MOBILIARIO PARA REFORMA DE BUFFET BÁVARO EN HOTEL IBEROSTAR EN REP. DOMINICANA. ELABORACIÓN DE PLANOS DE MOBILIARIO PROPOSTO. DISEÑO, MODELADO Y RENDERIZADO DE BOTELLEROS. ELABORACIÓN DE FOTOMONTAJES Y PRESENTACIÓN.


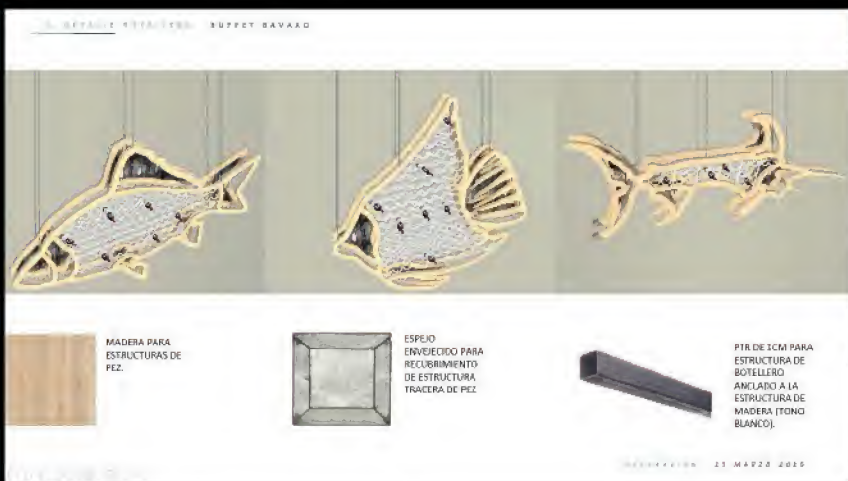


DISEÑO PROPOSTO PARA BOTELLEROS

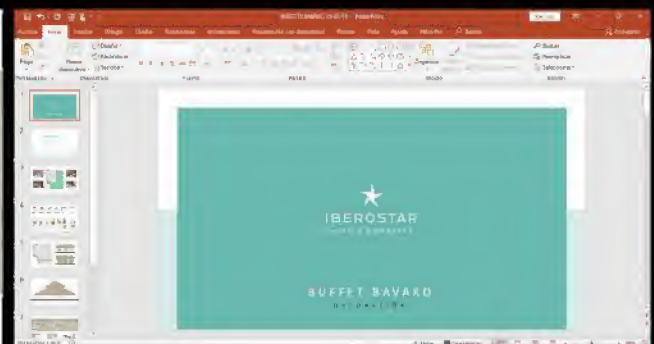


PRESENTACIÓN

PROGRAMAS:
-AUTOCAD 2D Y 3D
-PHOTOSHOP
- SKETCH UP
- POWER POINT

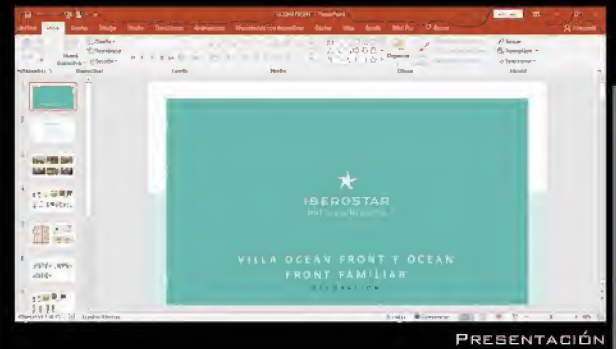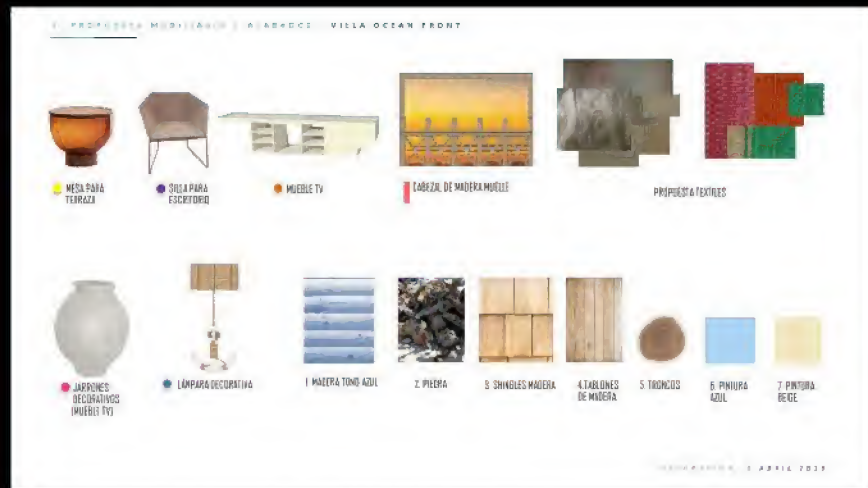

SELECCIÓN DE MOBILIARIO, TEXTILES Y ACABADOS

PROPOSTA Y DISEÑO DE MOBILIARIO PARA REFORMA DE HABITACIONES OCEAN FRONT EN HOTEL IBEROSTAR EN REP. DOMINICANA. ELABORACIÓN DE PLANOS AMBIENTADOS DE MOBILIARIO PROPUESTO. DISEÑO, ELABORACIÓN DE FOTOMONTAJES Y PRESENTACIÓN.

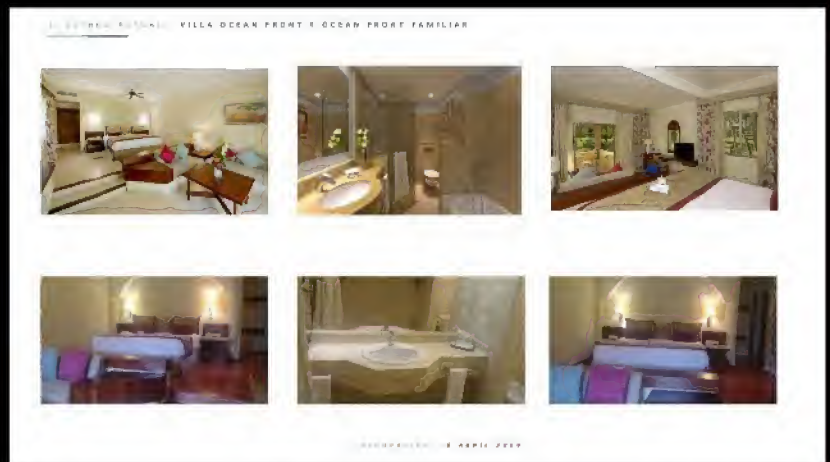

ESTADO ORIGINAL DE HABITACIÓN



PLANTAS Y ALZADOS DE MOBILIARIO AMBIENTADOS

PROGRAMAS:
-AUTOCAD 2D Y 3D
-PHOTOSHOP
- SKETCH UP
- POWER POINT

FOTOMONTAJE VILLAS OCEAN FRONT



DECORACIÓN 1 ABRIL 2019

FOTOMONTAJE VILLAS OCEAN FRONT



DECORACIÓN 1 ABRIL 2019


FOTOMONTAJES

PROPOSTA MOBILIARIO Y ACABADOS VILLA OCEAN FRONT FAMILIAR



PROPOSTA TEXTILES

SELECCIÓN MOBILIARIO VILLA OCEAN FRONT FAMILIAR

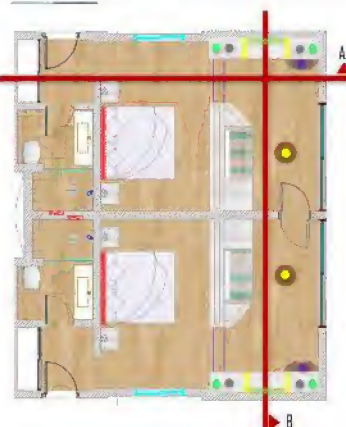

DECORACIÓN 1 ABRIL 2019



CORTE A



CORTE B

DECORACIÓN 1 ABRIL 2019

SELECCIÓN DE MOBILIARIO, TEXTILES Y ACABADOS

PLANTAS Y ALZADOS DE MOBILIARIO


FACHADAS VILLAS OCEAN FRONT



FACHADA FRONTAL



FACHADA LATERAL

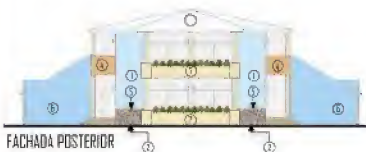

FACHADA POSTERIOR

DECORACIÓN 1 ABRIL 2019

FACHADAS AMBIENTADAS

PROPOSTA Y DISEÑO DE MOBILIARIO PARA REFORMA DE HABITACIONES OCEAN FRONT EN HOTEL IBEROSTAR EN REP. DOMINICANA. ELABORACIÓN DE PLANOS AMBIENTADOS DE MOBILIARIO PROPUUESTO. DISEÑO, ELABORACIÓN DE FOTOMONTAJES Y PRESENTACIÓN.

PROGRAMAS:
-AUTOCAD 2D Y 3D
-PHOTOSHOP
-SKETCH UP
-POWER POINT


OCEAN FRONT | IBEROSTAR

REPÚBLICA DOMINICANA


ABR./2019

PROPOSTA Y DISEÑO DE ACABADOS, DECORACIÓN Y MOBILIARIO PARA REFORMA DE RESTAURANTE LA HACIENDA EN HOTEL IBEROSTAR EN BAYAHIBE, REP. DOMINICANA. ELABORACIÓN DE PLANOS AMBIENTADOS DE MOBILIARIO, DECORACIÓN Y ACABADOS PROPUESTOS. DISEÑO, ELABORACIÓN DE FOTOMONTAJES Y PRESENTACIÓN.

1 UBICACIÓN PROPUESTA ACABADOS Y PLAFÓN RESTAURANTE LA HACIENDA

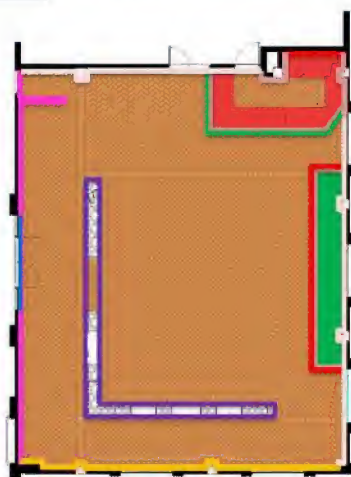



ACABADOS

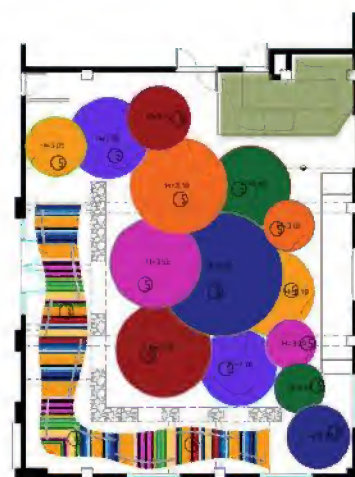

PLAFÓN

DECORACIÓN 14 MAYO 2019

2 ESTADO ORIGINAL RESTAURANTE LA HACIENDA

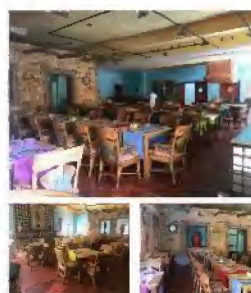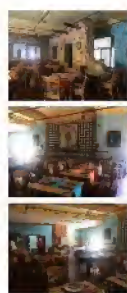


PLANTA DE MOBILIARIO Y DECORACIÓN


PLANTAS DE ACABADOS

ESTADO ORIGINAL

1 UBICACIÓN PROPUESTA DE ILUMINACIÓN MOBILIARIO Y DECORACIÓN RESTAURANTE LA HACIENDA

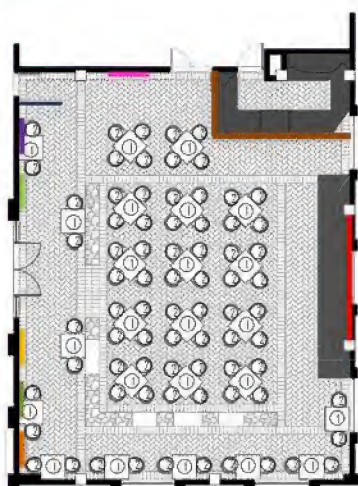

MOBILIARIO Y DECORACIÓN

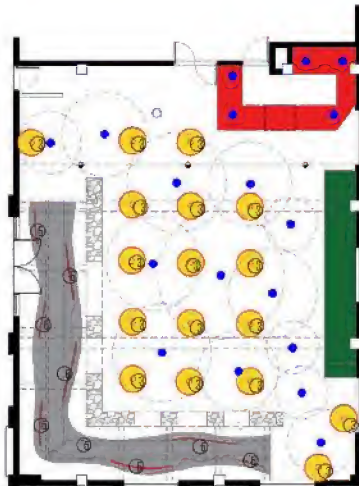

ILUMINACIÓN

DECORACIÓN 14 MAYO 2019

PROGRAMAS:
-AUTOCAD 2D Y 3D
-PHOTOSHOP
- POWER POINT

RESTAURANTE LA HACIENDA | IBEROSTAR


REPÚBLICA DOMINICANA

MAY./2019

PLANTA AMBIENTADA

PROPUUESTA Y DISEÑO DE ACABADOS, DECORACIÓN Y MOBILIARIO PARA REFORMA DE RESTAURANTE LA HACIENDA EN HOTEL IBEROSTAR EN BAYAHIBE, REP. DOMINICANA. ELABORACIÓN DE PLANOS AMBIENTADOS DE MOBILIARIO, DECORACIÓN Y ACABADOS PROPUESTOS. DISEÑO, ELABORACIÓN DE FOTOMONTAJES Y PRESENTACIÓN.

1 PLANTA RESTAURANTE LA HACIENDA

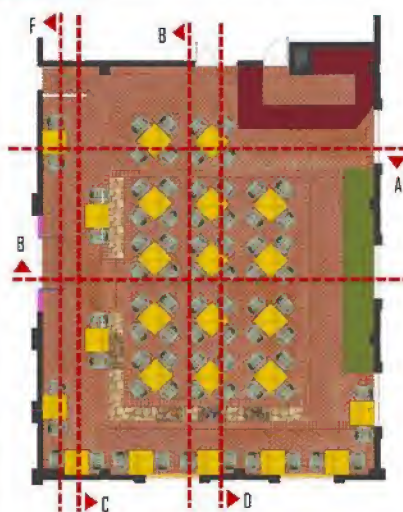

CORTE A



CORTE B

DECORACIÓN 14 MAYO 2019

1 CORTES RESTAURANTE LA HACIENDA



CORTE C



CORTE D




CORTE E



CORTE F

DECORACIÓN 14 MAYO 2019

1 RENDER RESTAURANTE LA HACIENDA

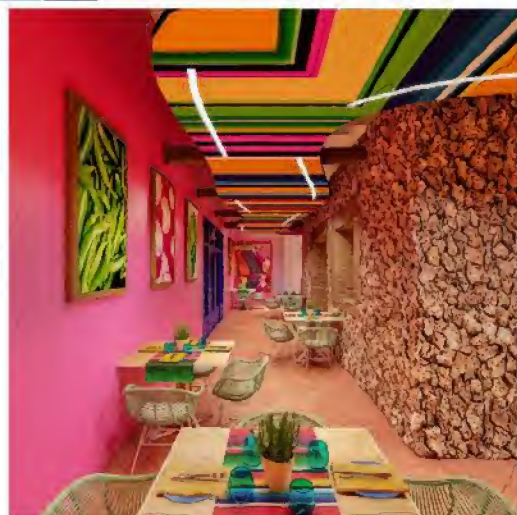

DECORACIÓN 14 MAYO 2019

CORTES AMBIENTADOS

PROGRAMAS:
-AUTOCAD 2D Y 3D
-PHOTOSHOP
- POWER POINT

PROPOSICIÓN Y DISEÑO
DE ACABADOS,
DECORACIÓN Y
MOBILIARIO PARA
REFORMA DE
RESTAURANTE LA
HACIENDA EN HOTEL
IBEROSTAR EN BAYAHIBE,
REP. DOMINICANA.
ELABORACIÓN DE PLANOS
AMBIENTADOS DE
MOBILIARIO, DECORACIÓN
Y ACABADOS
PROPUESTOS. DISEÑO,
ELABORACIÓN DE
FOTOMONTAJES Y
PRESENTACIÓN.



SELECCIÓN Y DISEÑO
DE MOBILIARIO,
TEXTILES Y ACABADOS





RECORDED ON 14 MAYO 2014

PROGRAMAS:
-AUTOCAD 2D Y 3D
-PHOTOSHOP
- POWER POINT

SELECCIÓN DE MOBILIARIO PARA ÁREA DE COMENSALES Y DESCANSO DE SNACK EN HOTEL IBEROSTAR EN BAYAHIBE, REP. DOMINICANA. ELABORACIÓN DE PLANOS AMBIENTADOS DE MOBILIARIO, DECORACIÓN Y TEXTILES PROPUESTOS. DISEÑO Y ELABORACIÓN DE PRESENTACIÓN.

PLANTA AMBIENTADA DE MOBILIARIO

1. PROPUESTA DE MOBILIARIO Y ELABORACIÓN DE SNACK

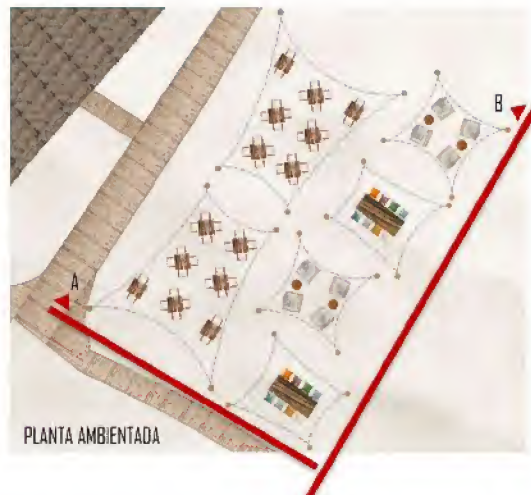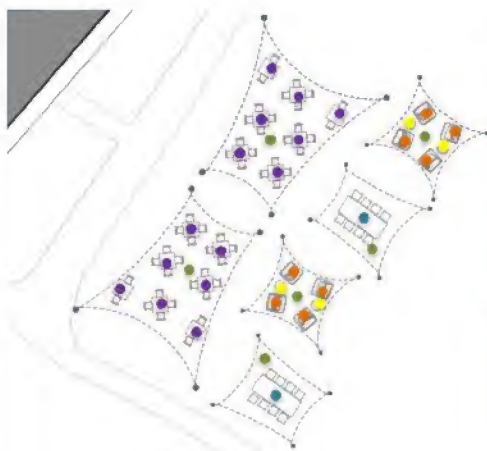

PLANTA AMBIENTADA

ELABORACIÓN 21 JUNIO 2019

1. PROPUESTA DE MOBILIARIO Y ELABORACIÓN DE SNACK



MESA BAJA PARA PUFFS



CONJUNTO DE MESA Y SILLA PARA COMENSALES



PUFFS



MESA BAJA CON COJINES PARA ASIENTOS



VELARIOS, TONO BEIGE

PROPUESTA DE TEXTILES



COJINES PARA PUFFS



COJINES PARA ASIENTOS EN MESA BAJA

ELABORACIÓN 28 JUNIO 2019

PROPUESTA DE MOBILIARIO Y TEXTILES



ELABORACIÓN 28 JUNIO 2019

ESTADO ORIGINAL

PROGRAMAS:
-AUTOCAD 2D Y 3D
-PHOTOSHOP
- POWER POINT

SNACK BAYAHIBE | IBEROSTAR
REPÚBLICA DOMINICANA
JUN./2019

FOTOMONTAJE VILLAS OCEAN FRONT



DECORACIÓN: 4 ABRIL 2019

FOTOMONTAJE VILLAS OCEAN FRONT



DECORACIÓN: 4 ABRIL 2019


FOTOMONTAJES

PROPOSTA MOBILIARIO Y ACABADOS VILLA OCEAN FRONT FAMILIAR



PROPOSTA TEXTILES

SELECCIÓN MOBILIARIO VILLA OCEAN FRONT FAMILIAR

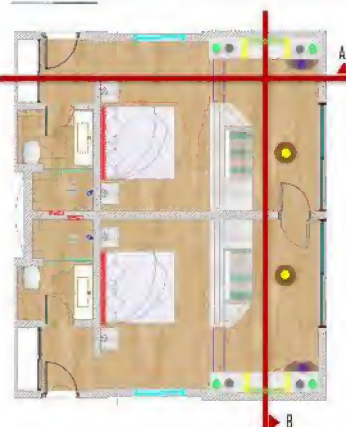

DECORACIÓN: 4 ABRIL 2019



CORTE A



CORTE B

DECORACIÓN: 4 ABRIL 2019

SELECCIÓN DE MOBILIARIO, TEXTILES Y ACABADOS

PLANTAS Y ALZADOS DE MOBILIARIO


FACHADAS VILLAS OCEAN FRONT



FACHADA FRONTAL



FACHADA LATERAL

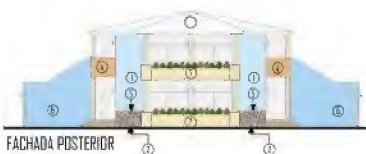

FACHADA POSTERIOR

DECORACIÓN: 4 ABRIL 2019

FACHADAS AMBIENTADAS

PROPOSTA, SELECCIÓN Y DISEÑO DE MOBILIARIO PARA REFORMA DE HABITACIONES OCEAN FRONT EN HOTEL IBEROSTAR EN REP. DOMINICANA. ELABORACIÓN DE PLANOS AMBIENTADOS DE MOBILIARIO PROPOSTO. DISEÑO, ELABORACIÓN DE FOTOMONTAJES Y PRESENTACIÓN.

PROGRAMAS:
-AUTOCAD 2D Y 3D
-PHOTOSHOP
-SKETCH UP
-POWER POINT



FOTOMONTAJES



PROPUESAS DE DECORACIÓN DE MURO EN BAR CON FOTOMONTAJES.

ESTADO ORIGINAL

PROGRAMAS:
-PHOTOSHOP
- POWER POINT

COLABORACIONES

ATI INCINERADORES

GRUPO TREC

DUKKA

ME ARQUITECTURA /V STUDIO

333 LUXES

RM CARPINTERÍA DE ALUMINIOS

IBEROSTAR

ERNESTO RESÉNDIZ

ARQUITECTO | UADY

CONTACTO:

CEL. 99 9205 9515

EMAIL. NETO_RESENDIZ92@HOTMAIL.COM

